

SPÓŁKA Z O.O.

DrogMost
LUBELSKI

20-415 LUBLIN, ul. Zaciszna 16
tel/fax. (0-81) 744-00-70,
tel. (0-81) 744-13-26 Wykonawstwo

PRACOWNIA PROJEKTOWA, 20-469 Lublin ul. Wrotkowska 1b, tel./fax 0 81 743 94 70, e-mail:projektanci@drogmost.lublin.pl

REGON 008020120

NIP 712-015-68-14

KRS 0000057033 Sąd Rejonowy w Lublinie XI Wydz. Gosp. KRS
KAPITAŁ ZAKŁADOWY 50000. zł w całości opłacony

Bank PEKAO SA

IV Oddział w Lublinie

75 1240 2500 1111 0000 3764 2888

ISO 9001-2008

nr NC 1056

www.drogmost.lublin.pl

e-mail:info@drogmost.lublin.pl



Rok założenia 1988

Nr umowy

90/DM/11 z dnia 15.06.2011r.

Nr rejestru

011/11/P

Inwestor
Adres

Gmina Miasto Lublin

20-950 Lublin Plac Króla Władysława Łokietka 1

Zarząd Dróg i Mostów w Lublinie

20-071 Lublin ul. Wieniawska 14



Tytuł
opracowania

Dokumentacja projektowa przebudowy ulicy Zamkowej w Lublinie wraz z wiaduktami (na odcinku od Bramy Grodzkiej do końca wiaduktu) wraz z obiektami towarzyszącymi: schody, mury oporowe i murki.

Branża

drogowa, mostowa i konstrukcyjna

ZATWIERDZAM DO

Obiekt

ul. Zamkowa w Lublinie (droga gminna nr 106814L)

WYDANIA WYKONAWCOM

Adres

Miasto Lublin, woj. lubelskie

Działki wg wykazu na stronie nr 9.

NACZELNIK

Wydziału Inwestycji

[Signature]
mgr inż. Jerzy Fabiański

PROJEKT
BUDOWLANO-WYKONAWCZY

TOM 1

6

Lublin, listopad 2011 r.

Funkcja	Imię i nazwisko/ uprawnienia	Podpis
Główny Projektant	mgr inż. Grzegorz Zieliński upr. 451/Lb/2001 do proj. w specj. konstruk. bud.	<i>[Signature]</i>
Projektant branża mostowa	mgr inż. Krzysztof Gnyp upr LUB/0156/PWOM/08 do kierow i projekt bez ogran w specj mostowej	<i>[Signature]</i>
Projektant branża drogowa	mgr inż. Bernadeta Zachwieja-Gnyp upr LUB/0212/POOD/08 do projekt bez ogran w specj drogowej	<i>[Signature]</i>
Sprawdzający	inż. Stanisław Kitliński upr. WZDP/22/906/upr.78/75 do proj. w specj. dróg, 2375/Lb/94 do projekt konstruk-inżynier w zakresie mostów	<i>[Signature]</i>
Prezes	inż. Andrzej Leniak	<i>[Signature]</i>

SPIS TOMÓW

**TOM 1 BRANŻA DROGOWA, MOSTOWA
I KONSTRUKCYJNA**

Przebudowa ulicy Zamkowej
Przebudowa wiaduktu i przejścia arkadowego
Przebudowa schodów od ul. Podwale
Przebudowa schodów od Placu Zamkowego

TOM 2 BRANŻA SANITARNA

Przebudowa kanalizacji deszczowej w ul. Zamkowej
Wymiana i zabezpieczenie wodociągu

TOM 3 BRANŻA ELEKTROENERGETYCZNA

Przebudowa i zabezpieczenie linii elektroenergetycznych nN
i oświetlenia ul. Zamkowej

TOM 4 BRANŻA TELEKOMUNIKACYJNA

Przebudowa i zabezpieczenie sieci telekomunikacyjnej

SPIS ZAWARTOŚCI

• Strona tytułowa	strona 1
• Spis tomów	2
• Spis zawartości tomu 1	3
• Oświadczenie jednostki projektowej	4
• Oświadczenie projektantów i sprawdzających	5-7

A. Część opisowa – opis techniczny: 8-20

Spis treści

1.	Podstawa opracowania i wykorzystane materiały.	8
2.	Dane ogólne	9
2.1.	Przedmiot inwestycji	9
2.2.	Adres inwestycji	9
2.3.	Inwestor.	9
2.4.	Jednostka projektowa.	9
3.	Opis stanu istniejącego zainwestowania terenu – działki.	9
3.1.	Ulica Zamkowa.	9
3.2.	Wiadukt nad ul. Podwale.	10
3.3.	Wiadukt arkadowy nad ciągiem pieszym.	12
3.4.	Schody od strony Placu Zamkowego.	12
3.5.	Schody od ul. Podwale.	13
3.6.	Urządzenia uzbrojenia terenu.	14
3.7.	Warunki gruntowo - wodne.	14
3.8.	Obiekty ujęte w ewidencji zabytków.	14
3.9.	Przewidywane zmiany w istniejącym zagospodarowaniu terenu.	14
4.	Projektowane zagospodarowanie.	15
4.1.	Założenia przyjęte do projektowania.	15
4.1.1.	Elementy i parametry techniczno - użytkowe ulicy Zamkowej.	15
4.1.2.	Wiadukt trzyprzęsłowy nad ul. Podwale i przejście arkadowe.	15
4.1.3.	Schody z ul. Zamkowej na Plac Zamkowy.	15
4.1.4.	Schody z ul. Zamkowej na ul. Podwale.	15
4.1.5.	Elementy małej architektury.	16
4.1.6.	Zieleń – założenia ogólne.	16
4.1.7.	Organizacja ruchu na czas budowy.	16
4.1.8.	Projektowane budowle wg innych opracowań- Publiczny Szalet Miejski.	16
4.2.	Charakterystyka projektowanych rozwiązań technicznych.	16
4.2.1.	Ulica Zamkowa.	16
4.2.2.	Remont wiaduktu nad ul. Podwale.	17
4.2.3.	Przebudowa schodów od strony Placu Zamkowego.	17
4.2.4.	Przebudowa schodów od strony ul. Podwale.	18
4.2.5.	Remont przejścia arkadowego.	18
4.2.6.	Roboty kamieniarskie.	18
4.2.7.	Roboty ziemne.	19
4.3.	Odwodnienie.	19
5.	Powiązania projektowanego remontu z budowlami istniejącymi i projektowanymi.	19
5.1.	Powiązania prac remontowych z obiektami istniejącymi.	19
5.2.	Powiązania prac remontowych z obiektami projektowanymi.	19
6.	Zestawienie powierzchni zagospodarowania terenu.	19
7.	Ochrona konserwatorska i archeologiczna.	19
8.	Warunki ochrony przeciwpożarowej.	20
9.	Charakterystyka energetyczna.	20
10.	Urządzenia obce.	20
11.	Dowiązanie sytuacyjno-wysokościowe.	20
12.	Bezpieczeństwo i ochrona zdrowia.	20

B. Opinie i uzgodnienia do dokumentacji projektowej:

• Opinia ZUDP Nr 1417/2011 z dn. 08.11.2011 r + załącznik	22-24
• Pismo WUOZ w Lublinie nr JN/4002/Lu-200/407/11 z dnia 2011-02-02	25
• Warunki MPWiK Lublin nr KT/5004-571-1/2011 z dn. 23.09.2011	26-27
• Notatka Służbowa z dnia 2011-09-14	28
• Warunki PGE nr 76/7320/TU/TS/2011 z dnia 25.07.2011	29-30
• Warunki TP nr TOTTESBU/MR-I/02.08/11 z dn. 02.08.2011	31-33
• Karpacka Spółka Gazownictwa nr KSGIV/OTE/68c/021/11 z dn. 13.07.2011 + zał.	34-35
• LPEC Sp. z o.o. TZ-41-045/11 z dnia 19-07-2011 + załącznik	36-37
• Decyzja LWKZ nr IN.5142.373./L.2011 z dnia 30.11.2011	37A-37B

C. Kserokopie uprawnień budowlanych i zaświadczeń:

Projektantów i sprawdzających	38-46
-------------------------------	-------

D. Część rysunkowa: **48-65**

1. Orientacja 1:10000	48
2. Plan sytuacyjny 1:500	49
2a. Plan sytuacyjny z zakresem inwestycji i granicami działek	50
3. Przekroje normalne ul. Zamkowej	51
4. Profil podłużny ul. Zamkowej	52
5. Przekroje poprzeczne ul. Zamkowej	53
6. Rzut z góry ul. Zamkowej 1:100	54
7. Rysunek ogólny wiaduktu nad ul. Podwale	55
8. Balustrada wiaduktu nad ul. Podwale	56
9. Rysunek ogólny przejścia arkadowego dla pieszych	57
10. Schody na Plac Zamkowy	58
11. Konstrukcja schodów na Plac Zamkowy	59
12. Schody na ul. Podwale	60
13. Konstrukcja schodów na ul. Podwale – element 1	61
14. Konstrukcja schodów na ul. Podwale – element 2	62
15. Konstrukcja schodów na ul. Podwale – element 3	63
16. Murki oporowe	64
17. Elewacje	65

Projekt zawiera 65 ponumerowanych stron.

OŚWIADCZENIE O KOMPLETNOŚCI DOKUMENTACJI

"DrogMost Lubelski" Spółka z o.o. oświadcza, że dokumentacja projektowa pn.
„Przebudowa ulicy Zamkowej w Lublinie wraz z wiaduktami (na odcinku Bramy Grodzkiej do
końca wiaduktu) wraz z obiektami towarzyszącymi: schody, mury oporowe i murki.”
jest wykonana zgodnie z Umową z Gminą Lublin nr 90/DM/11 - z dnia 15.06.2011 r. i aneksem
nr 1 – 71/ZDM/11 z dnia 2011.09.14 (Rejestr nr 011/11/P), obowiązującymi przepisami tech-
niczno-budowlanymi, normami oraz normatywami i jest kompletna z punktu widzenia celu, któ-
remu ma służyć.

Główny projektant branża konstrukcyjna

mgr inż. Grzegorz Zieliński
upr. budowlane nr 451/Lb/2001
do projektowania bez ograniczeń
spec. konstr. ogólnobudowlana
(Dz.U. z 95.8.38)

Projektant branża drogowa

PROJEKTANT
mgr inż. Bernadeta Zachwieja-Gnyp
upr. bud nr LUB/0212/POOD/08
do projektowania bez ograniczeń w spec. drogowej
(Ustawa z dn. 7.07.1994 Prawo Bud. Dz.U. z 2006
nr 156 poz. 1118 i RMTiB z dn. 28.04.2006
Dz.U. z 2006 nr 83 poz. 578)

Projektant branża mostowa

PROJEKTANT
mgr inż. Krzysztof Gnyp
upr. bud nr LUB/0156/PWOM/08
do projekt. i kier. rob. bud. bez ogran. w spec. Most.
(Ustawa z dn. 7.07.1994 Prawo Bud Dz.U. z 2006
nr 156 pozycja 1118 i RMTiB z dn. 28.04.2006
Dz.U. z 2006 nr 83 poz. 578)

Projektant branża sanitarna

mgr inż. Anna Leniak-Tomczyk
upr. budowlane nr LUB/0165/POOS/05
do projektowania bez ograniczeń
w spec. instalacyjnej w zakr. sieci, instal.
urząd. ciepł., wentyl., gaz., wod. i kan.,
(Dz.U. z 2001, Nr 5, poz. 42) i do projektowania bez ograniczeń
nr ewid. LUB/IS/0124/06 do projektowania bez ograniczeń
w spec. Instalacyjnej w zakresie sieci, instalacji
i urząd. elektrycznych i elektroenergetycznych
Nr ewid. LUB/0126/POOE/04

Projektant branża elektryczna

Projektant branża teletechniczna

Janusz BAT
uprawnienia budowlane w telekomunikacji
do projektowania zakresie
linii, instalacji i urządzeń liniowych
Nr ewid. 0104/96/U

Lublin listopad 2011 r.

Prezes Zarządu:

PREZES ZARZĄDU
Andrzej Leniak

Grzegorz Zieliński

OŚWIADCZENIE

Zgodnie z art. 20 ust. 4 prawa budowlanego, (zmiana w Dz. U. Nr 93 poz. 888
z 2004 roku, do Dz. U. Nr 207, poz. 2016 z 2003),

oświadczam,

że opracowana przeze mnie dokumentacja projektowa branży konstrukcyjnej (Tom 1) pod nazwą „Przebudowa ulicy Zamkowej w Lublinie wraz z wiaduktami (na odcinku Bramy Grodzkiej do końca wiaduktu) wraz z obiektami towarzyszącymi: schody, mury oporowe i murki.” jest wykonana zgodnie z Umową z Gminą Lublin nr 90/DM/11 - z dnia 15.06.2011 r. i aneksem nr 1 – 71/ZDM/11 z dnia 2011.09.14 (Rejestr nr 011/11/P), została opracowana zgodnie z obowiązującymi przepisami oraz zasadami wiedzy technicznej.

Projektant:

mgr inż. Grzegorz Zieliński
upr. budowlane nr 451/Lb/2001
do projektowania bez ograniczeń
spec. konstrukcyjno-budowlana
(Dz.U. 95.8.38)

Krzysztof Gnyp

OŚWIADCZENIE

Zgodnie z art. 20 ust. 4 prawa budowlanego, (zmiana w Dz. U. Nr 93 poz. 888
z 2004 roku, do Dz. U. Nr 207, poz. 2016 z 2003),

oświadczam,

że opracowana przeze mnie dokumentacja projektowa branży mostowej (Tom 1) pod nazwą „Przebudowa ulicy Zamkowej w Lublinie wraz z wiaduktami (na odcinku Bramy Grodzkiej do końca wiaduktu) wraz z obiektami towarzyszącymi: schody, mury oporowe i murki.” jest wykonana zgodnie z Umową z Gminą Lublin nr 90/DM/11 - z dnia 15.06.2011 r. i aneksem nr 1 – 71/ZDM/11 z dnia 2011.09.14 (Rejestr nr 011/11/P), została opracowana zgodnie z obowiązującymi przepisami oraz zasadami wiedzy technicznej.

Projektant:

PROJEKTANT
mgr inż. Krzysztof Gnyp
upr. bud nr LUB/0156/PWOM/08
do projekt. i kier. rob. bud. bez ogran. w spec. Most
(Ustawa z dn. 7.07.1994 Prawo Bud Dz.U. z 2006
nr 156 pozycja. 1118 i RMTiB z dn. 28.04.2006
Dz.U. z 2006 nr 83 poz. 578)

Bernadeta Zachwieja Gnyp

OŚWIADCZENIE

Zgodnie z art. 20 ust. 4 prawa budowlanego, (zmiana w Dz. U. Nr 93 poz. 888 z 2004 roku, do Dz. U. Nr 207, poz. 2016 z 2003),

oświadczam,

że opracowana przeze mnie dokumentacja projektowa branży drogowej (Tom 1) pod nazwą „Przebudowa ulicy Zamkowej w Lublinie wraz z wiaduktami (na odcinku Bramy Grodzkiej do końca wiaduktu) wraz z obiektami towarzyszącymi: schody, mury oporowe i murki.”” jest wykonana zgodnie z Umową z Gminą Lublin nr 90/DM/11 - z dnia 15.06.2011 r. i aneksem nr 1 – 71/ZDM/11 z dnia 2011.09.14 (Rejestr nr 011/11/P), została opracowana zgodnie z obowiązującymi przepisami oraz zasadami wiedzy technicznej.

Projektant:

PROJEKTANT
mgr inż. Bernadeta Zachwieja-Gnyp
upr. bud nr Lub 0212/POOD/08
do projektowania bez ograniczeń w spec. drogowej
(Ustawa z dn. 7.07.1994 r. z późn. Dz.U. z 2006
nr 156 poz. 1118 i RMTiB z dn. 28.04.2006
Dz.U. z 2006 nr 83 poz. 578)

Stanisław Kitliński


OŚWIADCZENIE

Zgodnie z art. 20 ust. 4 prawa budowlanego, (zmiana w Dz. U. Nr 93 poz. 888 z 2004 roku, do Dz. U. Nr 207, poz. 2016 z 2003),

oświadczam,

że sprawdzona przeze mnie dokumentacja projektowa w branży drogowej i mostowej (Tom 1) pod nazwą „Przebudowa ulicy Zamkowej w Lublinie wraz z wiaduktami (na odcinku Bramy Grodzkiej do końca wiaduktu) wraz z obiektami towarzyszącymi: schody, mury oporowe i murki.” jest wykonana zgodnie z Umową z Gminą Lublin nr 90/DM/11 - z dnia 15.06.2011 r. i aneksem nr 1 – 71/ZDM/11 z dnia 2011.09.14 (Rejestr nr 011/11/P), została opracowana zgodnie z obowiązującymi przepisami oraz zasadami wiedzy technicznej.

Sprawdzający:

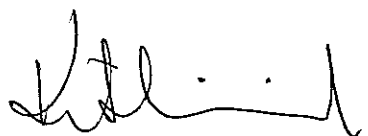

inż. Stanisław Kitliński
upr. bud. WZDP/22/906/78/75
w spec. projekt. i wykonawstwo dróg
(Dz.U. Nr 7 poz 24 z 1969r., Dz.Bud. Nr 7
poz.24 z 1969r i Nr 9 poz.26 z 1972r.)

inż. Stanisław Kitliński
upr. bud. 2375/Lb/94
w spec. projektowania mostów
(Dz.U. Nr 9 poz 46 z 1975r.)

A. OPIS TECHNICZNY

do projektu budowlano-wykonawczego.

1. Podstawa opracowania i wykorzystane materiały.

- Ustawa z dnia 7 lipca 1994 r. - „Prawo budowlane”, (tekst jednolity Dz. U. Nr 243, poz. 1623 z 2010 r. z późniejszymi zmianami).
- Ustawa z dnia 21 marca 1985 r. o drogach publicznych (Dz. U. z 2007 r. Nr 19, poz. 115, z późniejszymi zmianami),
- Rozporządzenia Ministra Infrastruktury z dnia 3 lipca 2003 r. w sprawie szczegółowego zakresu i formy projektu budowlanego (Dz. U. z 2003 r., Nr 120, poz. 1133, z późniejszymi zmianami),
- Rozporządzenia Ministra Infrastruktury z dnia 18 maja 2004 r. w sprawie określenia metod i podstaw sporządzania kosztorysu inwestorskiego, obliczania planowanych kosztów prac projektowych oraz planowanych kosztów robót budowlanych określonych w programie funkcjonalno-użytkowym (Dz. U. z 2004 r., Nr 130, poz. 1389),
- Rozporządzenia Ministra Infrastruktury z dnia 2 września 2004 r. w sprawie szczegółowego zakresu i formy dokumentacji projektowej, specyfikacji technicznych wykonania i odbioru robót budowlanych oraz programu funkcjonalno-użytkowego (Dz. U. z 2004 r., Nr 202, poz. 2072, z późniejszymi zmianami),
- Rozporządzenia Ministra Transportu i Gospodarki Morskiej z dnia 2 marca 1999 r. w sprawie warunków technicznych, jakim powinny odpowiadać drogi publiczne i ich usytuowanie (Dz. U. z 1999 r., Nr 43, poz. 430, z późniejszymi zmianami),
- Rozporządzenia Ministra Transportu i Gospodarki Morskiej z dnia 30 maja 2000 r. w sprawie warunków, jakim powinny odpowiadać drogowe obiekty inżynierskie i ich usytuowanie (Dz. U. z 2000 r., Nr 63, poz. 735, z późniejszymi zmianami),
- Rozporządzenia Ministra Infrastruktury z dnia 12 kwietnia 2002 r. w sprawie warunków technicznych, jakim powinny odpowiadać budynki i ich usytuowanie (Dz. U. z 2002 r., Nr 75, poz. 690 z późniejszymi zmianami)
- Warunki konserwatorskie na remont wiaduktu nad ul. Podwale i schodami terenowymi w obrębie zespołu urbanistycznego Lublina objętego wpisem do rejestru zabytków woj. lubelskiego nr A/153 wydane przez Lubelskiego Wojewódzkiego Konserwatora Zabytków nr JN./4002/Lu-200/407/11 z dnia 2011-02-02.
- Ekspertyza wiaduktów nad ul. Podwale oraz arkadowego przejścia nad ciągiem pieszym zlokalizowanym w ciągu drogi gminnej 106814L – ul. Zamkowej w Lublinie opracowana przez Zespół Katedry Dróg i Mostów Wydziału Budownictwa i Architektury Politechniki Lubelskiej pod kierunkiem dr hab. inż. Marka Łagody prof. PL w październiku 2010 roku./
- Fragmenty dokumentacji projektowej wiaduktów 3 przęsłowego i 1 przęsłowego, dokumentacja opracowana przez „MIASTOPROJEKT-STOLICA” PPBM Warszawa ul. Królewska 27 w 1954.
- Umowa z Gminą Lublin nr 90/DM/11 - z dnia 15.06.2011 r. i Aneks nr 1 - 71/ZDM/11 z dnia 2011.09.14 (Rejestr nr 011/11/P)
- Obowiązujące normy, przepisy, katalogi i instrukcje.

2. Dane ogólne

2.1. Przedmiot inwestycji

Przedmiotem inwestycji jest przebudowa ulicy Zamkowej w Lublinie wraz z wiaduktami (na odcinku od Bramy Grodzkiej do końca wiaduktu) wraz z obiektami towarzyszącymi: schody, mury oporowe i murki. Ma ona na celu odtworzenie wyglądu zbliżonego po remoncie w 1996 roku.

2.2. Adres inwestycji.

Ulica Zamkowa – ciąg drogi gminnej nr 106814L, zlokalizowana jest w mieście Lublin, gmina Lublin, powiat lubelski, woj. lubelskie.

Teren inwestycji zlokalizowany jest w obrębie układu urbanistycznego Starego Miasta i Śródmieścia Lublina wpisanego do rejestru zabytków woj. lubelskiego pod nr A/153 decyzją znak: KI.V-7/4/67 z dnia 27 stycznia 1967 roku.

Teren objęty projektem przebudowy zlokalizowany jest na działkach:

Jednostka ewidencyjna / Obręb	Nr działki	Właściciel / Zarządca
Miasto Lublin, Obręb nr 34 – Stare Miasto	40, 41, 48, 45/2, 45/3, 93/8	Skarb Państwa Gmina Lublin UM Wydział Dróg i Mostów w Lublinie
	42/1	Województwo lubelskie Muzeum Lubelskie w Lublinie

2.3. Inwestor.

Inwestorem przedsięwzięcia jest:

Gmina Lublin

20-950 Lublin Plac Króla Władysława Łokietka 1

Zarząd Dróg i Mostów w Lublinie

20-071 Lublin ul. Wieniawska 14

2.4. Jednostka projektowa.

Projekt opracowany został przez:

DrogMost Lubelski Spółka z o.o.

20-415 LUBLIN ul. Zaciszna 16,

Pracownia Projektowa

20-469 Lublin, ul. Wrotkowska 1b

3. Opis stanu istniejącego zainwestowania terenu – działki.

3.1. Ulica Zamkowa.

Ulica Zamkowa jest przedłużeniem ulicy Grodzkiej, przebiega od Bramy Grodzkiej w kierunku Zamku, przez wzgórze zamkowe do ronda Romana Dmowskiego (Al. Tysiąclecia z Aleją Unii Lubelskiej). Ulica na omawianym odcinku posiada nawierzchnię w krawężnikach z kostki betonowej w kolorze szarym. Szerokość jezdni 3,50 do 4,00 m i opaski o szerokości od 0,5 do 1,20 m.

Po obu stronach ulica ograniczona jest murem balustradowym z cegły czerwonej, który przykryty jest płytami z piaskowca.

Istniejąca konstrukcja nawierzchni:

- kostka betonowa gr 8 cm na podsypce piaskowej 0-3 mm gr 4 cm
- grunt stabilizowany cementem o $R_m=5\text{MPa}$ gr. 15 cm
- grunt stabilizowany cementem o $R_m=2,5\text{MPa}$ gr. 15 cm
- piasek średnioziarnisty gr. 10 cm




Widok na ul. Zamkową od strony Bramy Grodzkiej – początek zakresu opracowania.



Widok na ul. Zamkową od strony Zamku – koniec zakresu opracowania.

3.2. Wiadukt nad ul. Podwale.


Wiadukt wybudowany w 1954 roku o konstrukcji żelbetowej trzyprzęsłowy. Wiadukt z boku i skrzydełka oblicowane cegłą (grub. $\frac{1}{2}$ cegły). Wejścia pod wiadukt z obu stron w formie portali kamiennych wykonanych z piaskowca, wewnątrz wiaduktu tynki i licówka z cegły. Na wiadukcie murki balustradowe z tralkami zwieńczone płytami kamiennymi z piaskowca. Nawierzchnia chodników pod wiaduktem z płyt kamiennych i betonowych. Skarpy stożków wiaduktu podparte są murkami z cegły, które przykryte zostały płytami kamiennymi, dołem ustawiony jest cokoliki z piaskowca. Zgodnie z opisem historycznym do wykonania elementów kamiennych używany był „piaskowiec pińczowski i jasnokremowy kamień szydłowiecki”.

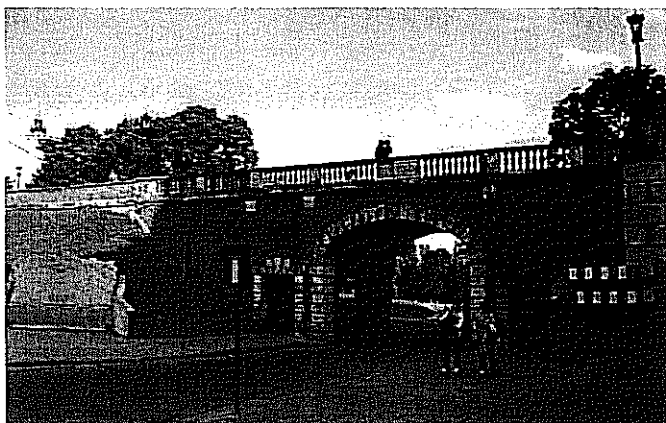


Widok istniejącego wiaduktu od strony Placu Zamkowego



Widok od strony ul. Podwale.

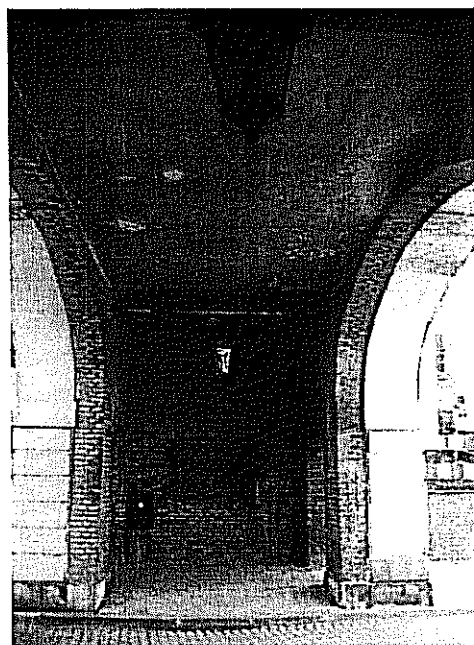

Widok pod wiaduktem

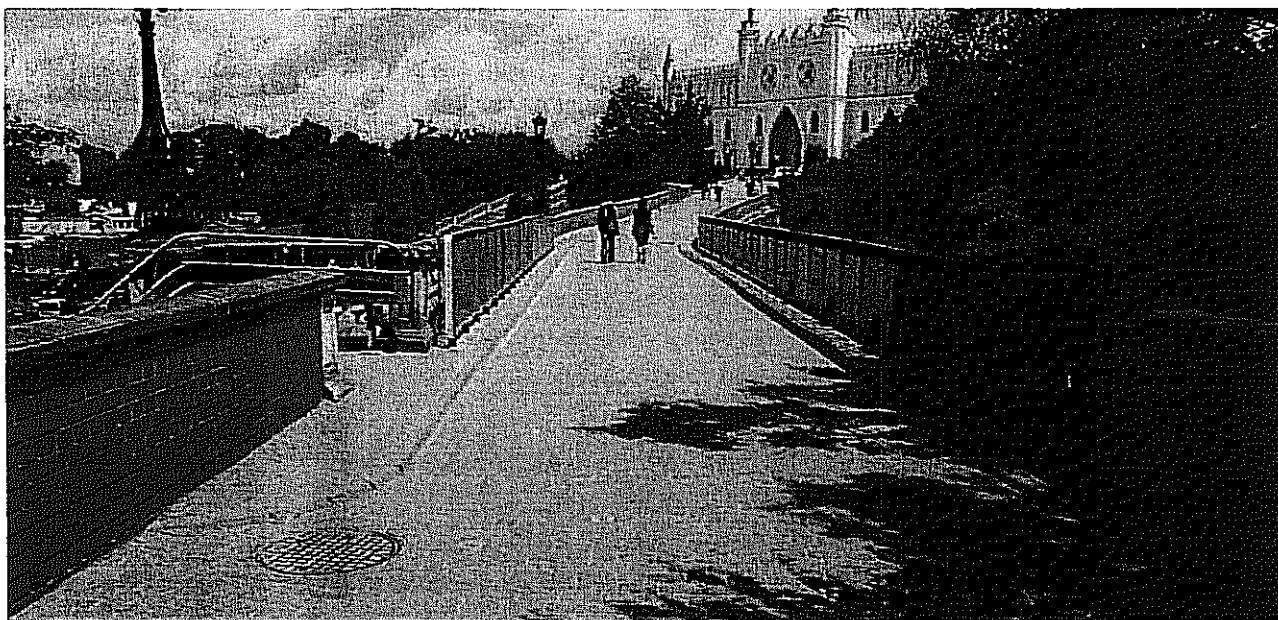


Widok jezdni na wiadukcie

3.3. Wiadukt arkadowy nad ciągiem pieszym.

Wiadukt jednoprzęsłowy arkadowy o konstrukcji żelbetowej w formie ramy prostokątnej posadowiony na studniach lub ścianach betonowych szer. 1,45 m i głębokości 8,80 m poniżej płyty fundamentowej, wewnątrz wiaduktu ściany i sklepienie kolebkowe licowane cegłą. Ściany boczne i skrzydełka licowane cegłą, wejścia z obu stron z licówką kamienną w formie portali,



Widok od strony Placu Zamkowego

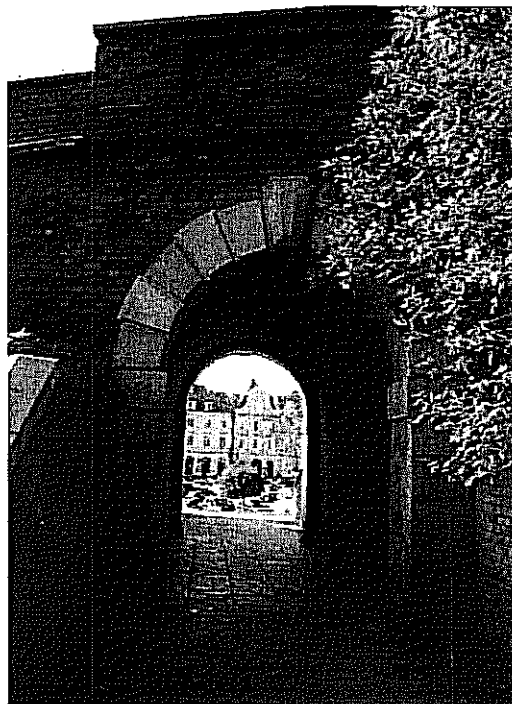

od strony ul. Podwale

3.4. Schody od strony Placu Zamkowego.


Schody z ul. Zamkowej na Plac Zamkowy betonowe, mury ograniczające schody obłożone płytami kamiennymi, balustrady kamienne w postaci cokołów, tralek i słupków przykrytych płytami kamiennymi





3.5. Schody od ul. Podwale.

Schody z ul. Zamkowej na ul. Podwale wykonane są z cegły klinkierowej z balustradami stalowymi, schody posiadają dwa spoczniki przy drzwiach wejściowych. Schody nie spełniają wymagań dla schodów lokalizowanych w ciągach pieszych.

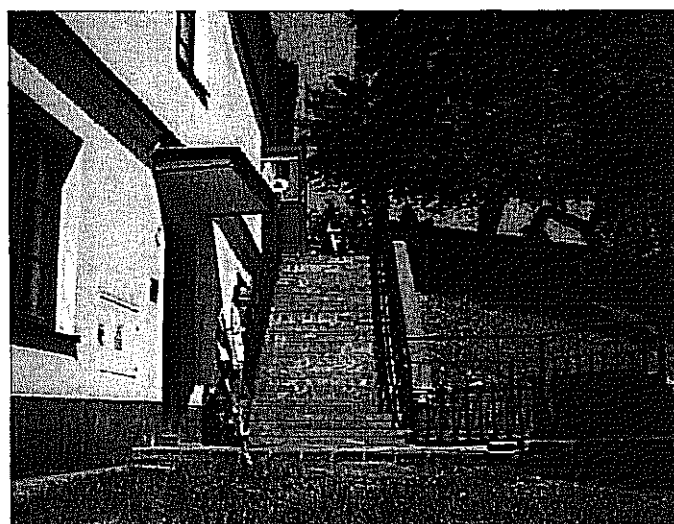

3.6. Urządzenia uzbrojenia terenu.

Na odcinku objętym opracowaniem zlokalizowane są następujące urządzenia obce:
w pasie ul. Zamkowej oraz pod skarpami:

- sieć gazowa niskiego ciśnienia
- kanalizacja deszczowa kdD600
- nieczynny kabel elektryczny eN
- linie elektryczne kablowe
- kable teletechniczne
- linia kablowa nN oświetleniowa
- wodociąg wD200

W pasie ul. Podwale i Placu Zamkowego:

- kable teletechniczne
- kable elektryczne
- kanalizacja deszczowa
- sieć wodociągowa
- sieć gazowa
- sieć ciepłownicza cD2x100

Lokalizację istniejących sieci podano na planie sytuacyjno- wysokościowym rysunek nr 2 i na rysunkach nr 6, 11

3.7. Warunki gruntowo - wodne.

Na podstawie dokumentacji geologiczno - inżynierskiej wykonanej przez Przedsiębiorstwo Projektowe „EKO-GEO” w Lublinie w 2011 roku ustalono, że warunki gruntowo - wodne są mało korzystne. W podłożu pod istniejącym nasypem o grubość około 4,20 m, występują pyły z namułem do głębokości 9,00 m od poziomu terenu, pod którymi zalegają piaski średnie do głębokości 11m. W sąsiedztwie schodów od Placu Zamkowego do głębokości 2,80 m występują namuły pylaste czarne w stanie plastycznym, pod którymi występują piaski średnie do głębokości 6,5 m i piaski drobne do głębokości 10m.

Poziom wody gruntowej nawiercono na głębokości 6,0 do 6,5 m od poziomu terenu.

3.8. Obiekty ujęte w ewidencji zabytków.

Teren inwestycji zlokalizowany jest w obrębie układu urbanistycznego Starego Miasta i Śródmieścia Lublina wpisanego do rejestru zabytków woj. lubelskiego pod nr A/153 decyzją znak: KI.V-7/4/67 z dnia 27 stycznia 1967 roku.

3.9. Przewidywane zmiany w istniejącym zagospodarowaniu terenu.

Projekt nie przewiduje zasadniczych zmian w istniejącym zagospodarowaniu terenu. Przebieg ulicy Zamkowej, wiaduktów i schodów na Plac Zamkowy pozostaje bez zmian sytuacyjnych, zmiany dotyczą lokalizacji schodów na ulicę Podwale. Niewielkie zmiany dotyczą modyfikacji muru oporowego i poszerzenia chodnika wzdłuż ul. Podwale.

4. Projektowane zagospodarowanie.

4.1. Założenia przyjęte do projektowania.

W związku z lokalizacją w nasypie ulicy Zamkowej szaletu miejskiego przewiduje się podział robót na 2 etapy.

Etap 1 odcinek ul. Zamkowej od km 0+000 do km 0+038,00, w ramach którego wykonana zostanie przebudowa ul. Zamkowej wraz z przebudową urządzeń infrastruktury oraz wszystkie prace ujęte na tym odcinku jak:

- remont wiaduktu nad ul. Podwale,
- przebudowa schodów na Plac Zamkowy
- przebudowa schodów na ul. Podwale wraz z przebudową muru oporowego i poszerzeniem chodnika od strony skarpy do 2,00m.

Etap 2 odcinek ul. Zamkowej od km 0+038 do km 0+078,00.

Obejmuje przebudowę ul. Zamkowej na tym odcinku, remont przejścia arkadowego i pozostałych urządzeń infrastruktury po wcześniejszym wybudowaniu „Publicznego Szaletu Miejskiego” według projektu opracowanego przez *Usługi Projektowe Krzysztof Kędzierski 20-828 Lublin ul. Morawian 8.*

4.1.1. Elementy i parametry techniczno - użytkowe ulicy Zamkowej.

Projekt przewiduje:

- przebudowę ul. Zamkowej poprzez wymianę istniejącej nawierzchni z kostki betonowej na kostkę granitową w dowiązaniu do ul. Grodzkiej.
- wymianę balustrad i murków balustradowych wraz z elementami architektonicznymi i oświetleniem
- wykonanie odwodnienia liniowego w ul. Zamkowej
- parametry techniczno użytkowe ul. Zamkowej pozostają bez zmian, zmianie ulega jedynie wysokość balustrad na 1,10 m.

4.1.2. Wiadukt trzyprzęsłowy nad ul. Podwale i przejście arkadowe.

Zgodnie z ekspertyzą w projekcie przewidziano:

- wymianę istniejących elementów elewacji z cegły klinkierowej
- wymianę istniejących elementów architektonicznych i okładzin kamiennych
- wymianę balustrad nad wiaduktami na nowe wraz z murkami i elementami architektonicznymi
- renowację powierzchni pod wiaduktami tynków, okładzin, murków i chodników
- wykonanie prac naprawczych i izolacyjnych powierzchni betonowych wiaduktów po rozbiórkach okładzin i odkopaniu
- parametry techniczno użytkowe wiaduktu i przejścia pozostają bez zmian

4.1.3. Schody z ul. Zamkowej na Plac Zamkowy.

Zgodnie z Ekspertyzą, w projekcie przewidziano:

- rozebranie i odbudowę schodów z ul. Zamkowej na Plac Zamkowy
- wzmocnienie gruntu pod murami oporowymi i schodami,
- wykonanie schodów – stopni kamiennych,
- wymianą balustrad i elementów architektonicznych

4.1.4. Schody z ul. Zamkowej na ul. Podwale.

Zgodnie z Ekspertyzą, w projekcie przewidziano:

- przebudowę schodów z ul. Zamkowej na ul. Podwale
- ustawienie balustrady stalowej na murkach okalających schody
- przebudowa murku wzdłuż ul. Podwale w kierunku Placu Zamkowego wraz z poszerzeniem chodnika do szerokości 2,00 m.

4.1.5. Elementy małej architektury.

Istniejące murki podpierające skarpy nasypu zostaną odbudowane lub wyremontowane. Schodki betonowe pomiędzy wiaduktem nad ul. Podwale a ul. Kowalską, od strony Placu Zamkowego zostaną przebudowane na stopnie z bloków kamiennych, chodnik z płyt betonowych wyregulowany wysokościowo.

4.1.6. Zieleń – założenia ogólne.

W ramach przebudowy zostaną wycięte krzewy i drzewka - samosiejki jak: śliwa mirabelka, czarny bez itd. pozostałe drzewa i krzewy zostaną zabezpieczone na czas prowadzonych robót. Powierzchnie skarp nasypu ul. Zamkowej zostaną wyprofilowane i obsiane mieszankami traw.

4.1.7. Organizacja ruchu na czas budowy.

Zasadnicze roboty przy wymianie nawierzchni jezdni, przebudowie schodów i renowacji wiaduktów wykonywane będą po zamknięciu dla ruchu ul. Zamkowej, ul. Podwale i schodów na Plac Zamkowy i na ul. Podwale. Projekty organizacji ruchu na czas robót w powiązaniu z harmonogramem prac budowlanych opracuje wykonawca robót i uzyska zatwierdzenie w ZDiM w Lublinie.

4.1.8. Projektowane budowle wg innych opracowań- Publiczny Szalet Miejski.

Pod ul. Zamkową w nasypie koło przejścia arkadowego, zgodnie z Decyzją nr 494/133/09 o ustaleniu lokalizacji inwestycji celu publicznego o znaczeniu gminnym, na realizację publicznego, miejskiego szaletu na zlecenie Gminy Miasta Lublin Wydziału Inwestycji i Remontów firma Usługi Projektowe Krzysztof Kędzierski Lublin opracowuje projekt na budowę Publicznego Szaletu Miejskiego wraz z infrastrukturą.

4.2. Charakterystyka projektowanych rozwiązań technicznych.

4.2.1. Ulica Zamkowa.

Zaprojektowano przebudowę ul. Zamkowej polegającą na wymianie nawierzchni na odcinku długości 72,02 m od ścieku liniowego przy Bramie Grodzkiej.

W ramach przebudowy zostanie rozebrana istniejąca nawierzchnia jezdni i opasek, murki oporowe oraz nasyp na głębokość min do poziomu ułożenia materaca bazowego w osłonie z geosyntetyku o $F_d=50$ kN/m. Zaprojektowano spadek jezdni w kierunku do środka i ściek muldowy zaniżony 1 cm w stosunku do osi jezdni. Na końcowym odcinku długości 5,98 od km 0+72,02 do km 0+78,00 zaprojektowano przebrukowanie istniejącej nawierzchni z kostki betonowej w celu dowiązania do istniejącego przekroju daszkowego.

Nawierzchnię jezdni i opasek należy wykonać zgodnie konstrukcją podaną poniżej i na rys. nr 3:

Konstrukcja nawierzchni z kostki.

– warstwa ścieralna z kostki granitowej 15/15,	grub. 15 cm
– podsypka cementowo - piaskowa	grub. 4 cm
– podbudowa z piasku stabilizowanego cementem $R_m=5$ MPa	grub. 15 cm
– podbudowa z piasku stabilizowanego cementem $R_m=2,5$ MPa	grub. 15 cm
– nasyp z piasku średnioziarnistego,	

Razem grubość konstrukcji nawierzchni	49 cm
---------------------------------------	-------

Konstrukcja opaski z kostki.

– warstwa ścieralna z kostki granitowej 8/8,	grub. 8 cm
– podsypka cementowo piaskowa	grub. 4 cm
– podbudowa z piasku stabilizowanego cementem $R_m=2,5$ MPa	grub. 34,5 cm

Zaprojektowano krawężniki kamienne – granitowe o wymiarach 20x20cm na ławie z oporem z betonu C12/15.

Układ wysokościowy nawierzchni pozostaje generalnie bez zmian, w dowiązaniu do rzędnych początku i końca opracowania.

Roboty rozbiórkowe należy prowadzić zgodnie ze specyfikacjami technicznymi i przepisami BHP.

4.2.2. Remont wiaduktu nad ul. Podwale.

Balustrady i mury balustradowe nad wiaduktem należy rozebrać i ponownie odtworzyć przywracając do stanu pierwotnego, elementy kamienne należy wykonać z piaskowca, licówki z cegły klinkierowej klasy 150 o kolorze starej cegły (kolor piaskowca i cegły na licówki należy uzgodnić z konserwatorem zabytków.)

W ramach prac remontowych wiaduktu w projekcie przewidziano odkopanie i odkrycie górnej powierzchni ustroju niosącego wiadukt, oczyszczenie powierzchni betonowej wykonanie warstwy wyrównawczej i ułożenie izolacji bitumicznej z papy zgrzewalnej. Górna powierzchnia pod izolację powinna posiadać spadek min 2% umożliwiający spływ wody z izolacji. Pozostałe powierzchnie betonowe, które zostaną zasypane należy pokryć izolacją bitumiczną.

Elewacje z cegły i elementy architektoniczne kamienne należy rozebrać, elementy nadające się do ponownego użycia należy oznaczyć przed demontażem w celu ponownego ułożenia w tym miejscu. Powierzchnie betonowe po rozbiórce elewacji należy naprawić i wyrównać, w przypadku większych uszkodzeń należy dokonać napraw z użyciem siatek stalowych lub prętów zbrojeniowych.

Elementy kamienne należy łączyć przy użyciu zapraw niskoskurczowych i kotew ze stali nierdzewnej. Tralki należy wzmocnić wprowadzając w środek pręt ze stali nierdzewnej na silikonie

Elementy kamienne schodów należy zabezpieczyć preparatem hydrofobującym zapobiegającym nasiąkaniu i niezmieniającym wyglądu kamienia.

Istniejące chodniki z płyt betonowych 35x35 cm zlokalizowane pod wiaduktem należy wymienić na płyty z betonu prasowanego o fakturze i kolorze jak na Placu Zamkowym.

4.2.3. Przebudowa schodów od strony Placu Zamkowego.

Istniejące schody należy rozebrać, przed rozebraniem należy wyznaczyć przebieg istniejących kabli i urządzeń. Prace rozbiórkowe w sąsiedztwie urządzeń podziemnych należy prowadzić ręcznie. Schody i mury oporowe należy rozbierać w taki sposób, aby nie naruszyć konstrukcji murów na ul. Zamkowej, które nie podlegają rozbiórce wg ekspertyzy (odcinek od budynku przy Bramie Grodzkiej do schodów). Elewacje i elementy architektoniczne kamienne należy rozebrać, elementy nadające się do ponownego użycia należy oznaczyć przed demontażem w celu ponownego ułożenia w tym samym miejscu.

Po rozebraniu murów należy wzmocnić podłoże pod projektowanymi murami i schodami metodą „jet grouting”. Zaprojektowano kolumny iniekcyjne długości 5,0 m. Ilość i rozmieszczenie kolumn iniekcyjnych podano na rysunku nr 10.

Na wzmocnionym gruncie należy wykonać mury oporowe żelbetowe schodów wg rysunków nr 11 zaprojektowano mury oporowe z betonu C25/30, zbrojenie ze stali A-IIIIN.

Stopnie schodów zaprojektowano z płyt kamiennych z piaskowca o grubości 9 cm ułożonych na warstwie betonu C12/15.

Konstrukcję spoczników należy wykonać z kostki granitowej 8x8cm na podsypce cementowo - piaskowej gr. 4 cm. Podbudowę stanowi warstwa z piasku stabilizowanego cementem $R_m = 2,5$ MPa.

Balustrady i cokoły należy rozebrać i ponownie odtworzyć przywracając do stanu pierwotnego, elementy kamienne należy wykonać z piaskowca, balustradę schodów pokazano na rysunku nr 11. Wszystkie elementy kamienne należy łączyć przy użyciu zapraw niskoskurczowych i kotew ze stali nierdzewnej. Tralki z piaskowca należy wzmocnić wprowadzając w środek pręt ze stali nierdzewnej na silikonie.

Mury oporowe schodów należy pokryć okładzinami kamiennymi z piaskowca.

Wszystkie elementy kamienne należy zabezpieczyć preparatem hydrofobującym zapobiegającym nasiąkaniu i niezmieniającym wyglądu kamienia.

W trakcie wykonywania schodów należy wykonać instalację oświetleniową i kotwy do mocowania latarni na cokole wg projektu Tom 3 branży elektroenergetycznej.

W projekcie ujęto przebudowę 4 schodków betonowych zlokalizowanych pomiędzy schodami z ul. Zamkowej a Placem Zamkowym, stopnie schodów wykonać z płyt kamiennych z piaskowca na war-

stwie z piasku stabilizowanego cementem $R_m = 2,5$ MPa. W związku z przebudową schodów należy wykonać regulację wysokościową istniejącego chodnika z płyt z betonu prasowanego.

Schody należy wykonać zgodnie z rysunkami nr 10 i 11 oraz Szczegółowymi Specyfikacjami Technicznymi.

4.2.4. Przebudowa schodów od strony ul. Podwale.

Przed rozebraniem schodów należy wyznaczyć lokalizację kabli elektrycznych, sieci wodociągowej i innych urządzeń, w miejscach kolizji roboty należy wykonywać ręcznie.

Schody na ul. Podwale należy rozebrać w całości i wykonać nowe schody.

Zaprojektowano schody w murkach żelbetowych z betonu C25/30 zbrojone stalą A-IIIN.

Murki zostaną pokryte licówką z płytek klinkierowych, od góry przykryte elementami kamiennymi z piaskowca o grubości 7 cm.

Stopnie schodów zaprojektowano z płyt kamiennych z piaskowca o grubości 9 cm ułożonych na 15 cm warstwie betonu C12/15.

Konstrukcję spoczników należy wykonać z kostki granitowej 8x8cm na podsypce cementowo - piaskowej gr. 4cm. Podbudowę stanowi warstwa z piasku stabilizowanego cementem $R_m = 2,5$ MPa o grubości 15cm.

Elementy kamienne schodów należy zabezpieczyć preparatem hydrofobującym zapobiegającym nasiąkaniu i niezmieniającym wyglądu kamienia.

Na murkach ograniczających schody należy ustawić balustradę z kształtowników stalowych, balustradę należy wykonać wg rysunku nr 12.

Schody wykonać zgodnie z rysunkami nr 12, 13, 14 i 15, oraz Szczegółowymi Specyfikacjami Technicznymi.

4.2.5. Remont przejścia arkadowego.

W ramach prac remontowych w projekcie przewidziano odkopanie i odkrycie górnej powierzchni ramy, oczyszczenie powierzchni betonowej rozebranie istniejącej izolacji, wykonanie warstwy wyrównawczej i ułożenie izolacji bitumicznej z papy zgrzewalnej. Górnej powierzchni pod izolację należy nadać spadek podłużny min 2% umożliwiający spływ wody z izolacji. Pozostałe powierzchnie betonowe, które zostaną zasypane należy pokryć izolacją bitumiczną.

Elewacje z cegły i elementy architektoniczne kamienne należy rozebrać, elementy nadające się do ponownego użycia należy oznaczyć przed demontażem w celu ponownego ułożenia w tym miejscu.

Mury balustradowe nad przejściem należy rozebrać i ponownie odtworzyć przywracając do stanu pierwotnego, elementy kamienne należy wykonać z piaskowca, licówki z cegły klinkierowe o kolorze starej cegły (kolor piaskowca i cegły na licówki należy uzgodnić z konserwatorem zabytków.)

Elementy kamienne należy zabezpieczyć preparatem hydrofobującym zapobiegającym nasiąkaniu i niezmieniającym wyglądu kamienia.

Remont przejścia arkadowego należy wykonać zgodnie z rysunkiem nr 9 i Szczegółowymi Specyfikacjami Technicznymi.

4.2.6. Roboty kamieniarskie.

Wszystkie elementy architektoniczne kamienne należy rozebrać, elementy nadające się do ponownego użycia należy oznaczyć przed demontażem w celu ponownego ułożenia w tym samym miejscu. Na wykonawcy robót spoczywa obowiązek szczegółowej inwentaryzacji istniejących elementów kamiennych podczas rozbiórki i określenia ich dalszej przydatności do ponownego użycia po uzgodnieniu z inspektorem nadzoru i służbami konserwatorskimi.

Wykonawca prac opracuje we własnym zakresie rysunki warsztatowe poszczególnych elementów kamiennych we współpracy z projektantem (w ramach nadzoru autorskiego) i w uzgodnieniu ze służbami konserwatorskimi.

4.2.7. Roboty ziemne.

W ramach przebudowy ul. Zamkowej i schodów należy wykonać roboty ziemne polegające na rozbiorce istniejących nasypów w zakresie podanym na rysunkach i w przedmiarach robót.

Nasypany należy wykonać z piasku średnioziarnistego, w nasypie zaprojektowano wykonanie materaca „bazowego” w celu wzmocnienia konstrukcji nasypu przed wykonaniem murów balustradowych w ciągu ul. Zamkowej.

Roboty ziemne w drugim etapie prac (od km 0+038 do km 0+078,00) zostały częściowo ujęte w projekcie **Publicznego Szaletu Miejskiego**, który stanowi odrębne opracowanie.

4.3. Odwodnienie.

Zaprojektowano odwodnienie ul. Zamkowej poprzez nadanie jezdni spadków 2% do środka, w osi jezdni zlokalizowano korytko odwodnienia liniowego, z którego wody opadowe odprowadzone zostaną do istniejącej kanalizacji deszczowej.

Projekt przebudowy kanalizacji deszczowej ujęto w Tom 2 branży sanitarnej.

5. Powiązania projektowanego remontu z budowlami istniejącymi i projektowanymi.

5.1. Powiązania prac remontowych z obiektami istniejącymi.

W ramach projektu wykonana zostanie przebudowa istniejącej nawierzchni ulicy Zamkowej w zakresie podanym w projekcie w dowiązaniu do nawierzchni w Bramie Grodzkiej i nawierzchni od strony Zamku. Schody, spoczniki i murki zaprojektowano w powiązaniu z istniejącą infrastrukturą techniczną. Wszystkie poziomy chodników i schodów należy dostosować do poziomów wejść do budynków, poziomów istniejących nawierzchni jezdni i chodników.

5.2. Powiązania prac remontowych z obiektami projektowanymi.

Przedstawiona w projekcie przebudowa ulicy Zamkowej dowiązana została do **Projektu Szaletu Miejskiego** opracowanego przez Usługi Projektowe Krzysztof Kędzierski 20-828 Lublin ul. Morawian 8. W ramach tego projektu przewidziano rozebranie istniejącego nasypu od km 0+41,00 do przejścia arkadowego oraz zasypanie do górnego poziomu projektowanego szaletu miejskiego.

Prace remontowe przejścia arkadowego i przebudowa ul. Zamkowej realizowana będzie w drugim etapie prac

6. Zestawienie powierzchni zagospodarowania terenu.

– powierzchnia nawierzchni:

- ulicy Zamkowej z kostki granitowej	m ² 347
- powierzchnia schodów na ul Podwale	m ² 33
- powierzchnia schodów na Plac Zamkowy	m ² 56+13
- powierzchnia chodników ul. Podwale	m ² 80

7. Ochrona konserwatorska i archeologiczna.

Na podstawie ustaleń Miejsowego Planu Zagospodarowania przestrzennego gminy Lublin i opinii Wojewódzkiego Urzędu Ochrony Zabytków prace związane z przebudową i remontowe podlegają nadzorowi konserwatora zabytków wg warunków nr JN./4002/Lu-200/407/11 z dnia 2011-02-02. Teren inwestycji zlokalizowany jest w obrębie układu urbanistycznego Starego Miasta i Śródmieścia Lublina wpisanego do rejestru zabytków woj. lubelskiego pod nr A/153 decyzją znak: KI.V-7/4/67 z dnia 27 stycznia 1967 roku.

8. Warunki ochrony przeciwpożarowej.

Obiekty po remoncie i przebudowie spełnić będą warunki bezpieczeństwa pożarowego zgodnie z Rozp. Ministra Transportu i Gospodarki Morskiej z dnia 30-05-2000 r. w sprawie warunków technicznych, jakim powinny odpowiadać drogowe obiekty inżynierskie i ich usytuowanie.

9. Charakterystyka energetyczna.

Nie dotyczy.

10. Urządzenia obce.

Przed rozpoczęciem prac związanych z przebudową należy wyznaczyć lokalizację urządzeń obcych jak: linie energetyczne podziemne, doziemne linie telekomunikacyjne, sieć wodociągową, sieć gazową, prace rozbiórkowe i wykopy prowadzić w taki sposób, aby nie uszkodzić istniejących linii i sieci podziemnych. W przypadku odkrycia urządzeń kolizji należy powiadomić właściciela kolidującego urządzenia i zabezpieczyć je w sposób podany w dokumentacji projektowej w przypadku innych urządzeń w sposób uzgodniony z właścicielem lub użytkownikiem.

W projekcie przewidziano:

- w tomie nr 2 branży sanitarnej przebudowę i zabezpieczenie istniejących sieci wodociągowych i przebudowę kanalizacji deszczowej
- w tomie nr 3 branży elektrycznej przebudowę i zabezpieczenie linii elektrycznych i oświetlenia
- w tomie nr 4 branży telekomunikacyjnej przebudowę i zabezpieczenie linii telekomunikacyjnych

11. Dowiązanie sytuacyjno-wysokościowe.

Projekt został opracowany na podstawie „Mapy do celów projektowych” sporządzonej w skali 1:500, według stanu na dzień 01.08.2011 roku, przez Marcin Mitura MASTERGEO Lublin ul. Bursztynowa 30/13, geodeta Krzysztofa Szymajda uprawnienia nr 12812.

Mapa opracowana w układzie: - poziom odniesienia Kronsztad 60,
- układ współrzędnych 2000 pas 8 strefa 24.

Mapę przyjęto do zasobu Miejskiego Ośrodka Dokumentacji Geodezyjnej i Kartograficznej w Lublinie pod nr 0663.9-342/2011 w dniu 29.08.2011 r.

Rzędne projektowe podane na rysunkach określono w dowiązaniu do reperu usytuowanego na budynku przy ul. Grodzkiej 36a, na ścianie budynku od ul. Kowalskiej, oznaczenie głowicy AH0842 wysokość H = 177,802 w poziomie Kronsztad 60.

12. Bezpieczeństwo i ochrona zdrowia.

Przewidywane roboty budowlane będą trwać dłużej niż 30 dni roboczych, jednocześnie pracochłonność planowanych robót zdecydowanie przekroczy 500 osobodni. Ponadto charakter robót i miejsce ich prowadzenia na drodze pod ruchem i prace mostowe - na wysokości, roboty mostowe i rozbiórkowe stwarzające wysokie ryzyko powstania zagrożenia bezpieczeństwa i zdrowia ludzi.

Z powyższych względów kierownik budowy jest zobowiązany, przed rozpoczęciem budowy, sporządzić plan bezpieczeństwa i ochrony zdrowia, uwzględniając specyfikę obiektu budowlanego i warunki prowadzenia robót budowlanych zgodnie z Rozp. Ministra Infrastruktury z dnia 23-06-2003 r (Dz. U. Nr 120 poz. 1126.)

Lublin, listopad 2011 r.

Opracował
PROJEKTANT
mgr inż. Krzysztof Gnyp
upr. bud nr LUB/0156/PWOM/08
projekt. i kier. rob. bud. bez ogran. w spec. Most.
Prawo z dn. 7.07.1994 Prawo Bud Dz.U. z 2006
106 pozycja. 1116 i RMTIB z dn. 28.04.2006
Dz.U. z 2006 nr 83 poz. 578)

B. Opinie i uzgodnienia do dokumentacji projektowej

• Opinia ZUP Nr 1417/2011 z dn. 08.11.2011 r + załącznik	22-24
• Pismo WUOZ w Lublinie nr IN/4002/Lu-200/407/11 z dnia 2011-02-02	25
• Warunki MPWiK Lublin nr KT/5004-571-1/2011 z dn. 23.09.2011	26-27
• Notatka Służbowa z dnia 2011-09-14	28
• Warunki PGE nr 76/7320/TU/TS/2011 z dnia 25.07.2011	29-30
• Warunki TP nr TOTTESBU/MR-I/02.08/11 z dn. 02.08.2011	31-33
• Karpacka Spółka Gazownictwa nr KSGIV/OTE/68c/021/11 z dn. 13.07.2011 + zał.	34-35
• LPEC Sp. z o.o. TZ-41-045/11 z dnia 19-07-2011 + załącznik	36-37

LUBLIN, UL. ZACISZNA 16
Zespół Uzgadniania
Dokumentacji Projektowej
Miasta Lublin
20-077 Lublin, Al. Wolności 14
tel. 081 460 2 50, 081 460 2 51

1

Lublin, dnia 8.11.2011 r.

ZUDP Nr 1417/2011

O P I N I A

dotycząca uzgodnienia dokumentacji projektowej obiektu Lublin – ul. Zamkowa

Zlecniodawca : Drog Most Lubelski Sp. z o.o. 20-415 Lublin ul. Zacisza 16

Data wpływu zlecenia : 10.10.2011 r.

Stadium opracowania : projekt trasy

Nazwa jednostki projektowej (projektant) : Drog Most Lubelski Sp. z o.o. , Krzysztof
Kędziński 20-828 Lublin ul. Morawian 8

Inwestor : Gmina Lublin Zarząd Dróg i Mostów, Gmina Lublin Wydział Inwestycji i
Remontów w Lublinie.

Na podstawie art. 28 ust. 1 ustawy z dnia 17 maja 1989 roku – Prawo geodezyjne i
kartograficzne (Dz. U. z 2010 r. Nr 193, poz. 1287), oraz rozporządzenia Ministra Rozwoju
Regionalnego i Budownictwa z dnia 2 kwietnia 2001 roku (Dz. U. Nr 38 poz. 455) w
sprawie geodezyjnej ewidencji sieci uzbrojenia terenu oraz zespołów uzgadniania
dokumentacji projektowej.

Zespół Uzgadniania Dokumentacji Projektowej Miasta Lublin na posiedzeniu w
dniu 14.10.2011 r i 4.11.2011 r. uzgodnił lokalizację przyłączy: wodociągowego,
kanalizacji sanitarnej, kanalizacji deszczowej, energetycznych NN oraz przebudowy
kanalizacji deszczowej, teletechnicznej i energetycznych linii kablowych NN przy ul.
Zamkowej w Lublinie.

Uwagi i zalecenia :


DrogMost Lubelski
Spółka z o.o.
Za zgodność z oryginałem
Lublin, dn. 2011-11- 14

PROJEKTANT
mgr inż. Krzysztof Gnyp
upr. bud nr LUB/0156/PWOM/08
do projekt. i kier. rob. bud. bez ogran. w spec. Most.
(Ustawa z dn. 7.07.1994 Prawo Bud Dz.U. z 2006
nr 156 pozycja 1148 / RMTB z dn. 28.04.2006
Dz.U. z 2006 nr 83 poz. 578)


1. Uzgodnione usytuowanie sieci uzbrojenia terenu podlega wytyczeniu i geodezyjnej inwentaryzacji powykonawczej przez jednostki uprawnione do wykonywania prac geodezyjnych.
2. W rejonie istniejących punktów osnowy geodezyjnej wykopy należy prowadzić ręcznie. W wypadku naruszenia, uszkodzenia lub zniszczenia punktów inwestor na własny koszt zleci ich odtworzenie jednostce wykonawstwa geodezyjnego.
3. W przypadku braku inwentaryzacji sieci na mapach i braku informacji branżowych o ich przebiegu za ewentualne uszkodzenia sieci w trakcie prac ziemnych odpowiedzialność ponosi zarządzający daną siecią.
4. Projekt budowlany pod względem branżowym należy uzgodnić z MPWiK, TP SA, ZE Lublin Miasto.

2

5. Przed przystąpieniem do realizacji w terenie uzgodnionych obiektów budowlanych należy dokonać stosownego zgłoszenia lub uzyskać wymagane prawem pozwolenie na budowę z Urzędu Miasta Lublin.
6. W projekcie budowlanym należy przewidzieć wykonanie zblżeń i skrzyżowań z innymi urządzeniami zgodnie z obowiązującymi przepisami i normami technicznymi.
7. Na zajęcie pasa drogowego lub rozkopanie jezdni, chodnika należy uzyskać zgodę Zarządu Dróg i Mostów w Lublinie zgodnie z przepisami zawartymi w Dz. U. z 2007r Nr 19, poz.115tj.
8. Na 7 dni przed rozpoczęciem robót wykonawca zobowiązany jest do pisemnego powiadomienia o terminie rozpoczęcia i sposobie wykonywania robót wszystkich użytkowników urządzeń podziemnych.
9. Roboty ziemne w rejonie istniejących urządzeń podziemnych należy wykonywać ręcznie.
10. W miejscach skrzyżowań z istniejącymi kablami energetycznymi kable zabezpieczyć rurami osłonowymi zgodnie z PN 76/E-05125. Zabezpieczenie podlega odbiorowi przez ZE Lublin-Miasto.
11. Na lokalizację w pasie drogowym ul. Zamkowej należy uzyskać decyzję z ZDiM UM w Lublinie.
12. W razie prowadzenia robót ziemnych w bezpośrednim sąsiedztwie urządzeń elektroenergetycznych należy określić bezpieczną odległość (w pionie i w poziomie), w jakiej mogą być wykonywane te roboty i zapewnić nad nimi fachowy nadzór techniczny.
13. Rzeczywiste rzędne wysokościowe podziemnych urządzeń elektroenergetycznych mogą różnić się od wartości określonych w normach, przepisach i dokumentacji geodezyjnej.
14. Uzgodnienie usytuowania projektowanych sieci uzbrojenia terenu zachowuje ważność przez okres 3 lat od dnia wydania opinii. Uzgodnienie traci ważność w przypadkach określonych w § 13 ust. 2 rozporządzenia Ministra Rozwoju Regionalnego i Budownictwa z dnia 2 kwietnia 2001 r. w sprawie geodezyjnej ewidencji sieci uzbrojenia terenu oraz zespołów uzgadniania dokumentacji projektowej (Dz. U. Nr 38 poz. 455).
15. W razie niezgodności zrealizowanej sieci uzbrojenia terenu z uzgodnionym projektem inwestor zobowiązany jest do niezwłocznego przedłożenia mapy z wynikami inwentaryzacji organowi nadzoru budowlanego.

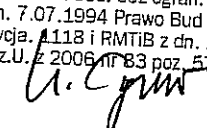
PROJEKTANT
mgr inż. Krzysztof Gnyp
upr. bud nr LUB/0156/PWOM/08
lo projekt. i kier. rob. bud. bez ogran. w spec. Most.
(Ustawa z dn. 7.07.1994 Prawo Bud Dz.U. z 2006
nr 156 pozycja. 118 i RMTiB z dn. 28.04.2006
Dz.U. z 2006 nr 83 poz. 578)


DrogMost Lubelski
Spółka z o.o.
Za zgodność z oryginałem
Lublin, dn. 2011-11-14

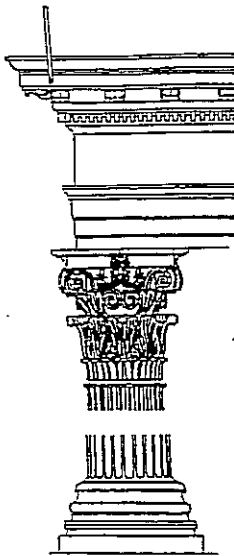

RE/19
**WOJEWÓDZKI URZĄD
OCHRONY ZABYTKÓW W LUBLINIE**

ul. Archidiakońska 4, 20-113 LUBLIN
tel./fax: 53-290-35, tel. 53-259-37; 53-226-04
e-mail: info@wkz.lublin.pl

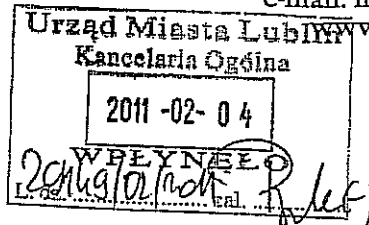

Szanowny Pan
inż. Eugeniusz Janicki
Dyrektor Wydziału Dróg i Mostów
Urzędu Miasta Lublin

Nasz znak:


DM 40021/Lw-2001404/M

Data:

2011-02-04

Sprawa: wydania warunków konserwatorskich na opracowanie dokumentacji projektowej
Obiekt: remont wiaduktu nad ul. Podwałe w ciągu ul. Grodzkiej i Zamkowej w Lublinie
wraz z arkadowym przejściem i schodami terenowymi w obrębie zespołu
urbanistycznego Lublina objętego wpisem do rejestru zabytków woj. lubelskiego
nr A/153

.W nawiązaniu do pisma znak: DM.RE.I.5541/11/2011 z dnia 24 stycznia 2011 r., po
zapoznaniu się ze „Sprawozdania z badań: Ekspertyza wiaduktów nad ulicą Podwałe oraz
arkadowego przejścia nad ciągiem pieszym zlokalizowanych w ciągu drogi gminnej 106814
L- ulicy Zamkowej w Lublinie” przygotowanej przez Zespół Katedry Dróg i Mostów
Wydziału Budownictwa i Architektury Politechniki Lubelskiej pod kierunkiem dr hab. inż.
Marka Łagodę prof. PL (Lublin, 22.10.2010) Lubelski Wojewódzki Konserwator Zabytków
w Lublinie uprzejmie informuje, że wnioski zawarte w w/w opracowaniu stanowią
dostateczny materiał dla opracowania dokumentacji projektowej dla planowanego zadania
inwestycyjnego.

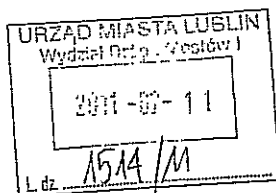

Z up. Lubelskiego Wojewódzkiego
Konserwatora Zabytków
mgr Dariusz Kopciowski
Główny Specjalista

mgr inż. Artur Ścibiorski
A. Ścibiorski
Inspektor

DYREKTOR
Wydziału Dróg i Mostów
inż. Eugeniusz Janicki

Wykonawca **DrogMost Lubelski**
Spółka z o.o.
Za zgodność z oryginałem

Lublin, dn. 2011-11-14

PROJEKTANT
mgr inż. Krzysztof Gnyp
upr. bud nr LUB/0156/PWOM/08
do projekt. i kier. rob. bud. bez ogran. w spec. Most.
(Ustawa z dn. 7.07.1994 Prawo Bud Dz.U. z 2006
nr 156 pozycja. 1118 i PMTIB z dn. 28.04.2006
Dz.U. z 2006 nr 88 poz. 578)



Miejskie Przedsiębiorstwo Wodociągów i Kanalizacji w Lublinie Sp. z o.o.

al. J. Piłsudskiego 15, 20-407 Lublin

KT/5004-571-1/2011

23.09.2011

Sekretariat
tel. 81 532 11 50
fax 81 532 11 51

Centrala
tel. 81 532 11 52

Biuro
Obsługi Klienta
tel. 81 532 11 53
fax 81 532 11 54

Pogotowie Wod.-Kan.
tel. 81 532 11 55
fax 81 532 11 56

Biuro Zamówień
tel. 81 532 11 57
fax 81 532 11 58

Oddział
Bieżąca Obsługa
tel. 81 532 11 59
fax 81 532 11 60

Centralne
Laboratorium
tel. 81 532 11 61
fax 81 532 11 62

Dział Zamówień
Publicznych
tel. 81 532 11 63
fax 81 532 11 64



SGS
HUC6 5114



SGS
HUC6 57655



PCA
HUC6 57655



PCA
HUC6 57655

Zarząd Dróg i Mostów
ul. Wieniawska 14
20-071 Lublin

za pośrednictwem

DrogMost LUBELSKI
ul. Zacisza 16
20-415 Lublin

Dotyczy: warunków technicznych wod.-kan. przebudowy ul. Zamkowej w Lublinie na odcinku od Bramy Grodzkiej do końca wiaduktu wraz z obiektami towarzyszącymi oraz infrastrukturą techniczną

Odpowiadając na wystąpienie w sprawie j.w., w nawiązaniu do pisma KT/5004-571/2011 z dn. 21.07.2011 r., po przedłożeniu wyników monitoringu kanalizacji deszczowej podajemy warunki techniczne w zakresie j.w.

I. Istniejące uzbrojenie wod.-kan.

1. Należy dokonać analizy bezkolizyjnego usytuowania uzbrojenia wod.-kan. w stosunku do planowanych obiektów (schody, mury oporowe i murki) w zakresie objętym inwestycją. W przypadku kolizji z infrastrukturą wod.-kan. należy ją przebudować lub zabezpieczyć. Propozycje rozwiązań uzgodnić na roboczo z MPWiK.
2. Pozostające w rejonie objętym projektowaniem naziemne elementy uzbrojenia wod.-kan. należy dostosować do projektowanej geometrii i niwelety drogi.
3. Ponownie informujemy, że w przypadku projektowania wzmocnienia gruntu metodą iniekcji w obszarze, na którym znajdują się przewody wodociągowe $\phi 200$ i $\phi 100$ nie wyrażamy zgody na wprowadzanie iniekcji powyżej rzędnych posadowienia wodociągu.

II. Odwodnienie drogi

Z przeprowadzonej analizy wyników monitoringu kanalizacji deszczowej w rejonie ul. Zamkowej wynika, że kanał deszczowy $\phi 250$ opisany na mapie jako $\phi 150$, do którego wskazano we wniosku włączenie odwodnienia ul. Zamkowej nie budzi zastrzeżeń i może być odbiornikiem wód deszczowych z ul. Zamkowej.

Natomiast kanał deszczowy $\phi 300$, usytuowany na terenie objętym zakresem robót, którego trasa przebiega w skarpię wzdłuż ul. Zamkowej jest w złym stanie technicznym i zagraża prawidłowemu odprowadzaniu wód deszczowych z ul. Zamkowej.

Może on też wpływać na stabilność skarpy ze względu na stwierdzone ubytki rur i nieszczelność złączy. Dlatego też kanał ten należy przebudować.

Możliwość etapowania przebudowy w nawiązaniu do planowanej modernizacji ul. Zamkowej i budowy szkieletu publicznego (np. poprzez wykonanie w I etapie przebudowy odcinka D32232 - D32157, do którego włączony jest kanał deszczowy $\phi 250$) leży w gestii Inwestorów powyższych inwestycji.

PROJEKTANT

mgr inż. Krzysztof Gnyp

upr. bud nr LUB/0156/PWOM/08

do projekt. i kier. rob. bud. bez ogran. w spec. Most.
(Ustawa z dn. 7.07.1994 Prawo Bud. Dz.U. z 2006-
nr 156 pozycja 1118 i RMTB z dn. 28.04.2006
Dz.U. z 2006 nr 83 poz. 578)

DrogMost Lubelski
Spółka z o.o.
Za zgodność z oryginałem

Lublin, dn. 2011-11-14

III. Dodatkowe wymagania i informacje

1. Przy projektowaniu uwzględnić wymagania zawarte w „Wytocznych technicznych do projektowania i realizacji sieci, przyłączy oraz urządzeń wodociągowych i kanalizacyjnych” marzec 2011 (dostępnych na stronie internetowej www.mpwik.lublin.pl) lub w Biurze Obsługi Klienta).
2. Przy opracowywaniu dokumentacji projektant zobowiązany jest do:
 - skorzystania z materiałów archiwalnych dotyczących istniejącego i projektowanego uzbrojenia wod-kan. w rejonie objętym projektowaniem, znajdujących się w archiwum technicznym MPWiK Sp. z o.o.
 - inwentaryzacji stanu istniejącego na podstawie wizji lokalnej w terenie.
3. Niniejsze warunki pozostają aktualne przez okres jednego roku od daty ich wydania i należy je załączyć do projektu przedstawianego do uzgodnienia
4. W sprawach dotyczących warunków technicznych można kontaktować się z Działem Technicznym (tel. 81-532-42-81 wew. 282).


Otrzymują:

1. Adresat
2. Urząd Miasta Lublin
Wydział Gospodarki Komunalnej
ul. T. Żana 38, 20-601 Lublin
3. Urząd Miasta Lublin
Wydział Inwestycji i Remontów
ul. Podwale 3, 20-117 Lublin
4. TSW w/m
5. TSK w/m
6. KT a/a

PROJEKTANT
mgr inż. Krzysztof Gnyp
upr. bud nr LUB/0156/PWOM/08
do projekt. i kier. rob. bud. bez ogran. w spec. Most.
(Ustawa z dn. 7.07.1994 Prawo Bud Dz.U. z 2006
nr 156 pozycja 1418 i RMTiB z dn. 28.04.2006
Dz.U. z 2006 nr 83 poz. 578)

PROJEKTANT
mgr inż. Krzysztof Gnyp
upr. bud nr LUB/0156/PWOM/08
do projekt. i kier. rob. bud. bez ogran. w spec. Most.
(Ustawa z dn. 7.07.1994 Prawo Bud Dz.U. z 2006
nr 156 pozycja 1418 i RMTiB z dn. 28.04.2006
Dz.U. z 2006 nr 83 poz. 578)

DrogMost Lubelski
Spółka z o.o.
Za zgodność z oryginałem
Lublin, dn. 2011-11-14

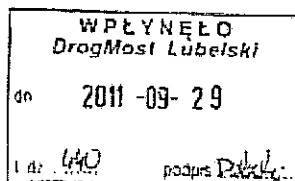

NOTATAK SŁUŻBOWA

Spisana w dniu 2014-06-14 w Zarządzie Drog i Mostów w Lublinie
w sprawie Projektu przebudowy ul. Zamkowej w Lublinie
oraz projektu szaletu miejskiego.





Obecni:	(imię i nazwisko)	(instytucja i stanowisko służbowe)
1.	Eugeniusz Janicki	dyrektor Zarządu Drog i Mostów
2.	Joanna Niderwiel	zast. dyr. Wydziału Inw i Rem UM
3.	Krzysztof Kotziński	KK Projekt K. Kotziński
4.	Krzysztof Kotziński	Usługi Projekt K. Kotziński
5.	Edward Szabłowski	Wydział Inw i Rem UM
6.	Tadeusz Dziuba	dyr. Wydziału Inw i Rem UM
7.	Wanda Wąsik	Usługi Projekt K. Kotziński
8.	Andrzej Lemiek	prez. Drog Most LUBELSKI





Stwierdzono: 5. Przeniesienie Wąsik
10 Marcin KOTZIŃSKI Zarząd Drog i Mostów

1. Zgodnie z zawartą Umową nr 90/DM/11 z dnia 2011-06-15,
biuro projektowe DrogMost Lubelski przedstawiło kompleksową
dokumentację projektową na przebudowę ul. Zamkowej
- dla całego zakresu, z zaznaczeniem przebiegu
realizacji inwestycji na dwa etapy
1). Etap I - w zakresie od Bramy Gwarkiej do wojenu
robot związanych z budową szaletu miejskiego
2). Etap II - w zakresie od wojenu budowy szaletu miejskiego
do końca zakresu robot, określonego w dokumentacji
projektowej branży drogowej
2. Firma DrogMost Lubelski wykona kosztorys inwestorski
- oddzielny, dla poszczególnych etapów robot
3. Projekt ukształtowania terenu i koniecznych do wykonania
murów oporowych opracowany zostanie przez firmę
Usługi Projektowe Krzysztof Kotziński - kompleksowo
wraz z projektem szaletu miejskiego.

Otrzymują:

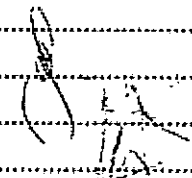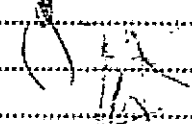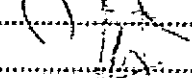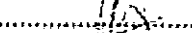(podpisy przedstawicieli w kolejności)

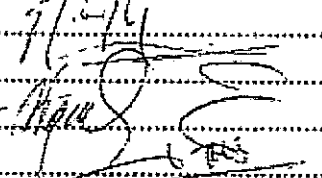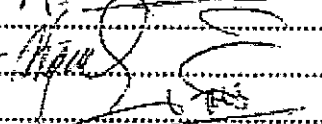1. 
2. 
3. 
4. 

5. 
6. 
7. 
8. 

DrogMost Lubelski
Spółka z o.o.
Za zgodność z oryginałem
2014-11-14

Lublin, dn.

PROJEKTANT
mgr inż. Krzysztof Gnyp
upr. bud nr LUB/0156/PWOM/08
do projekt. i kier. rob. bud. bez ogran. w spec. Most.
(Ustawa z dn. 7.07.1994 Prawo Bud Dz.U. z 2006
nr 156 pozycja 1118 i RMTB z dn. 28.04.2006
Dz.U. z 2006 nr 83 poz. 578)



PGE DYSTRYBUCJA S.A.
Oddział Lublin
Zakład Energetyczny Lublin-Miasto
20-411 Lublin, ul. Wojska 12
tel. 081 445 10 00, fax. 081 748 43 33

Lublin, dn. 25.07.2011r.
Nr 76 / 7320 / TU / TS / 2011

Załącznik nr 1 do umowy

Urząd Miasta Lublin
Wydział Inwestycji i Rozwoju
ul. Wieniawska 14
20-071 Lublin

WARUNKI TECHNICZNE USUNIĘCIA KOLIZJI

Odpowiadając na wniosek z dnia 14.07.2011r. określa się następujące warunki przebudowy urządzeń elektroenergetycznych będących własnością PGE DYSTRYBUCJA S.A. Oddział Lublin, kolidujących z projektowaną inwestycją przebudowy ul. Zamkowej (odcinek od Bramy Grodzkiej do końca wiaduktu) w Lublinie.

Informujemy, że warunki rozwiązania kolizji zostały wydane na podstawie przedstawionego planu. Po opracowaniu ostatecznego projektu zagospodarowania terenu należy zgłosić się do ZE Lublin – Miasto celem uzgodnienia urządzeń będących w kolizji.

Ponadto w przypadku:

- a) zmiany rzędnych wysokościowych terenu,
 - b) zmiany geometrii jezdni,
 - c) zmiany technologii wykonania jezdni
- niniejsze warunki tracą swoją ważność.

1. Miejsce występującej kolizji: ul. Zamkowa w Lublinie.

2. Urządzenia wchodzące w kolizję z projektowaną budową:

2a. będące na majątku PGE Dystrybucja S.A. Oddział Lublin

- projektowana stacja transformatorowa,
- linia kablowa SN typu XRUHAKXs 3x1x120mm² relacji stacja transformatorowa K-91 + stacja transformatorowa K-927,
- linia kablowa SN typu XRUHAKXs 3x1x120mm² relacji stacja transformatorowa K-12 + stacja transformatorowa K-91,
- linia kablowa SN typu XRUHAKXs 3x1x120mm² relacji stacja transformatorowa K-300 + stacja transformatorowa K-387,
- linia kablowa nN typu YAKY 4x240mm² relacji stacja transformatorowa K-91 + stacja transformatorowa K-12,
- linia kablowa nN typu YAKY 4x240mm² relacji stacja transformatorowa K-91 + złącze kablowe ZK Nr I ul. Podwale 15,
- linia kablowa nN typu YAKY 4x240mm² relacji stacja transformatorowa K-12 + złącze kablowe ZK ul. Grodzka 23,
- linia kablowa nN typu YAKY 4x240mm² relacji stacja transformatorowa K-12 + złącze kablowe ZK ul. Podwale / ul. Grodzka,

DrogMost Lubelski
Spółka z o.o.

Za zgodność z oryginałem

2011-11-14

Sprawę prowadzi Wydział TU, inż. Słaboszewski Tomasz, tel. 081 445 11 47

PGE Dystrybucja Spółka Akcyjna z siedzibą w Lublinie 20-345 Lublin, ul. Gołębia 21A, NIP: 5457652255, wpisana do KRS 0000000000, prowadzona przez Sąd Rejonowy Lublin-Miasto w Lublinie z siedzibą w Świszku, VI Wydział Gospodarki Gospodarczej KRS 0000000000, z siedzibą w Lublinie 20-071 Lublin, ul. Wojska 12, z siedzibą zarządcy i kapitału wpłaconego 9 730 742 890 zł, www.pgedystrybucja.pl

PROJEKTANT

mgr inż. Krzysztof Gąsior
upr. bud nr LUB/0156/PWOM/08

do projekt. i kier. rob. bud. bez ogranicz. w spec. Most.
(Ustawa z dn. 7.07.1994 Prawo Bud. Dz.U. z 2006
nr 156 pozycja. 1118 i RMTB z dn. 28.04.2006
Dz.U. z 2006 nr 83 poz. 578)

- linia kablowa nN typu YAKY 4x120mm² relacji złącze kablowe ZK Nr 1 ul. Podwale 15 ÷ złącze kablowe ZK ul. Podwale / ul. Grodzka,
 - linia kablowa nN typu YAKY 4x120mm² relacji złącze kablowe ZK ul. Grodzka 36 ÷ złącze kablowe ZK ul. Grodzka 36a,
 - linia kablowa nN typu YAKY 4x120mm² relacji złącze kablowe ul. Grodzka 36a ÷ złącze kablowe ZK ul. Kowalska 21,
 - linia kablowa nN typu YAKY 4x240mm² relacji stacja transformatorowa K-12 ÷ złącze kablowe ZK 1 (kierunek do stacji transformatorowej K-91),
 - linia kablowa oświetlenia drogowego typu YAKY 4x35mm² relacji szafka oświetlenia drogowego SzO 12 ÷ złącze kablowe Nr 133 ÷ Nr 135 ÷ Nr 136 ÷ Nr 137 - Nr 138 ÷ Nr 139 ÷ Nr 140.
3. W celu usunięcia przewidywanej (występującej) kolizji należy:
- a) dokonać przebudowy urządzeń elektroenergetycznych po trasach bezkolizyjnych, ogólnodostępnych,
 - b) wykonać dokumentację projektową na wymaganą przebudowę łącznie z pozwoleniem na budowę,
 - c) dokumentację projektową uzgodnić w ZE Lublin – Miasto ul. Wolska 12,
4. powyższe wykonać zgodnie z obowiązującymi przepisami.
5. Szczegóły techniczne uzgodnić na etapie projektowania w ZE Lublin – Miasto.
6. Ważność warunków określa się na 2 lata licząc od daty ich wydania.
7. Od niniejszych warunków przebudowy służy prawo wniesienia odwołania do Zarządu LUBZEL DYSTRYBUCJA S.A. Oddział Lublin z siedzibą w Lublinie ul. Garbarska 21A w terminie 7 dni od daty otrzymania.

Niniejsze Warunki Techniczne Usunięcia Kolizji bez zawartej umowy na przebudowę nie stanowią podstawy do rozpoczęcia realizacji prac projektowych i budowlano-montażowych.

INŻYNIER
inż. **Utrzymanie Sieci Elektroenergetycznych**
[Podpis]
inż. Tomasz Wabuszewski

PGE Dystrybucja S.A.
Oddział Lublin
Zakład Energetyczny Lublin-Miasto
Kierownik ds. Technicznych
Krzysztof Kempka
zatwierdził:

DrogMost Lubelski
Spółka z o.o.
Za zgodność z oryginałem
Lublin, dn. **2011-11-14**

PROJEKTANT
mgr inż. **Krzysztof Gnyp**
upr. bud nr LUB/0156/PWOM/08
do projekt. i kier. rob. bud. bez ogran. w spec. Most.
(Ustawa z dn. 7.07.1994 Prawo Bud Dz.U. z 2006
nr 156 pozycja. 1418 i RMTIB z dn. 28.04.2006
Dz.U. z 2006 nr 83 poz. 578)

Lublin, 02 sierpień 2011 r.

31

9. Szczegółowe dane techniczne potrzebne do opracowania projektu dotyczące kanalizacji i kabli miedzianych zostaną udostępnione w Dziale Zarządzania Zasobami Sieci w Lublinie przy ul. Chodźki 10 (sprawę prowadzi Marek Rodak tel. 81 7181452).
10. Wszystkie prace związane z infrastrukturą telekomunikacyjną należy wykonywać zgodnie z obowiązującymi przepisami techniczno – budowlanymi oraz zatwierdzonym i uzgodnionym z TP S.A. projektem, pod ścisłym nadzorem przedstawicieli służb technicznych TP S.A.
11. Na etapie opracowywania projektu wykonawczego w przypadku stwierdzenia, w trakcie wizji lokalnej, występowania w kanalizacji telekomunikacyjnej kabli należących do innych operatorów należy wystąpić do poszczególnych firm o wydanie technicznych warunków przebudowy kabli będących ich własnością.
12. Koszty projektu, przebudowy oraz zabezpieczenia doziemnych urządzeń teletechnicznych wynikające z naruszenia lub konieczności zmian stanu dotychczasowego urządzeń liniowych przy zachowaniu dotychczasowych właściwości użytkowych i parametrów technicznych oraz strat wynikłych z tytułu awarii związanych z przebudową pokrywa naruszający stan istniejący.
13. Roboty budowlano – montażowe należy zlecić wyłącznie firmie specjalizującej się w robotach teletechnicznych, która posiada udokumentowane doświadczenie w budownictwie telekomunikacyjnym. Jednocześnie do wykonania prac budowlanych branży telekomunikacyjnej rekomendujemy firmy:
 - Firma Partnerska "ELMO - Siedlce", (Zelków Kolonia ul. Akcyjowa 1, 08 - 110 Siedlce tel. 25 643 60 75), która kompleksowo konserwuje infrastrukturę telekomunikacyjną stanowiącą własność TP, posiada certyfikaty ISO 9001 gwarantujące wysoką jakość prac oraz duże doświadczenie w prowadzeniu prac telekomunikacyjnych.
 - Firma "RELACOM" Sp. z o.o. (33-300 Nowy Sącz ul. Lwowska 220 tel. 18 441 01 72), która prowadzi zadania inwestycyjne na rzecz TP S.A, posiada certyfikaty ISO 9001 gwarantujące wysoką jakość prac oraz duże doświadczenie w prowadzeniu prac telekomunikacyjnych.
14. Dla prac polegających na przebudowie obiektów budowlanych linii telekomunikacyjnych należy powołać Inspektora Nadzoru zgodnie rozporządzeniem Ministra Infrastruktury Dz.U.Nr138 poz. 1554, § 2.1 punkt 12 z dnia 04 grudnia 2001r. oraz z wymogami ustawy Prawo Budowlane art. 18 punkt 1-5.
15. Przed rozpoczęciem prac przy i na urządzeniach telekomunikacyjnych Inwestor ma obowiązek pisemnie wystąpić, przynajmniej z 30 dniowym wyprzedzeniem, o wyznaczenie upoważnionego przedstawiciela TP S.A. celem sprawowania nadzoru nad prowadzonymi robotami i ochroną sieci teletechnicznej. Pismo należy kierować na poniższy adres:

Telekomunikacja Polska
Region Operacyjnego Utrzymania Sieci i Usług w Krakowie
Dział Utrzymania Sieci
ul. Chodźki 10
tel. 81 7181132, fax. 81 7402449

Zgłoszenie powinno zawierać m.in.:

- informacje o wykonawcy robót,
- certyfikat jakości z serii ISO 9000,
- referencje wydane przez TP S.A. lub innych operatorów telekomunikacyjnych, w zakresie wykonywania prac o zbliżonym charakterze i zakresie rzeczowym,

DrogMost Lubelski
Spółka z o.o.

Za zgodność z oryginałem

2011-11-14

Lublin, dn.

PROJEKTANT

mgr inż. Krzysztof Gnyp

upr. bud nr LUB/0156/PWOM/08

do projekt. i kier. rob. bud. bez ogran. w spec. Most.

(Ustawa z dn. 7.07.1994 Prawo Bud Dz.U. z 2006

nr 156 pozycja. 1418 i RMTiB z dn. 28.04.2006

Dz.U. z 2006 nr 89 poz. 578)

- wpis w rejestrze lub ewidencji Wykonawcy o przedmiocie działalności obejmującym "roboty związane z budową linii telekomunikacyjnych i elektroenergetycznych" (42.22.Z wg PKD 2007),
- wykaz robót związanych z budową lub przebudową sieci, realizowanych przez wnioskującego Wykonawcę w okresie ostatnich 24 miesięcy,
- uprawnienia kierownika budowy oraz aktualny wpis do Izby Inżynierów,
- harmonogram robót,
- jeden komplet dokumentacji projektowej (wraz z kopią zatwierdzenia projektu przez TP S.A. oraz kopią pozwolenia na budowę),
- inne dokumenty określone na etapie projektowania.

TP S.A. zastrzega sobie prawo do odmowy wydania zgody na prowadzenie prac, gdy w przypadku robót związanych z budową lub przebudową sieci, realizowanych na zlecenie TP S.A. przez wnioskującego wykonawcę w okresie 24 miesięcy, jakość wykonywanych prac została zakwestionowana przez zlecającego.

16. Zakończone prace związane z przebudową infrastruktury TP S.A. należy zgłosić do odbioru zgodnie z ustawą Prawo Budowlane z dnia 07.07.1994r. art. 3 pkt 14, co najmniej 14 dni przed planowanym odbiorem;
17. Niniejsze warunki techniczne ważne są przez okres 12 miesięcy od dnia ich wydania.

Z poważaniem

Z up. Dyrektora Regionu Operacyjnego
Utrzymania Sieci i Usług w Krakowie



Grzegorz Solis

Kierownik

Działu Zarządzania Zasobami Sieci

DrogMost Lubelski
Spółka z o.o.
Za zgodność z oryginałem
Lublin, dn. **2011-11-14**

PROJEKTANT
mgr inż. Krzysztof Gnyp
upr. bud nr LUB/0156/PWOM/08
do projekt. i kier. rob. bud. bez ogran. w spec. Most.
(Ustawa z dn. 7.07.1994 Prawo Bud Dz.U. z 2006
nr 156 pozycja 1118 i RMTiB z dn. 28.04.2006
Dz.U. z 2006 nr 83 poz. 578)

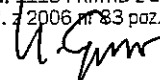



Karpacka Spółka Gazownictwa sp. z o.o.
Oddział Zakład Gazowniczy w Lublinie
ul. Diamentowa 15, 20-471 Lublin
tel. 081 445 21 00, faks 081 445 21 33

Dział Eksploatacji
tel. 081 445 22 30, 445 22 48
faks 081 445 22 50

DrogMost Lubelski
PRACOWNIA PROJEKTOWA
ul. Wrołkowska 1b
20-469 Lublin

Wasz znak: DM-011/11/P-0253/11
Nasz znak: KSGIV/OTE/68c/021/11

Lublin, 13.07.2011 r.

Dot. przebudowy istniejącej infrastruktury gazowniczej w związku z planowaną modernizacją ul. Zamkowej w Lublinie

W odpowiedzi na pismo DM-011/11/P-0253/11 z dnia 28.06.2011 w sprawie planowanej przebudowy ul. Zamkowej (na odcinku od Bramy Grodzkiej do końca wiaduktu) w Lublinie wraz z obiektami towarzyszącymi (schody, mury oporowe oraz infrastruktura techniczna) – Karpacka Spółka Gazownictwa sp. z o.o. w Tarnowie Oddział Zakład Gazowniczy w Lublinie informuje, że zlokalizowana w tym rejonie sieć gazowa niskiego ciśnienia planowana jest do przebudowy.

Planujemy przebudowanie infrastruktury gazowniczej, zaznaczonej na podkładzie mapowym jako A-B-C, w ramach inwestycji własnych OZG Lublin w 2012 roku. W związku z tym prosimy o szczegółowe informacje na temat realizowanej inwestycji drogowej - czyli podanie planowanego terminu remontu oraz obecnej fazy realizacji tej inwestycji. Jeśli procedura przetargowa na to zadanie została już zakończona proszę podać dane firmy wykonawczej, która będzie realizowała tę inwestycję. Wskazane jest także przekazywanie nam na bieżąco informacji o postępach tego zadania.

Dane te umożliwią nam właściwe zaplanowanie i przygotowanie naszej inwestycji oraz skoordynowanie robót z realizowaną modernizacją ul. Zamkowej

Do wiadomości:

- UM Lublin, Wydział Dróg i Mostów
ul. Wieniawska 14, 20-071 Lublin
- RDG Lublin w e
- OTI w e
- OTE a/a

Z poważaniem

DrogMost Lubelski
Spółka z o.o.
Za zgodność z oryginałem
2011-11-14
Lublin, dn.

PROJEKTANT
mgr inż. Krzysztof Gnyp


Z-ca DYREKTORA
dz. Ekonomiczno-Finansowych
do projekt. i kier. rob. bud. bez ogran. w spec. Most.
(Ustawa z dn. 7.07.1994 Prawo Bud Dz.U. z 2006
nr 156 pozycja. 1118 i RMTB z dn. 28.04.2006
Dz.U. z 2006 nr 83 poz. 578)

W PŁYNE
DrogMost Lubelski

Karpacka Spółka Gazownictwa sp. z o.o. w Tarnowie, ul. Witosa 7, 33-100 Tarnów
Oddział Zakład Gazowniczy w Lublinie, ul. Diamentowa 15, 20-471 Lublin
KRS 0000043574, Sąd Rejonowy dla Krakowa-Grodzkiego, XII Wydział Gospodarczy KRS
NIP 553 07 45 349 REGON 552484171 00055 Kapitał Zakładowy 1 484 953 000 zł
www.kogaz.pl

dn. 2011-07-19

l. dz. 253

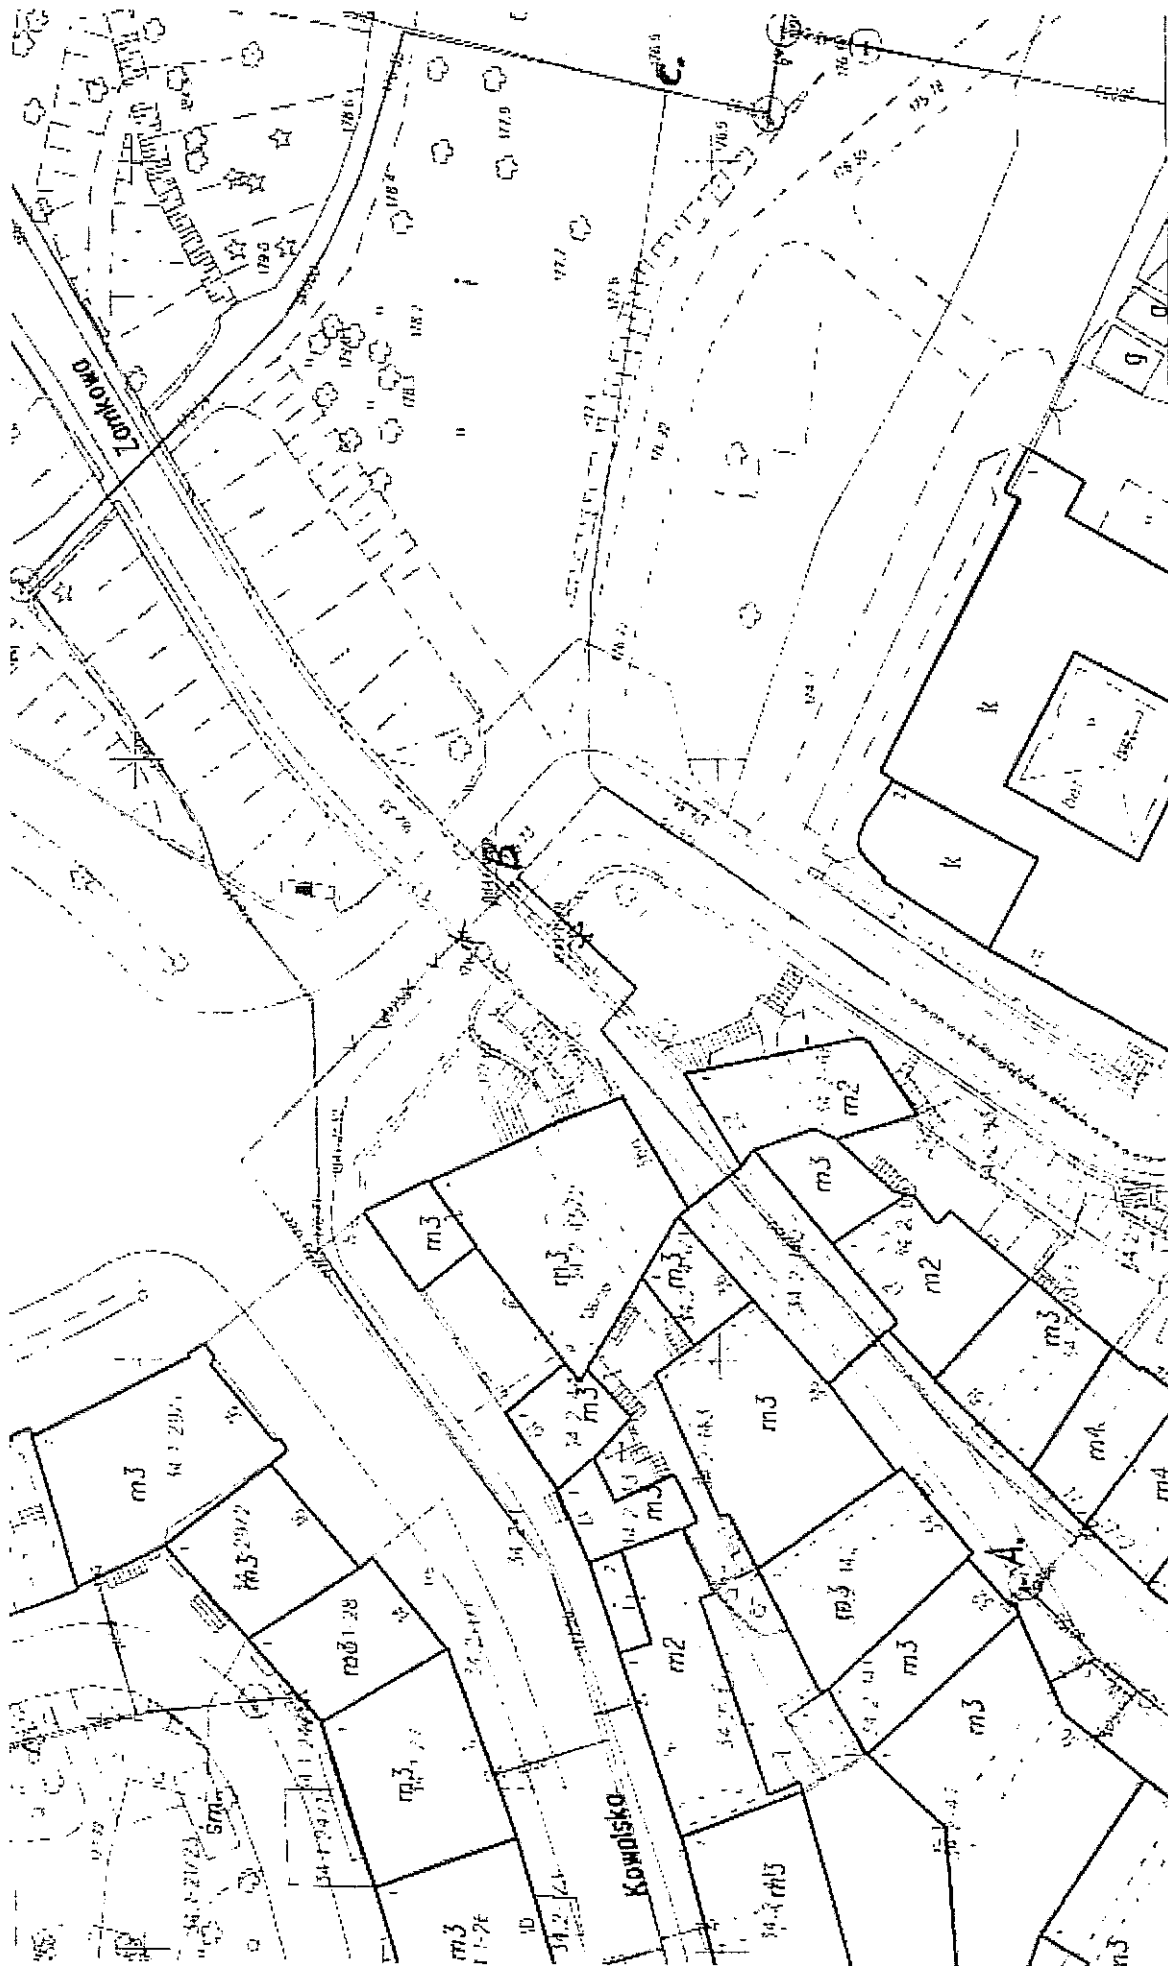

PROJEKTANT
mgr inż. Krzysztof Gnypp
upr. bud nr LUB/0156/PWOM/08
Jako projekt. i kier. rob. bud. bez ograniczeń w spec. Mośc.
(Ustawa z dn. 7.07.1994. Prawo Bud. Dz. U. z 2006
nr 156 pozycja 1116) RM/TB z dn. 28.04.2006
Data z 2006 r. 102. 47.41

DrogMost Lubelski
Spółka z o.o.
Za zgodność z oryginałem
Lublin, dn. 2011-11-14.



LUBELSKIE PRZEDSIĘBIORSTWO ENERGETYKI CIEPŁEJ

Spółka z ograniczoną odpowiedzialnością

20-022 Lublin • ul. Puławska 28 • tel. centrala 81 741 00 72 • fax 81 741 01 38
http://www.lpec.pl • e-mail: info@lpec.pl

REGON 430980913 • NIP 712-01-50-496

Kapitał zakładowy 102 225 000 00 PLN • Sąd Rejonowy Lublin-Wschód w Lublinie z siedzibą w Świdniku
VI Wydział Gospodarczy Krajowy Rejestr Sądowy • KRS 000050205
PKO BP S.A. ROK Lublin nr 75 1020 3176 0000 5307 0063 5615
BOS S.A. D. Lublin nr 61 1540 1144 2301 6400 1212 3001 • Bank Millennium S.A. nr 65 1160 2202 0000 0000 6370 1584



ZARZĄD - SEKRETARIAT
ul. Puławska 28
tel. 81 741 25 10
fax 81 741 21 38



DZIAŁ OBSŁUGI ZARZĄDU
ul. Puławska 28
tel. fax 81 740 24 63

PRZYGOTOWIE Ciepłej
ul. Ceramicy 3
tel. 693
tel. fax 81 740 73 37

DZIAŁ OBSŁUGI KLIENTA
ul. Puławska 28
tel. 81 741 02 37

DZIAŁ PROJEKTOWY
ul. Puławska 28
tel. 81 452 03 82

DZIAŁ STRATEGICZNY
ul. Puławska 28
tel. 81 452 03 15

DZIAŁ SIĘCI
ul. Puławska 28
tel. 81 740 35 17

DZIAŁ EKSPLOATACJI
ul. Puławska 28
tel. 81 452 03 25
fax 81 746 71 11

DZIAŁ LOGISTYKI
ul. Puławska 28
tel. 81 452 04 17
fax 81 741 04 57

DZIAŁ PLANOWANIA
I NADZORU ROBÓT
ul. Puławska 28
tel. 81 452 03 38

SERWIS CIEPŁOWNICZY
ul. Ceramicy 3
tel. 81 462 45 60
fax 81 746 73 56



DrogMost Lubelski Sp. z o.o.

ul. Zaciszna 16

20-415 Lublin

TZ - 41-045 /11

Data: 13.11.2011

Dotyczy: Przebudowa ul. Zamkowej.

W nawiązaniu do Państwa pisma, DM-011/11/P-0254/11 z dnia 28.06.2011 w związku z planowaną przebudową ul. Zamkowej, Lubelskie Przedsiębiorstwo Energetyki Ciepłej Sp. z o.o. informuje, że odcinek sieci ciepłowniczej pod wiaduktem ul. Zamkowej jest zaplanowany do przebudowy w 2013 r.

Sieć zostanie wykonana w technologii stalowych rur preizolowanych, a ich średnica zostanie zmniejszona na 2Dn65. Nie jest również wykluczona zmiana trasy rurociągów. Wobec powyższego wskazane jest skoordynowanie prac projektowych oraz kompleksowa przebudowa uzbrojenia podziemnego w rejonie wiaduktu ul. Zamkowej.

Proponujemy zatem, żeby w przypadku konieczności wcześniejszego wykonania nowej nawierzchni nad siecią ciepłowniczą, dokonać przebudowy naszych rurociągów do układu docelowego, co pozwoli uniknąć jej ponownego rozkopywania. Odcinek sieci ciepłowniczej pod wiaduktem I na Placu Zamkowym jest przewidziany do wymiany w ramach dużego zadania, które zostało zgłoszone do finansowania z udziałem środków unijnych i obecnie nie ma już możliwości przyspieszenia terminu jego całkowitego zaprojektowania i realizacji. Jedynym rozwiązaniem jest wykonanie odrębnego projektu przebudowy odcinka kolidującego z pracami remontowymi w ul. Zamkowej, w ramach prac projektowych realizowanych przez Państwa Spółkę LPEC Sp. z o.o. że swej strony deklaruje wykonanie przebudowy kolizyjnego odcinka sieci ciepłowniczej, na swój koszt i we wskazanym czasie.

Wiceprezes Zarządu

Prezes Zarządu

Fawst Okupa

Lech Kozłowski

Otrzymują:

1 x Adresat + załącznik

1 x Urząd Miasta Lublin, Zarząd Dróg i Mostów 20-071 Lublin

1 x TP

1 x TZ-3, a/a

PROJEKTANT

mgr inż. Krzysztof Gnyp

upr. bud nr LUB/0156/PWOM/08

do projekt. i kier. rob. bud. bez ogran. w spec. Most.

(Ustawa z dn. 7.07.1994 Prawo Bud. Dz. U. z 2006

nr 156 pozycja, 1118 i RMTB z dn. 28.04.2006

Dz. P. z 2006 nr 83 poz. 578)

DrogMost Lubelski

Spółka z o.o.

Za zgodność z oryginałem

Lublin, dn. 2011-11-14

DrogMost Lubelski

Spółka z o.o.

Za zgodność z oryginałem
spułka z o.o.

Lublin, dn: 2011-11-14

PROJEKTANT

mgr inż. Krzysztof Gnypl

upr. bud nr LUB/01/0156/PWOM/08
do projekt. i kier. rob. bud. bez ogran. w spec. Most.
(Ustawa z dn. 7.7.1994 Prawo Bud Dz.U. z 2006
nr 156 pozycja 1116 i 1171 MTB z dn. 28.04.2006
Dz.U. z 2006 nr 58 poz. 578)

Lubelski Wojewódzki
Konserwator Zabytków
ul. Archidiakońska 4
20-113 Lublin
tel./fax 532-90-35, 532-59-37

Pan
inż. Eugeniusz Janicki
Dyrektor Zarządu Dróg i Mostów
ul. Wieniawska 14
20-071 Lublin

Nasz znak:
IN.5142. 373. /L.2011

Data:
2011-11-30

Sprawa: wydanie pozwolenia na przebudowę ulicy Zamkowej (na odcinku od Bramy Grodzkiej do końca wiaduktu) w obrębie zespołu urbanistycznego miasta Lublina wpisanego do rejestru zabytków woj. lubelskiego pod nr A/153

DECYZJA

Na podstawie art. 6 ust. 1 pkt 1 lit. b, art. 7 pkt 1, art. 36 ust 1 pkt 11 i ust 3, art. 89 pkt 2, art. 93 ust 1 ustawy z dnia 23 lipca 2003 r o ochronie zabytków i opiece nad zabytkami /Dz.U. Nr 162 poz. 1568, z późn.zm./, § 19 Rozporządzenia Ministra Kultury i Dziedzictwa Narodowego z dnia 27 lipca 2011 r. w sprawie prowadzenia prac konserwatorskich, prac restauratorskich, robót budowlanych, badań konserwatorskich, badań architektonicznych i innych działań przy zabytku wpisanym do rejestru zabytków oraz badań archeologicznych (Dz.U. Nr 165, poz. 987) oraz art. 104 Kpa, po rozpatrzeniu wniosku złożonego przez Zarząd Dróg i Mostów w Lublinie w dniu 15 listopada 2011 r.

Lubelski Wojewódzki Konserwator Zabytków

o r z e k a :

wydać pozwolenie na przebudowę ulicy Zamkowej (na odcinku od Bramy Grodzkiej do końca wiaduktu) w w zakresie i w sposób określony w „Dokumentacji projektowej przebudowy ulicy Zamkowej w Lublinie wraz z wiaduktami (na odcinku od Bramy Grodzkiej do końca wiaduktu) wraz z obiektami towarzyszącymi: schody, mury oporowe i murki” – główny projekt mgr inż. Grzegorz Zieliński (DrogMost LUBELSKI Sp. z o.o., Lublin, listopad 2011)

Pozwolenie jest ważne do 31 grudnia 2015 r.

Uzasadnienie:

Planowana inwestycja znajduje się obszarze zespołu urbanistycznego Lublina wpisanego do rejestru zabytków woj. lubelskiego pod nr A/153. W związku z tym, na podstawie art. 36 ust. 1 pkt 11 ustawy o ochronie zabytków i opiece nad zabytkami, wprowadzanie zmian w wyglądzie elementów chronionego obszaru wymaga pozwolenia Lubelskiego Wojewódzkiego Konserwatora Zabytków. Objęte niniejszą decyzją roboty związane są z remontem i przebudową ulicy Zamkowej w Lublinie wraz z wiaduktami (na odcinku od Bramy Grodzkiej do końca wiaduktu) oraz z obiektami towarzyszącymi: schodami, murami oporowymi i balustradami – w nawiązaniu do rozwiązań zastosowanych w 1996 r. Projekt uwzględnia dodatkowo budowę szaletu miejskiego w skarpie pod wiaduktem – co stanowi przedmiot odrębnego postępowania na podstawie pełnobrańowej dokumentacji. W przedłożonym projekcie uwzględniono wykonanie nowej nawierzchni ulicy z kostki granitowej na remontowanym odcinku ulicy Zamkowej. Biorąc powyższe pod uwagę przy przebudowie kolejnego fragmentu ulicy oraz placu w otoczeniu zamku należy zastosować analogiczną nawierzchnię. Zastosowane rozwiązania nie naruszają chronionych wartości zespołu urbanistycznego Lublina, w związku z czym orzeczono jak w sentencji.

**Podczas prowadzenia prac ziemnych związanych z przedmiotową inwestycją w przypadku ujawnienia przedmiotu, który posiada cechy zabytku (np. fragmenty naczyń glinianych, szklanych, kafli, fragmenty konstrukcji murowanych, drewnianych itp.) osoby prowadzące roboty budowlane i ziemne, zgodnie z art. 32.1 ustawy z dnia 23 lipca 2003 r. o ochronie zabytków i opiece nad zabytkami, obowiązane są wstrzymać wszelkie roboty mogące uszkodzić lub zniszczyć odkryty przedmiot, a także zabezpieczyć go i miejsce jego odkrycia oraz niezwłocznie zawiadomić właściwego konserwatora zabytków, lub – gdy nie jest to możliwe – właściwego wójta (burmistrza, prezydenta miasta).*

mgr inż. Krzysztof Gnyp
upr. bud nr LUB/0156/PWOM/08
do projekt. i kier. rob. bud. bez ogran. w spec. Most
(Ustawa z dn. 7.07.1994 Prawo Bud Dz.U. z 2003
nr 156 pozycja 1118 i PWTB z dn. 28.04.2006
Dz.U. z 2006 nr 87 poz. 578)

DrogMost Lubelski
Spółka z o.o.
Za zgodność z oryginałem
Lublin, dn. 2011-12-01

P o u c z e n i e:

Pozwolenie niniejsze może być cofnięte lub zmienione w trybie przewidzianym art. 47 ustawy z dnia 23 lipca 2003 r. o ochronie zabytków i opiece nad zabytkami, w razie ujawnienia, po jego wydaniu nowych okoliczności, które mogą mieć wpływ na zakres prowadzenia wskazanych w pozwoleniu prac lub innych działań.

Na podstawie art. 127 § 1 i 2, art. 129 § 1 i 2 Kpa od decyzji niniejszej przysługuje odwołanie do Ministra Kultury i Dziedzictwa Narodowego w terminie 14 dni od daty doręczenia decyzji za pośrednictwem Lubelskiego Wojewódzkiego Konserwatora Zabytków w Lublinie.

Załącznik 1

Do wiadomości:

1. Urząd Miasta Lublin
Wydział Inwestycji i Remontów
20-117 Lublin, ul. Podwale 3
2. a/a



Z up. Lubelskiego Wojewódzkiego
Konserwatora Zabytków
mgr Dariusz Kopciowski
Główny Specjalista

PROJEKTANT
mgr inż. Krzysztof Gnyp
upr. bud nr LUB/0156/PWOM/08
Jako projekt. i kier. rob. bud. bez ogran. w spec. Most
(Ustawa z dn. 7.07.1994 Prawo Bud Dz.U. z 2006
nr 156 pozycja. 1718 i RMNB z dn. 28.04.2006
Dz.U. z 2006 nr 84 poz. 578)

DrogMost Lubelski
Spółka z o.o.
Za zgodność z oryginałem
Lublin, dn. 2011-12-01

C. Kserokopie uprawnień budowlanych i zaświadczeń.

Lublin, dnia 20 grudnia 2001 r.

Znak: ABU.OU.7342/105/2001

DECYZJA

Na podstawie art. 12 ust. 3 i 4, art. 13 ust. 1 pkt. 1, ust. 2 i 4, art. 14 ust. 1 pkt. 2, ust. 3 pkt. 1 i ust. 4 ustawy z dnia 7 lipca 1994 r. – Prawo budowlane /tekst jednolity w Dz.U.00.106.1126/ oraz § 3 ust. 1, § 4 ust. 2 rozporządzenia Ministra Gospodarki Przestrzennej i Budownictwa z dnia 30 grudnia 1994 r. w sprawie samodzielnych funkcji technicznych w budownictwie /Dz.U.95.8.38/, w związku z art. 104 § 1 i 2 KPA /tekst jednolity w Dz.U.00.98.1071 z późn. zmianami/ - po rozpatrzeniu wniosku Pana Grzegorza Zielińskiego z dnia 05 października 2001 r., wobec złożenia egzaminu z wynikiem pozytywnym-

Pan Grzegorz ZIELIŃSKI
magister inżynier

ur. dnia 29 grudnia 1969 r. w Lublinie

otrzymuje

UPRAWNIENIA BUDOWLANE

Nr ewid. 451/Lb/2001

**do projektowania bez ograniczeń
w specjalności konstrukcyjno-budowlanej**

Uzasadnienie

Przeprowadzone postępowanie administracyjne wykazało, że Pan Grzegorz Zieliński:

1. Ukończył studia wyższe magisterskie na kierunku Budownictwo w zakresie dróg, ulic i lotnisk, przez co spełnił warunki w zakresie przygotowania zawodowego i wymaganej praktyki niezbędnej do uzyskania uprawnień budowlanych w w/w specjalności;
2. Złożył egzamin z wynikiem pozytywnym.

Wobec powyższego, decyzją niniejszą postanowiono jak na wstępie.

Od decyzji niniejszej służy wniesienie odwołania do Głównego Inspektora Nadzoru Budowlanego w Warszawie, za pośrednictwem Wojewody Lubelskiego w terminie 14 dni od daty doręczenia decyzji.


Otrzymują:

1. Pan Grzegorz Zieliński
ul. Orlika Rückemana 4/47
20-244 Lublin
2. Główny Inspektor Nadzoru Budowlanego
3. aa



DrogMost Lubelski
Spółka z o.o.
Za zgodność z oryginałem
Lublin, dn. ...2011...11...1...4

PROJEKTANT
mgr inż. Krzysztof Gnyp
upr. bud nr LUB/0156/PWOM/08
do projekt. i kier. rob. bud. bez ogran. w spec. Most.
(Ustawa z dn. 7.07.1994 Prawo Bud Dz.U. z 2006
nr 156 pozycja. 1118 i RMTB z dn. 28.04.2006
Dz.U. z 2006 nr 83 poz. 578)

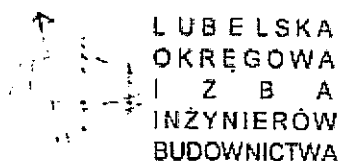

Lublin, dnia 10 grudnia 2008 r.

LOIB.OKK.7132/81/08

DECYZJA

Na podstawie art. 24 ust. 1 pkt 2 ustawy z dnia 15 grudnia 2000 r. o samorządach zawodowych architektów, inżynierów budownictwa oraz urbanistów (Dz. U. z 2001 r. Nr 5 poz. 42, ze zm.), art. 12 ust. 3, art. 13 ust. 1 pkt 1, art. 14 ust. 1, pkt 2a ustawy z dnia 7 lipca 1994 r. Prawo budowlane (tekst jednolity Dz. U. z 2006 r. Nr 156, poz. 1118 z późn. zm.), § 12 pkt. i § 18 ust. 1 pkt 1 i 2 rozporządzenia Ministra Transportu i Budownictwa z dnia 28 kwietnia 2006 r. w sprawie samodzielnych funkcji technicznych w budownictwie (Dz. U. z 2006 r. Nr 43, poz. 578), oraz art. 104 § 1 Kodeksu postępowania administracyjnego (Dz. U. z 2000 r. Nr 98, poz. 1071 z późn. zm.):

stwierdzamy, że:

Pani Bernadeta ZACHWIEJA - GNYP

magister inżynier

urodzona dnia 14 września 1977 r. w Nowym Jargu

otrzymuje

UPRAWNIENIA BUDOWLANE

Nr ewid. LUB/0212/POOD/08

*do projektowania bez ograniczeń
w specjalności drogowej*

UZASADNIENIE

W związku z uwzględnieniem w całości zgłoszenia strony, na podstawie art. 107 § 4 K.p.a. odstępuje się od uzasadnienia decyzji. Zakres nadanych uprawnień budowlanych wskazano na odwrocie decyzji.

Pouczenie:

1. Zgodnie z art. 12 ust. 7 w/w ustawy Prawo budowlane podstawę do wykonywania samodzielnych funkcji technicznych w budownictwie stanowi wpis, w drodze decyzji, do centralnego rejestru Głównego Inspektora Nadzoru Budowlanego oraz wpis na listę członków właściwej izby samorządu zawodowego, potwierdzony zaświadczeniem wydanym przez tę izbę, z określonym w nim terminem ważności.
2. Od decyzji niniejszej służy odwołanie do Krajowej Komisji Kwalifikacyjnej Polskiej Izby Inżynierów Budownictwa w Warszawie, za pośrednictwem Okręgowej Komisji Kwalifikacyjnej Lubelskiej Okręgowej Izby Inżynierów Budownictwa w Lublinie, w terminie czterech tygodni od dnia jej doręczenia.

Skład orzekający Okręgowej Komisji Kwalifikacyjnej:


mgr inż. Jerzy Kasperk

mgr inż. Jerzy Flork

mgr inż. Edward Wilczepolski

Otrzymują

1. Pani Bernadeta Zachwieja-Gnyp
Słuczynice Kolonia 45B,
23-114 Jabłonna
2. Główny Inspektor
Nadzoru Budowlanego
3. a/a

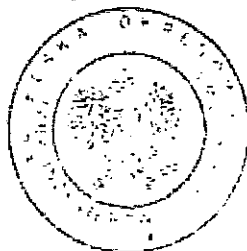

DrogMost Lubelski
Spółka z o.o.

Za zgodność z oryginałem

2011-11-14

Lublin, dn.

PROJEKTANT

mgr inż. Krzysztof Gnyp

upr. bud nr LUB/0156/PWOM/08

10 projekt. i kier. rob. bud. bez ogran. w spec. Most.
(Ustawa z dn. 7.07.1994 Prawo Bud. Dz.U. z 2006
nr 156 pozycja. 1118 i RMTIB z dn. 28.04.2006
Dz.U. z 2006 nr 83 poz. 578)

**Szczegółowy zakres uprawnień
do projektowania bez ograniczeń
w specjalności drogowej**

Pani Bernadeta ZACHWIEJA - GNYP

I. Na mocy art. 12 ust. 1 pkt 1 i 5, art. 13 ust. 4 ustawy Prawo budowlane, w zakresie objętym wyżej wymienioną specjalnością, niniejsze uprawnienia stanowią podstawę do:


- a) projektowania, sprawdzania projektów architektoniczno-budowlanych w specjalności objętej niniejszymi uprawnieniami i sprawowania nadzoru autorskiego,
- b) sprawowania kontroli technicznej utrzymania obiektów budowlanych bez ograniczeń

II. Na mocy § 15 i § 18 ust. 1 pkt. 1 i 2 rozporządzenia Ministra Transportu i Budownictwa z dnia 28 kwietnia 2006 r. w sprawie samodzielnych funkcji technicznych w budownictwie / Dz. U. Nr 83, poz. 578 /, uprawnienia budowlane w specjalności drogowej bez ograniczeń uprawniają do projektowania obiektu budowlanego, takiego jak:

- 1) droga, w rozumieniu przepisów o drogach publicznych, z wyłączeniem drogowych obiektów inżynierskich oprócz przepustów;
- 2) droga dla ruchu i postoju statków powietrznych oraz przepust.
- 3) sporządzania projektu zagospodarowania działki lub terenu, w zakresie specjalności objętej niniejszymi uprawnieniami.

Przewodniczący
Składu Orzekającego OKK

mgr inż. Edward Wilczepolski

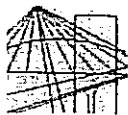

**LUBELSKA OKRĘGOWA IZBA INŻYNIERÓW BUDOWNICTWA
W LUBLINIE**

ul. Bursaki 19, 20-150 Lublin
tel./fax (081) 534-78-12

Prezident Izby Okręgowej
Lubelska Okręgowa Izba
Inżynierów Budownictwa
20-150 Lublin, ul. Bursaki 19
tel./fax 534-78-12

Lublin, dnia 2011-03-01

ZAŚWIADCZENIE

Pani Zachwieja- Gnyp Bernadeta nr ewidencyjny LUB/BD/0059/09

adres zamieszkania 23-114 Jabłonna m. Skrzynice Kolonia 45B

jest członkiem Lubelskiej Okręgowej Izby Inżynierów Budownictwa i posiada wymagane ubezpieczenie od odpowiedzialności cywilnej.

Niniejsze zaświadczenie jest ważne od 2011-04-01 do 2012-03-31


Kopię dołączono do akt osobowych.

DrogMost Lubelski
Spółka z o.o.
Za zgodność z oryginałem
Lublin, dn.2011-11-14

PROJEKTANT
mgr inż. Krzysztof Gnyp
upr. bud nr LUB/0156/PWOM/08

do projekt. i kier. rob. bud. bez ogran. w spec. Most.
(Ustawa z dn. 7.07.1994 Prawo Bud Dz.U. z 2006
nr 156 pozycja 1118 i BMTIB z dn. 28.04.2006
Dz.U. z 2006 nr 83 poz. 578)

Przewodniczący Rady
Lubelskiej Okręgowej
Izby Inżynierów Budownictwa
inż. Wojciech Skwarczyk

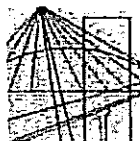

**LUBELSKA OKRĘGOWA IZBA INŻYNIERÓW BUDOWNICTWA
W LUBLINIE**

ul. Bursaki 19, 20-150 Lublin
tel./fax (081) 534-78-12

Piasek Izby Okręgowej
**Lubelska Okręgowa Izba
Inżynierów Budownictwa**
20-150 Lublin, ul. Bursaki 19
tel./fax 534-78-12

Lublin, dnia 2010-12-28

ZAŚWIADCZENIE

Pan Zieliński Grzegorz nr ewidencyjny LUB/BM/3441/02
adres zamieszkania 20-244 Lublin Orlika- Ruckemana 4/47
jest członkiem Lubelskiej Okręgowej Izby Inżynierów Budownictwa i posiada
wymagane ubezpieczenie od odpowiedzialności cywilnej.
Niniejsze zaświadczenie jest ważne od 2011-01-01 do 2011-12-31
Kopię dołączono do akt osobowych.

Przewodniczący Rady
Lubelskiej Okręgowej
Izby Inżynierów Budownictwa
inż. Wojciech Szewczyk



**LUBELSKA OKRĘGOWA IZBA INŻYNIERÓW BUDOWNICTWA
W LUBLINIE**

ul. Bursaki 19, 20-150 Lublin
tel./fax (081) 534-78-12

Piasek Izby Okręgowej
**Lubelska Okręgowa Izba
Inżynierów Budownictwa**
20-150 Lublin, ul. Bursaki 19
tel./fax 534-78-12

Lublin, dnia 2010-11-10


ZAŚWIADCZENIE

Pan Gnyp Krzysztof nr ewidencyjny LUB/BM/0320/09
adres zamieszkania 23-114 Jabłonna ul. Skrzynice-Kolonia 45b
jest członkiem Lubelskiej Okręgowej Izby Inżynierów Budownictwa i posiada
wymagane ubezpieczenie od odpowiedzialności cywilnej.
Niniejsze zaświadczenie jest ważne od 2010-12-01 do 2011-11-30
Kopię dołączono do akt osobowych.

Przewodniczący Rady
Lubelskiej Okręgowej
Izby Inżynierów Budownictwa
inż. Wojciech Szewczyk

DrogMost Lubelski
Spółka z o.o.
Za zgodność z oryginałem
Lublin, dn. 2011-11-14

PROJEKTANT
mgr inż. Krzysztof Gnyp
upr. bud nr LUB/0156/PWOM/08
do projekt. i kier. rob. bud. bez ogran. w spec. Most.
(Ustawa z dn. 7.07.1994 Prawo Bud Dz.U. z 2006
nr 156 pozycja 1118 i RMTiB z dn. 28.04.2006
Dz.U. z 2006 nr 83 poz. 578)

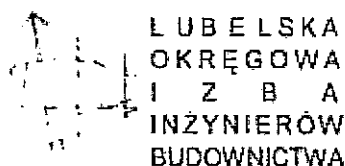

Lublin, dnia 10 grudnia 2008 r.

LOTB.OKK.7131/48 - 7132/180.08

DECYZJA

Na podstawie art. 24 ust. 1 pkt. 2 ustawy z dnia 15 grudnia 2000 r. o samorządach zawodowych architektów, inżynierów budownictwa oraz urbanistów (Dz. U. z 2001 r. Nr 3, poz. 41, z późn. zm.), art. 13 ust. 1 pkt. 1 i 2, art. 14 ust. 1 pkt. 2b ustawy z dnia 7 lipca 1994 r. Prawo budowlane (tekst jednolity Dz. U. z 2003 r. Nr 207, poz. 2016 z późn. zm.), § 12 § 19 ust. 1 i 2 rozporządzenia Ministra Transportu i Budownictwa z dnia 24 kwietnia 2006 r. w sprawie samodzielnych funkcji technicznych w budownictwie (Dz. U. z 2006 r. Nr 83, poz. 578) oraz art. 104 § 1 Kodeksu postępowania administracyjnego (Dz. U. z 2000 r. Nr 98, poz. 1071 z późn. zm.)

stwierdzamy, że

Pan Krzysztof GNYP

magister inżynier

urodzony dnia 5 stycznia 1977 r. w Biłgoraju

otrzymuje

UPRAWNIENIA BUDOWLANE

Nr ewidencyjny : LUB/0156/PWOM/08

*do projektowania i kierowania robotami budowlanymi bez ograniczeń
w specjalności mostowej*

UZASADNIENIE

W związku z uwzględnieniem w całości zadania strony, na podstawie art. 107, § 4 Kodeksu postępowania administracyjnego (Dz. U. z 2000 r. Nr 98, poz. 1071 z późn. zm.) odstępuje się od uzasadnienia decyzji

Zakres nadanych uprawnień budowlanych wskazano na odwrocie decyzji


POUCZENIE

1. Zgodnie z art. 12 ust. 7 w/w ustawy Prawo budowlane - podstawę do wykonywania samodzielnych funkcji technicznych w budownictwie stanowi wpis do centralnego rejestru Głównego Inspektora Nadzoru Budowlanego oraz wpis na listę członków właściwej izby samorządu zawodowego
2. Od niniejszej decyzji służy odwołanie do Krajowej Komisji Kwalifikacyjnej Polskiej Izby Inżynierów Budownictwa w Warszawie, za pośrednictwem Lubelskiej Okręgowej Izby Inżynierów Budownictwa w Lublinie w terminie 14 dni od daty jej doręczenia

Skład orzekający Okręgowej Komisji Kwalifikacyjnej

Członek

mgr inż. Jerzy Kasparek

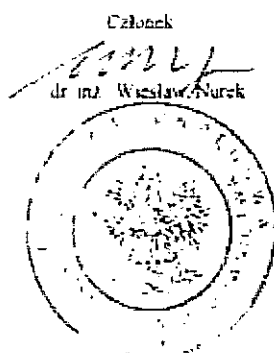

Przewodniczący

mgr inż. Edward Wilczepolski
DrogMost Lubelski
Spółka z o.o.
Za zgodność z oryginałem
Lublin, dn. 2011-11-14
PROJEKTANT
mgr inż. Krzysztof Gnyp
upr. bud nr LUB/0156/PWOM/08
to projekt. i kier. rob. bud. bez ogran. w spec. Most.
(Ustawa z dn. 7.07.1994 Prawo Bud. Dz. U. z 2006
nr 156 pozycja 1118 i RMIB z dn. 28.04.2006
Dz. U. z 2006 nr 83 poz. 578)

- 2 -

**Szczegółowy zakres uprawnień
do projektowania i kierowania robotami budowlanymi bez ograniczeń
w specjalności mostowej**

Pan Krzysztof GNYP

Na mocy art. 12 ust. 1 pkt 1 - 5, art. 13 ust. 3 i 4 ustawy z dnia 7 lipca 1994 r. - Prawo budowlane oraz § 15 i § 19 ust. 1 i 2 Ministra Transportu i Budownictwa z dnia 28 kwietnia 2006 r. w sprawie samodzielnych funkcji technicznych w budownictwie, niniejsze uprawnienia stanowią podstawę do:

- a/ projektowania, sprawdzania projektów architektoniczno- budowlanych w specjalności objętej niniejszymi uprawnieniami i sprawowania nadzoru autorskiego,
- b/ kierowania budową lub innymi robotami budowlanymi
- c/ kierowania wytwarzaniem konstrukcyjnych elementów budowlanych oraz nadzoru i kontroli technicznej wytwarzania tych elementów,
- d/ wykonywania nadzoru inwestorskiego,
- e/ sprawowania kontroli technicznej utrzymania obiektów budowlanych,

bez ograniczeń

- II. Na mocy § 15, § 19 ust. 1 i 2 i ust. 2 rozporządzenia Ministra Transportu i Budownictwa z dnia 28 kwietnia 2006 r. w sprawie samodzielnych funkcji technicznych w budownictwie / Dz. U. Nr 83, poz. 578 /, uprawnienia w specjalności mostowej bez ograniczeń uprawniają do: projektowania i kierowania robotami budowlanymi związanymi z obiektem budowlanym takim jak:

- 1/ drogowy obiekt inżynierski, w rozumieniu przepisów o drogach publicznych;
- 2/ kolejowy obiekt inżynierski: most, wiadukt, przepust, konstrukcja oporowa oraz nadziemne i podziemne przejście dla pieszych, w rozumieniu przepisów o warunkach technicznych, jakim powinny odpowiadać budowle kolejowe,
- 3/ do obliczania światła mostów i przepustów.
- 4/ do sporządzania projektu zagospodarowania działki lub terenu, w zakresie tej specjalności.

Przewodniczący
Składu Orzekającego OKK

mgr inż. Edward Włodarczyk

DrogMost Lubelski

Spółka z o.o.

Za zgodność z oryginałem

Lublin, dn. 2011-11-14

PROJEKTANT

mgr inż. Krzysztof Gnyp

upr. bud nr LUB/0156/PWOM/08

do projekt. i kier. rob. bud. bez ogran. w spec. Most
(Ustawa z dn. 7.07.1994 Prawo Bud Dz.U. z 2006
nr 156 pozycja. 1118 i RMTIB z dn. 28.04.2006
Dz.U. z 2006 nr 83 poz. 578)

U. Gnyp

Y 1198-0010. 1198-0010

NR 1198-0010. 1198-0010

W PRACOWNI

W Lublinie dnia 28 lutego 2011 r.

Nr. WZDP/22/906/upr.78/75.....

UPRAWNIENIA BUDOWLANE

Na podstawie art. 18 ustawy z dnia 31 stycznia 1961 r. Prawo
budowlane / Dz.U.nr.7 poz.46 / oraz § 14 rozporządzenia nr 195
Ministra Komunikacji z dnia 1 grudnia 1964 r. w sprawie upoważ-
nień budowlanych w budownictwie specjalnym w zakresie komunikacji
/ Dziennik Budowlany z 1969 r. nr.7 poz.24 / i z 1972 r. nr.9
poz.26.

Obywatel inż. Stanisław Jerzy KITLIŃSKI syn. Józefa

Urodzony dnia 10 stycznia 1946 r. - w Lublinie

o b r a z a

z uprawnieniami do projektowania i kierowania robotami
budowlanymi, z tym, że



Byrektor
[Signature]
mgr inż. Stefan Haniś

DrogMost Lubelski
Spółka z o.o.
Za zgodność z oryginałem
Lublin, dn. 2011-11-14

PROJEKTANT
mgr inż. Krzysztof Gnyp
upr. bud nr LUB/0156/PWOM/08
Io projekt. i kier. rob. bud. bez ograni. w spec. Most.
(Ustawa z dn. 7.07.1994 Prawo Bud Dz.U. z 2006
nr 156 pozycja. 1118 i RMTB z dn. 28.04.2006
Dz.U. z 2006 nr 83 poz. 578)

URZĄD WOJEWÓDZKI
w Lublinie
-1-

/pieczęć/

Lublin dnia 4.02.1994r.

Nr 2375/Lb/94

DECYZJA

**O STWIERDZENIU PRZYGOTOWANIA ZAWODOWEGO
do pełnienia samodzielnych funkcji technicznych
w budownictwie**

Na podstawie § 4 ust. 2 i § 13
ust. 1 pkt. lit. rozporządzenia
Ministra Gospodarki Terenowej i Ochrony Środowiska z
dnia 20 lutego 1975r w sprawie samodzielnych funkcji
technicznych w budownictwie /Dz. U. Nr 9 poz. 46/;
- s t w i e r d z a s i ę, ż e :

Pan /Pani/ Stanisław - Jerzy K I T L I Ń S K I
/imię i nazwisko/

..... inżynier budownictwa drogowego
/tytuł naukowy/

urodzony /a/ dnia 10. stycznia 19.46. r. w .. Lublinie ..

posiada przygotowanie zawodowe upoważniające do

wykonywania samodzielnych funkcji

..... P R O J E K T A N T A
.....
/rodzaj funkcji/

w specjalności:

..... konstrukcyjno-inżynierskiej
/rodzaj specjalności techniczno-budowlanej/

w zakresie:

..... mostów
.....
/specjalizacja zawodowa/

DrogMost Lubelski
Spółka z o.o.

Za zgodność z oryginałem

Lublin, dn. 2011-11-14

..... P R O J E K T A N T

mgr inż. Krzysztof Gnyp

upr. bud nr LUB/0156/PWOM/08

Ja projekt. i kier. rob. bud. bez ogran. w spec. Most.
(Ustawa z dn. 7.07.1994 Prawo Bud Dz.U. z 2006
nr 156 pozycja 1118 i RMTiB z dn. 28.04.2006
Dz.U. z 2006 nr 83 poz. 578)


Pan /Pani/ ...Stanisław - Jerzy KITLIŃSKI.....
/imię i nazwisko/

jest upoważniony /a/ do :

1. sporządzania projektów budowli mostów, wiaduktów, przepustów, tuneli, estakad, nadziemnych i podziemnych przejść komunikacyjnych oraz nieskomplikowanych odcinków dróg, stanowiących dojazdy do tych budowli.



[Signature]
Z-ca Dyrektora Wydziału
Gospodarki Przestrzennej

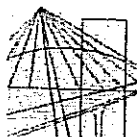

**LUBELSKA OKRĘGOWA IZBA INŻYNIERÓW BUDOWNICTWA
W LUBLINIE**

ul. Bursaki 19, 20-150 Lublin
tel./fax (081) 534-78-12

Pisze Izba Okręgowa
Lubelska Okręgowa Izba
Inżynierów Budownictwa
20-150 Lublin, ul. Bursaki 19
tel./fax 534-78-12

Lublin, dnia 2010-12-16

ZAŚWIADCZENIE

Pan Kitliński Stanisław nr ewidencyjny LUB/BM/0277/01

adres zamieszkania 20-854 Lublin Paganiniego 12/101

jest członkiem Lubelskiej Okręgowej Izby Inżynierów Budownictwa i posiada

wymagane ubezpieczenie od odpowiedzialności cywilnej.

Niniejsze zaświadczenie jest ważne od 2011-01-01 do 2011-12-31

Kopię dołączono do akt osobowych.


DrogMost Lubelski
Spółka z o.o.
Za zgodność z oryginałem

Przewodniczący Rady
Lubelskiej Okręgowej
Izby Inżynierów Budownictwa

[Signature]
PROJEKTANT
mgr inż. Krzysztof Gnyp
upr. bud nr LUB/0156/PWOM/08

to projekt. i kier. rob. bud. bez ogran. w spec. Most
(Ustawa z dn. 7.07.1994 Prawo Bud Dz.U. z 2006
nr 156 pozycja. 1118 i RMTiB z dn. 28-04.2006
Dz.U. z 2006 nr 93 poz. 378)

D. Część rysunkowa:	48-65
1. Orientacja 1:10000	48
2. Plan sytuacyjny 1:500	49
2a. Plan sytuacyjny z zakresem inwestycji i granicami działek	50
3. Przekroje normalne ul. Zamkowej	51
4. Profil podłużny ul. Zamkowej	52
5. Przekroje poprzeczne ul. Zamkowej	53
6. Rzut z góry ul. Zamkowej 1:100	54
7. Rysunek ogólny wiaduktu nad ul. Podwale	55
8. Balustrada wiaduktu nad ul. Podwale	56
9. Rysunek ogólny przejścia arkadowego dla pieszych	57
10. Schody na Plac Zamkowy	58
11. Konstrukcja schodów na Plac Zamkowy	59
12. Schody na ul. Podwale	60
13. Konstrukcja schodów na ul. Podwale – element 1	61
14. Konstrukcja schodów na ul. Podwale – element 2	62
15. Konstrukcja schodów na ul. Podwale – element 3	63
16. Murki oporowe	64
17. Elewacje	65

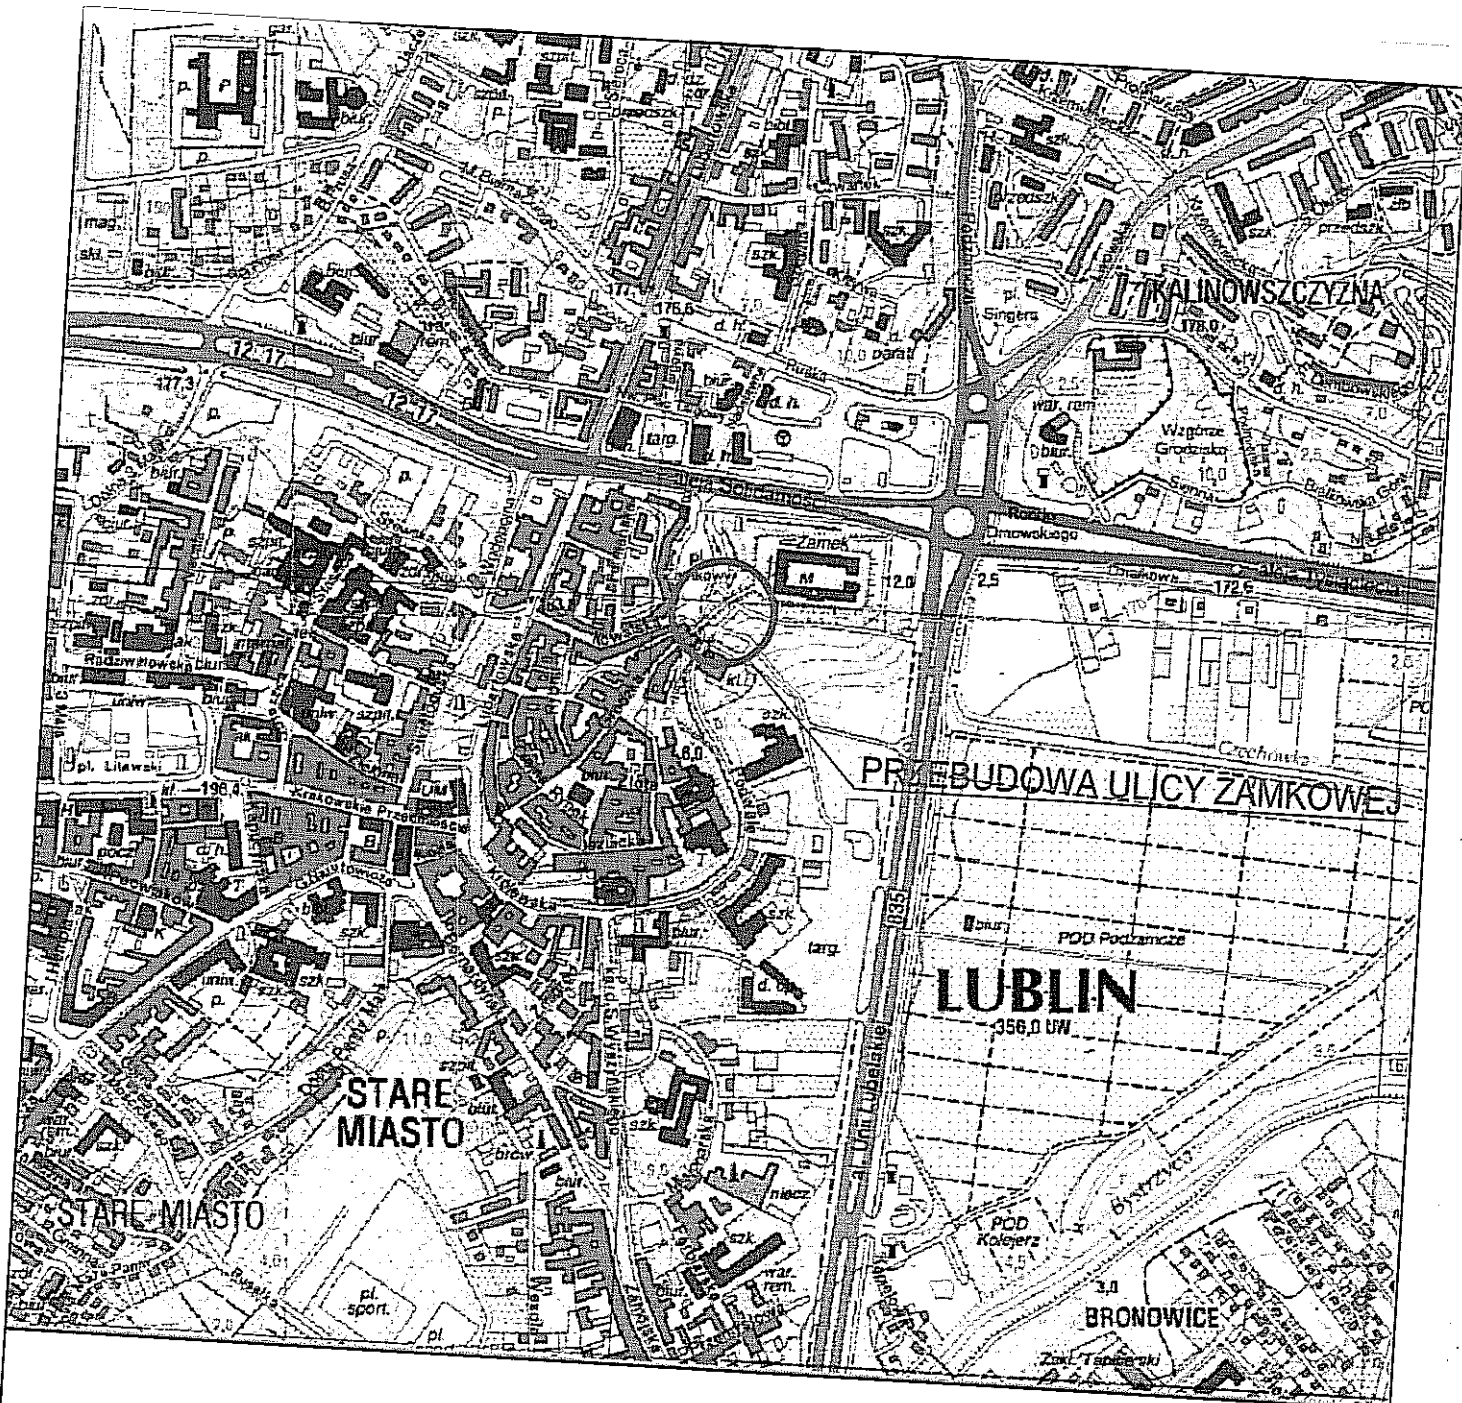

Investor:

Gmina Miasto Lublin

20-950 Lublin, Plac Króla Władysława Łokietka 1



Autor:

SPÓŁKA Z O.O.
DrogMost
LUBELSKI

20-415 LUBLIN
ul. Złocińska 16
tel./fax: (0-81) 744-00-70
tel./fax: (0-81) 744-13-25 (BAZA-MAT)



PRACOWNIA PROJEKTOWA, 20-469 Lublin, ul. Wroclawska 1b, tel/fax 0 81 743 94 00
www.drogmost.lublin.pl e-mail: projektanci@drogmost.lublin.pl

Zadanie Przebudowa ulicy Zamkowej wraz z wiaduktem (na odcinku od bramy Grodzkiej do końca wiaduktu) wraz z obiektami towarzyszącymi: schody, mury oporowe i murki

Tyt. rysunku

PLAN ORIENTACYJNY

Zamówienie nr:

90/DM/11

Nr rej.:

11/11/P

Data:

10.2011

Bransz:

DM

Stadium:

PBPW

Skala:

1:10000

Nr rys.:

1

Funkcja	Imię i nazwisko	Nr upr.	Podpis
Główny Projektant	mgr inż. Grzegorz Zieliński	451/Lb/2001	
Projektant: branża drogowa	mgr inż. Bernadeta Zachwieja-Gnyp	LUB/0212/POOD/08	
Projektant: branża mostowa	mgr inż. Krzysztof Gnyp	LUB/0156/PWOM/08	
Asystent Projektanta	mgr inż. Jarosław Starzyński		
Sprawdzający: branża drogowa branża mostowa	inż. Stanisław Kitliński	WZDP/22/906/78/75 2375/Lb/94	

Funkcja	Inię i nazwisko
Główny Projektant	mgr inż. Grzegorz Zieliński
Projektant: branża drogowa	mgr inż. Bernadeta Zachwieja-Gnyp
Projektant: branża mostowa	mgr inż. Krzysztof Gnyp
Asystent Projektanta	mgr inż. Jarosław Starzyński
Sprawdzający: branża drogowa branża mostowa	inż. Stanisław Kitiński

MAPA DO CELOW PROJEKTOWYCH


Miasto Lublin
Obręb 34-Stare Miasto
Ul. Zamkowa
Działka nr 41 (część)
skala 1:500
Poziom odniesienia Kronsztadt. 60

Niniejszą mapę wykonano na podstawie zaktualizowanej w obszarze objętym zamówieniem
mapy zasadniczej w skali 1:500
Seksja 8.152.08.234.1
Według stanu na dzień 01.08.2011

Niniejszą mapę wykonał
geodeta Krzysztof Szymajda
upr nr 12812

Robota nr 24/2011

Marcin Mitura
MASTERGEO
Lublin ul. Bursztynowa 30/13
tel. 663 986 727
Regon 160608835 NIP 712 286 21 72

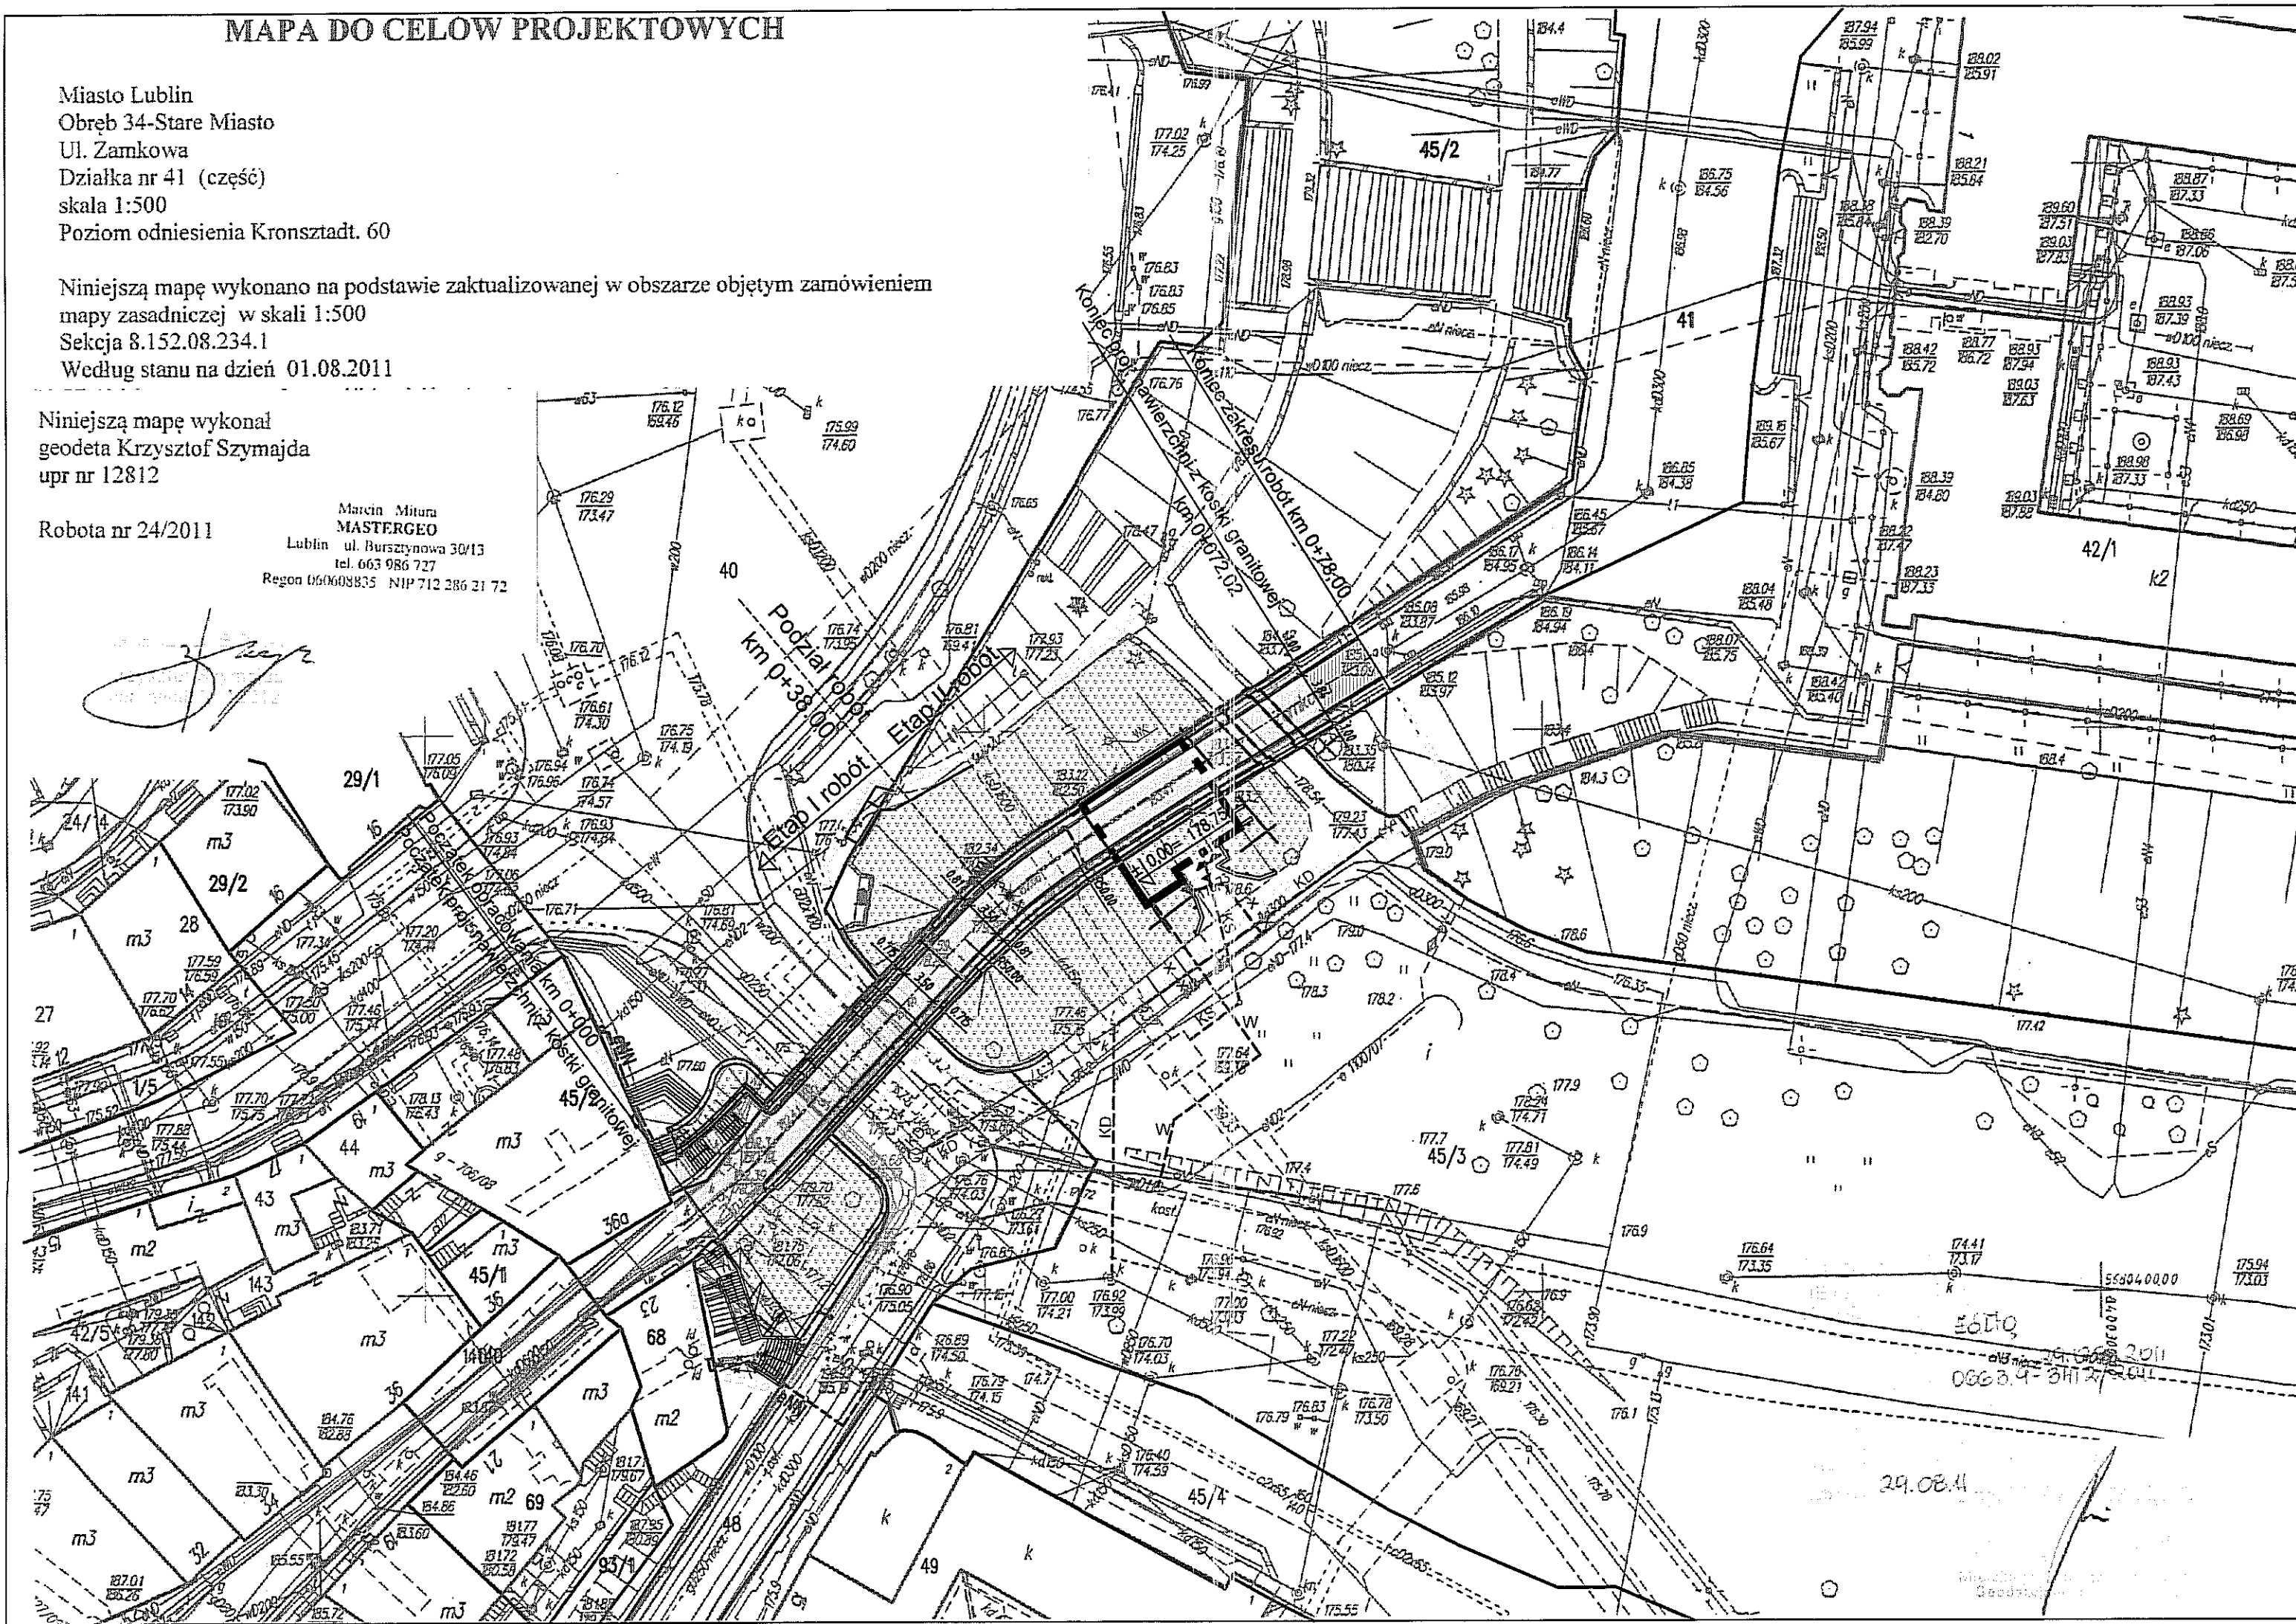

Zakres robót dla projektu Publicznego Szaletu Miejskiego
opracowywanego przez biuro
Usługi Projektowe Krzysztof Kędziński

LEGENDA

- PROJEKTOWANY SZALET
- GRANICE PRZYBLIŻONEJ LOKALIZACJI
OBIEKTU WG. DECYZJI
- PROJEKTOWANE RZĘDNE TERENU
- PROJEKTOWANE SCHODY TERENOWE
- PROJEKTOWANE MURKI OPOROWE
- PROJEKTOWANA POCHYLNIA NP
- PRZYŁĄCZE ENERGETYCZNE
- ZK ZŁĄCZE KABLOWE
- KS PRZYŁĄCZE KANALIZACJI SANITARNEJ
- WYWIEWKA KANALIZACYJNA
- W PRZYŁĄCZE WODOCIĄGOWE
- KD PRZEBUDOWA KAN. DESZCZOWEJ
- KAN. DESZCZOWA DO LIKWIDACJI

OZNACZENIA

- zielen na skarpach
- drzewa i krzewy do wycinki
- granica zakresu inwestycji
- granice działek
- PROJEKTOWANE NAWIERZCHNIE
- przebrukowanie nawierzchni z kostki betonowej
- nawierzchnia z kostki granitowej
- nawierzchnia z płyt chodnikowych 50x50cm

BRANŻA WODOCIĄGOWO-KANALIZACYJNA

- proj. odwodnienie liniowe
- proj. studnia kanalizacji deszczowej
- likwidacja wpustów kanalizacji deszczowej
- wymiana wodoc. po istn. trasie z zabezpieczeniem
nisa nelsonowa

BRANŻA ENERGETYCZNA

- projektowana elektryczna linia kablowa
- elektryczna linia kablowa do likwidacji

BRANŻA TELETECHNICZNA

- projektowana telefoniczna linia kablowa
- telefoniczna linia kablowa do likwidacji

Inwestor:

Gmina Miasto Lublin

20-950 Lublin, Plac Króla Władysława Łokietka 1

Autor:

SPÓŁKA Z O.O.
DrogMost
LUBELSKI








PRACOWNIA PROJEKTOWA, 20-459 Lublin, ul. Włodowska 1b, tel./fax 0 81 743 94 00
www.drogmost.lublin.pl e-mail: projektanci@drogmost.lublin.pl


Zadanie:

Przebudowa ulicy Zamkowej wraz z wiaduktem (na odcinku od bramy Grodzkiej do końca wiaduktu)
wraz z obiektami towarzyszącymi: schody, mury oporowe i murki

Tyt. rysunku:

Plan sytuacyjny z zakresem inwestycji i granicami działek

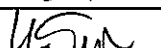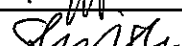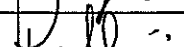Zamówienie nr: 90/DM/11	Nr rej.: 11/11/P	Data: 10.2011	Bransz: DM	Stadium: PBPW	Skala: 1:500	Nr rys.: 02a
Funkcja	Imię i nazwisko			Nr upr.	Podpis	
Główny Projektant	mgr inż. Grzegorz Zieliński			451/Lb/2001		
Projektant: branża drogowa	mgr inż. Bernadeta Zachwieja-Gnyp			LUB/0212/POOD/08		
Projektant: branża mostowa	mgr inż. Krzysztof Gnyp			LUB/0156/PWOM/08		
Asystent Projektanta	mgr inż. Jarosław Starzyński					
Sprawdzający: branża drogowa branża mostowa	inż. Stanisław Kiliński			WZDP/22/906/78/75 2375/Lb/94		

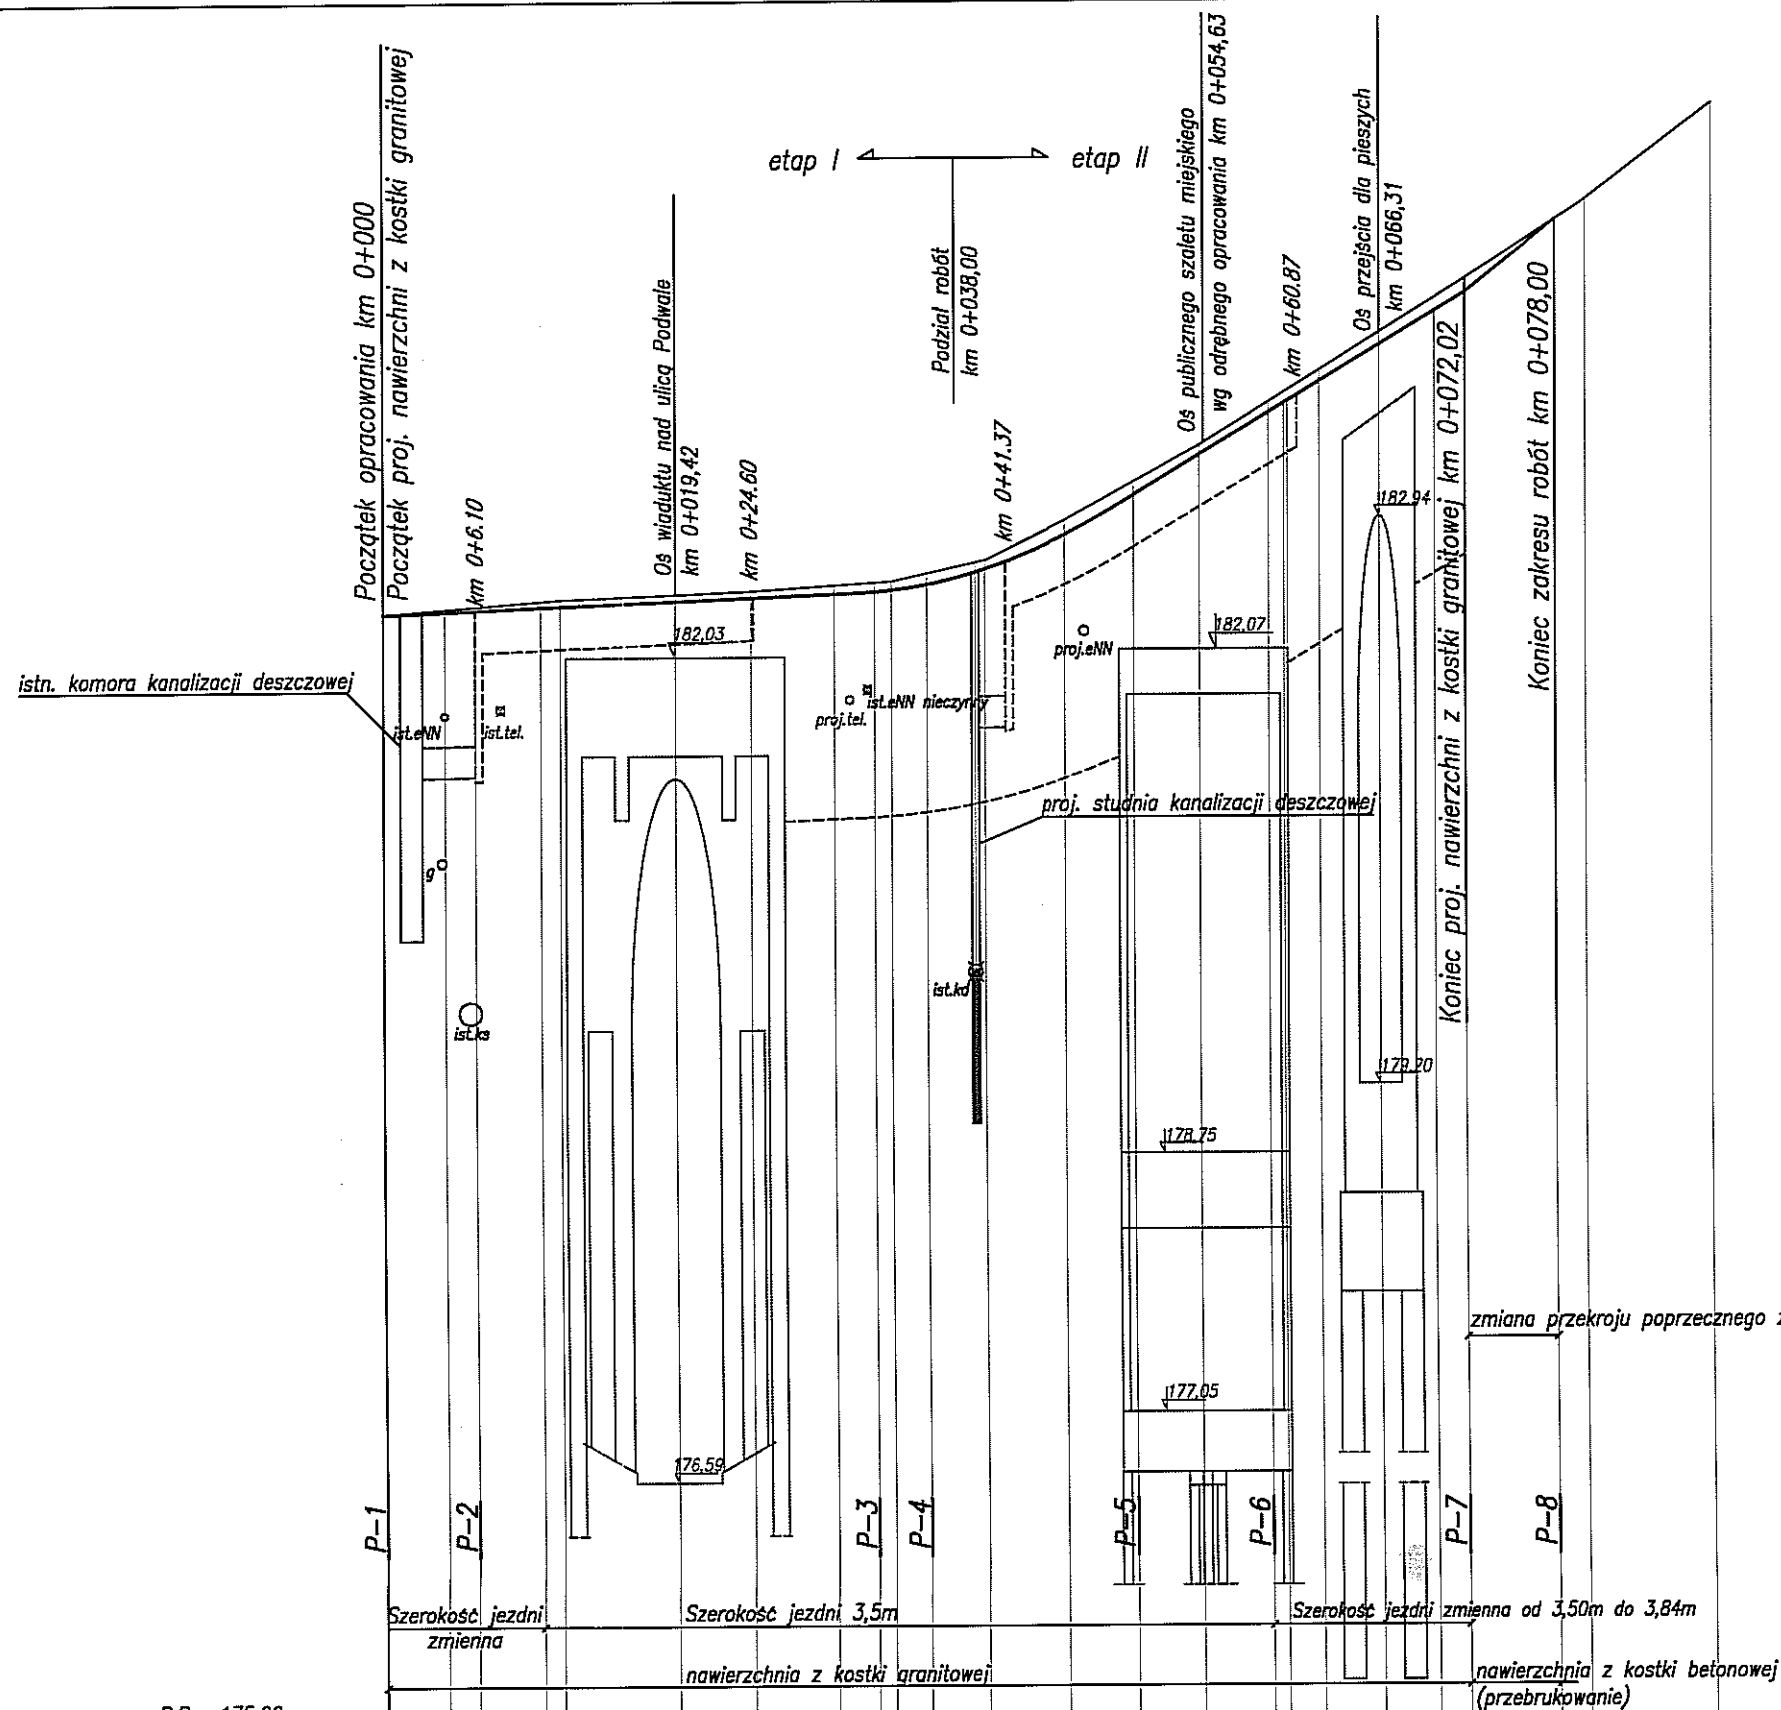








LEGENDA:

- istniejąca niweleta
- projektowana niweleta
- odwodnienie liniowe wg proj. branży sanitarnej
- wzmocnienie nasypu materacem bazowy

P.P. 175.00 m.n.p.m


Rzędne niwelety	182.32	182.34	182.34	182.36	182.37	182.40	182.42	182.44	182.45	182.50	182.60	182.98	183.08	183.62	183.68	184.06	184.28	184.41	184.88										
Elementy niwelety	$i=0.4\%$ $L=31.52$					$L=16.77$ $R=300$					$i=6.0\%$ $L=24.58$					$i=8.0\%$ $L=5.98$		$i=7.5\%$ $L=10.38$											
Rzędne terenu osi	182.32	182.35	182.37	182.41	182.46	182.51	182.52	182.57	182.66	182.92	183.17	183.41	183.69	183.90	184.15	184.50	184.88	185.02	185.64										
Elementy planu	$L=4.10$		$\alpha=5.91^\circ$		$L=29.72$		$L=12.32$ $R=50$		$L=12.85$		$L=19.00$		$\alpha=0.51^\circ$		$L=10.38$														
Odległości	0.00	4.10	6.10	10.47	11.16	13.24	19.42	20.00	24.44	25.39	30.00	31.52	33.83	36.16	40.00	46.15	48.29	50.00	54.37	59.00	60.00	62.35	64.91	66.31	70.00	72.02	78.00	80.00	88.38

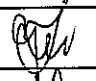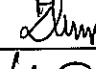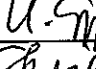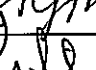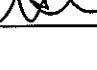Inwestor:		Gmina Miasto Lublin			
		20-950 Lublin, Plac Króla Władysława Łokietka 1			
Autor:		SPÓŁKA Z O.O. DrogMost LUBELSKI		20-415 LUBLIN ul. Zaciszna 16 tel./fax. (0-81) 744-00-70 tel./fax. (0-81) 744-13-25 (Baza-MAT)	
				PRACOWNIA PROJEKTOWA, 20-469 Lublin, ul. Wroclowska 1b, tel./fax 0 81 743 94 00 www.drogmost.lublin.pl e-mail: projektanci@drogmost.lublin.pl	
Zadanie		Przebudowa ulicy Zamkowej wraz z wiaduktem (na odcinku od bramy Grodzkiej do końca wiaduktu) wraz z obiektami towarzyszącymi: schody, mury oporowe i murki			
Tytuł rysunku		PROFIL PODŁUŻNY			
Zamówienie nr:	90/DM/11	Nr rej.:	11/11/P	Data:	10.2011
Branża:	DM	Stadium:	PBPW	Skala:	1:50/500
Nr rys.:	04				
Funkcja	Imię i nazwisko		Nr upr.		Podpis
Główny Projektant	mgr inż. Grzegorz Zieliński		451/Lb/2001		
Projektant: branża drogowa	mgr inż. Bernadeta Zachwieja-Gnyp		LUB/0212/POOD/08		
Projektant: branża mostowa	mgr inż. Krzysztof Gnyp		LUB/0156/PWOM/08		
Asystent Projektanta	mgr inż. Jarosław Starzyński				
Sprawdzający: branża drogowa	inż. Stanisław Kitliński		WZDP/22/906/78/75 2375/Lb/94		

WIDOK Z BOKU


SKALA 1:50

PRZEKRÓJ PODŁUŻNY

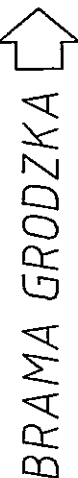


PRZEKRÓJ POPRZECZNY

SKALA 1:50

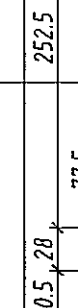


RZUT Z GÓRY

SKALA 1:50

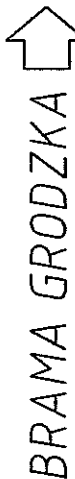


SZCZEGÓŁ GZYSU NA SKRZYDEŁKU

SKALA 1:25

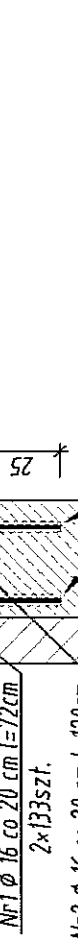

SZCZEGÓŁ GZYMSU I NADBETONU

SKALA 1:25

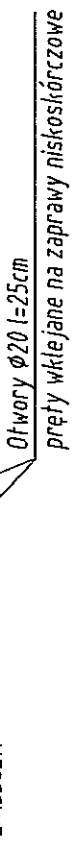

Beton:

C12/15
C25/3

C12/15
C25/3

Stal zbrojeniowa:

A-111N

KL. 150

KL. 150



ZESTAWIENIE STALI ZBROJENIOWEJ GZYSMU I NADBETONU

№	φ	Długość prętów	Długość łącz. prętów		Długość łączna [m]	
			α + β	γ + δ	α + γ	β + δ
1	16	72	266		19152	
2	16	120	246		319,20	
3	10	284,7	14		370,58	
4	10	530	73		386,9	
5	10	1446	25		361,5	
Długość wg średnic					178,90	510,72
Długość 1 mb					0,618	158
Masa wg średnic					691,5	806,9
Masa całkowita						1490,4


[illegible]

WIDOK Z BOKU



SKALA 1:50

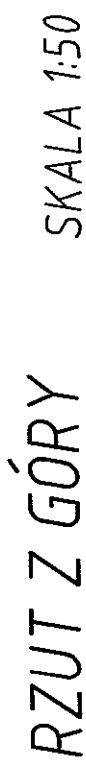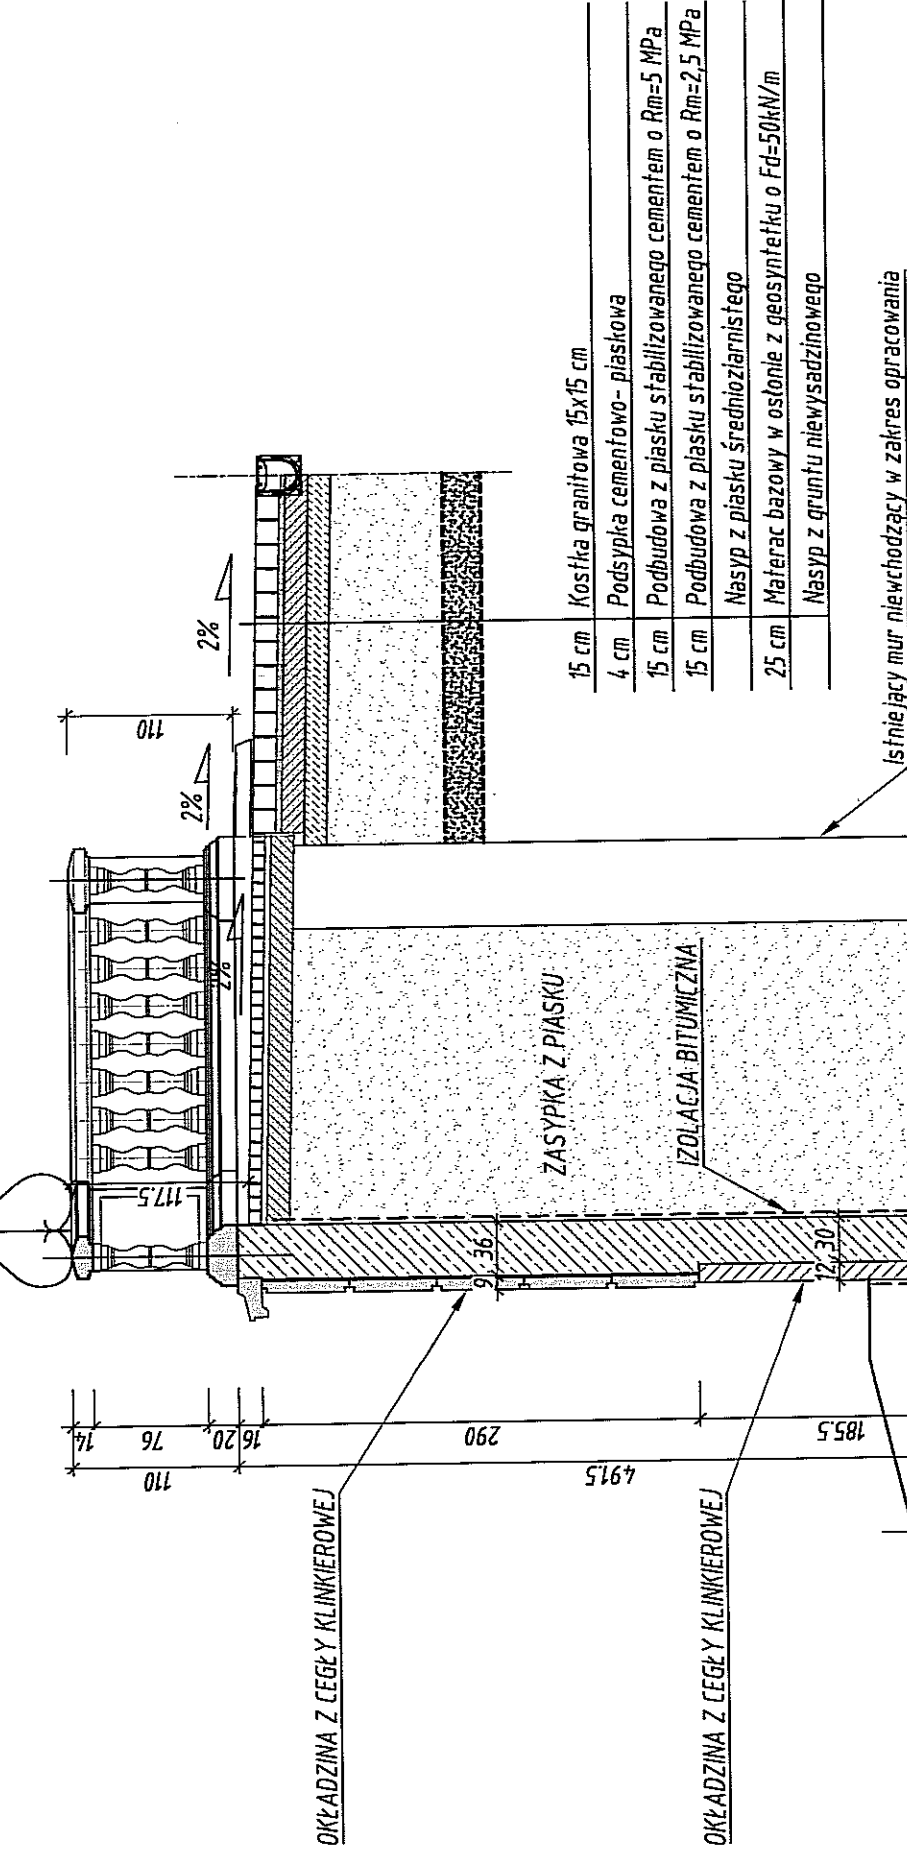SKALA 1:50


SKALA 1:50

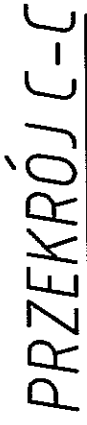

SKALA 1:50

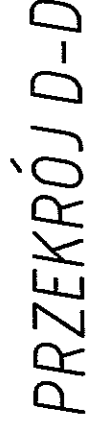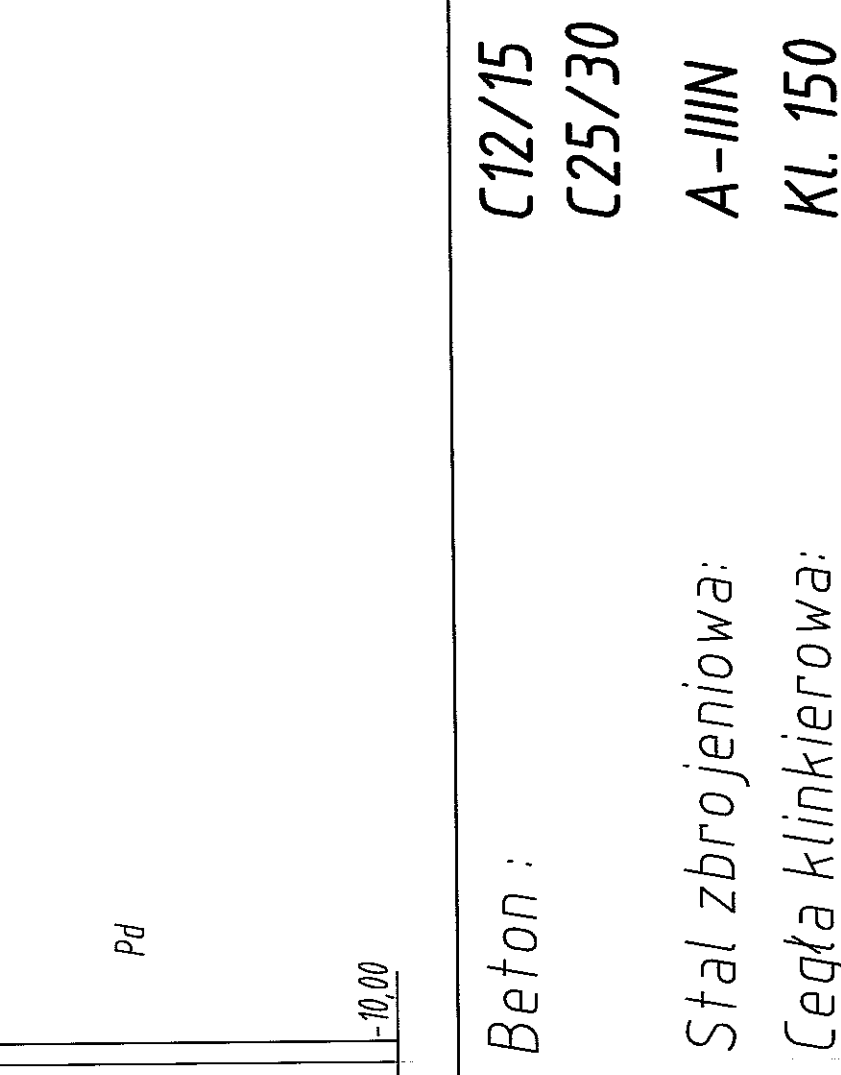


SKALA 1:50

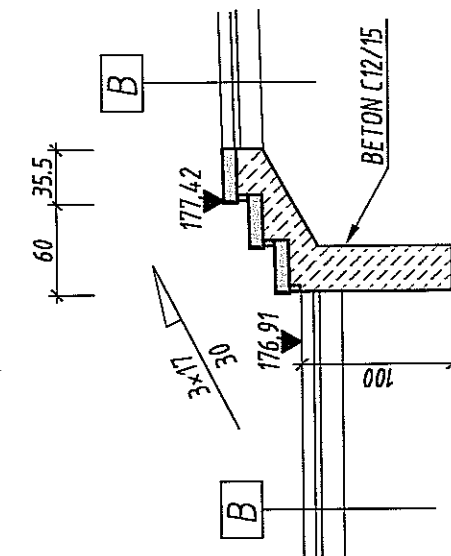UWAGI


- [illegible]

[illegible]


PRZEKRÓJ A-A Skala 1:25

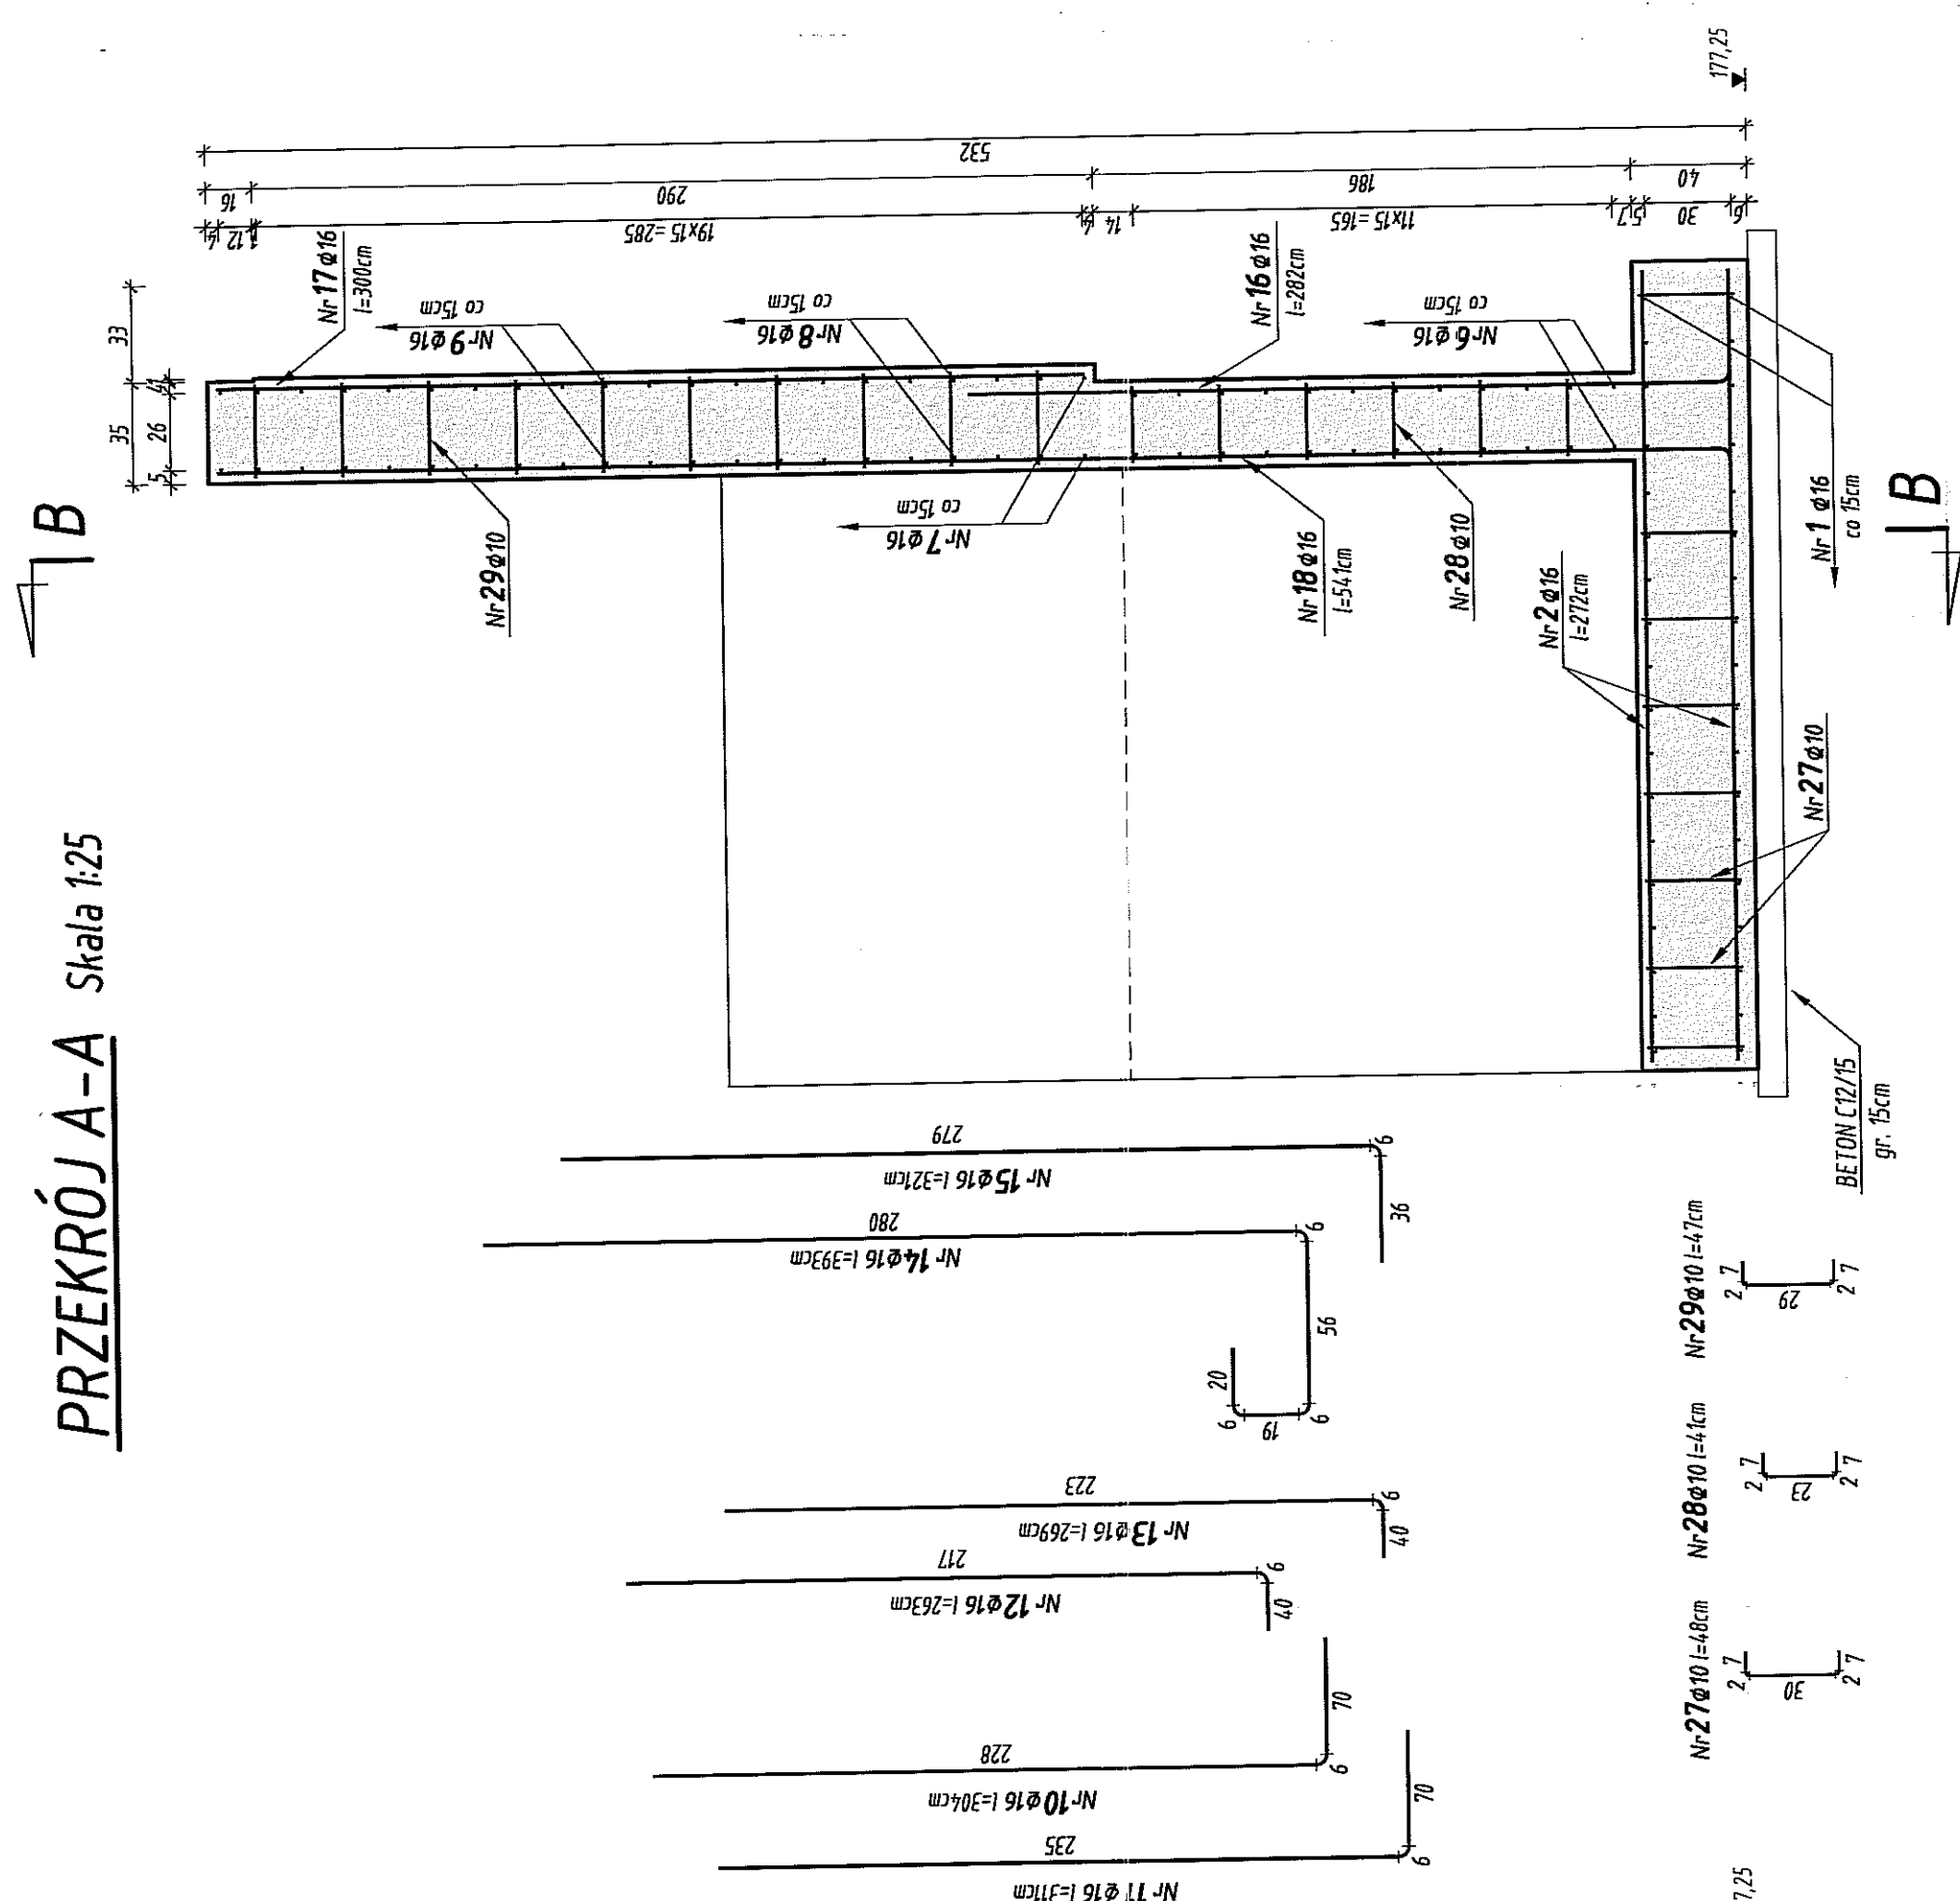


PRZEKRÓJ B-B

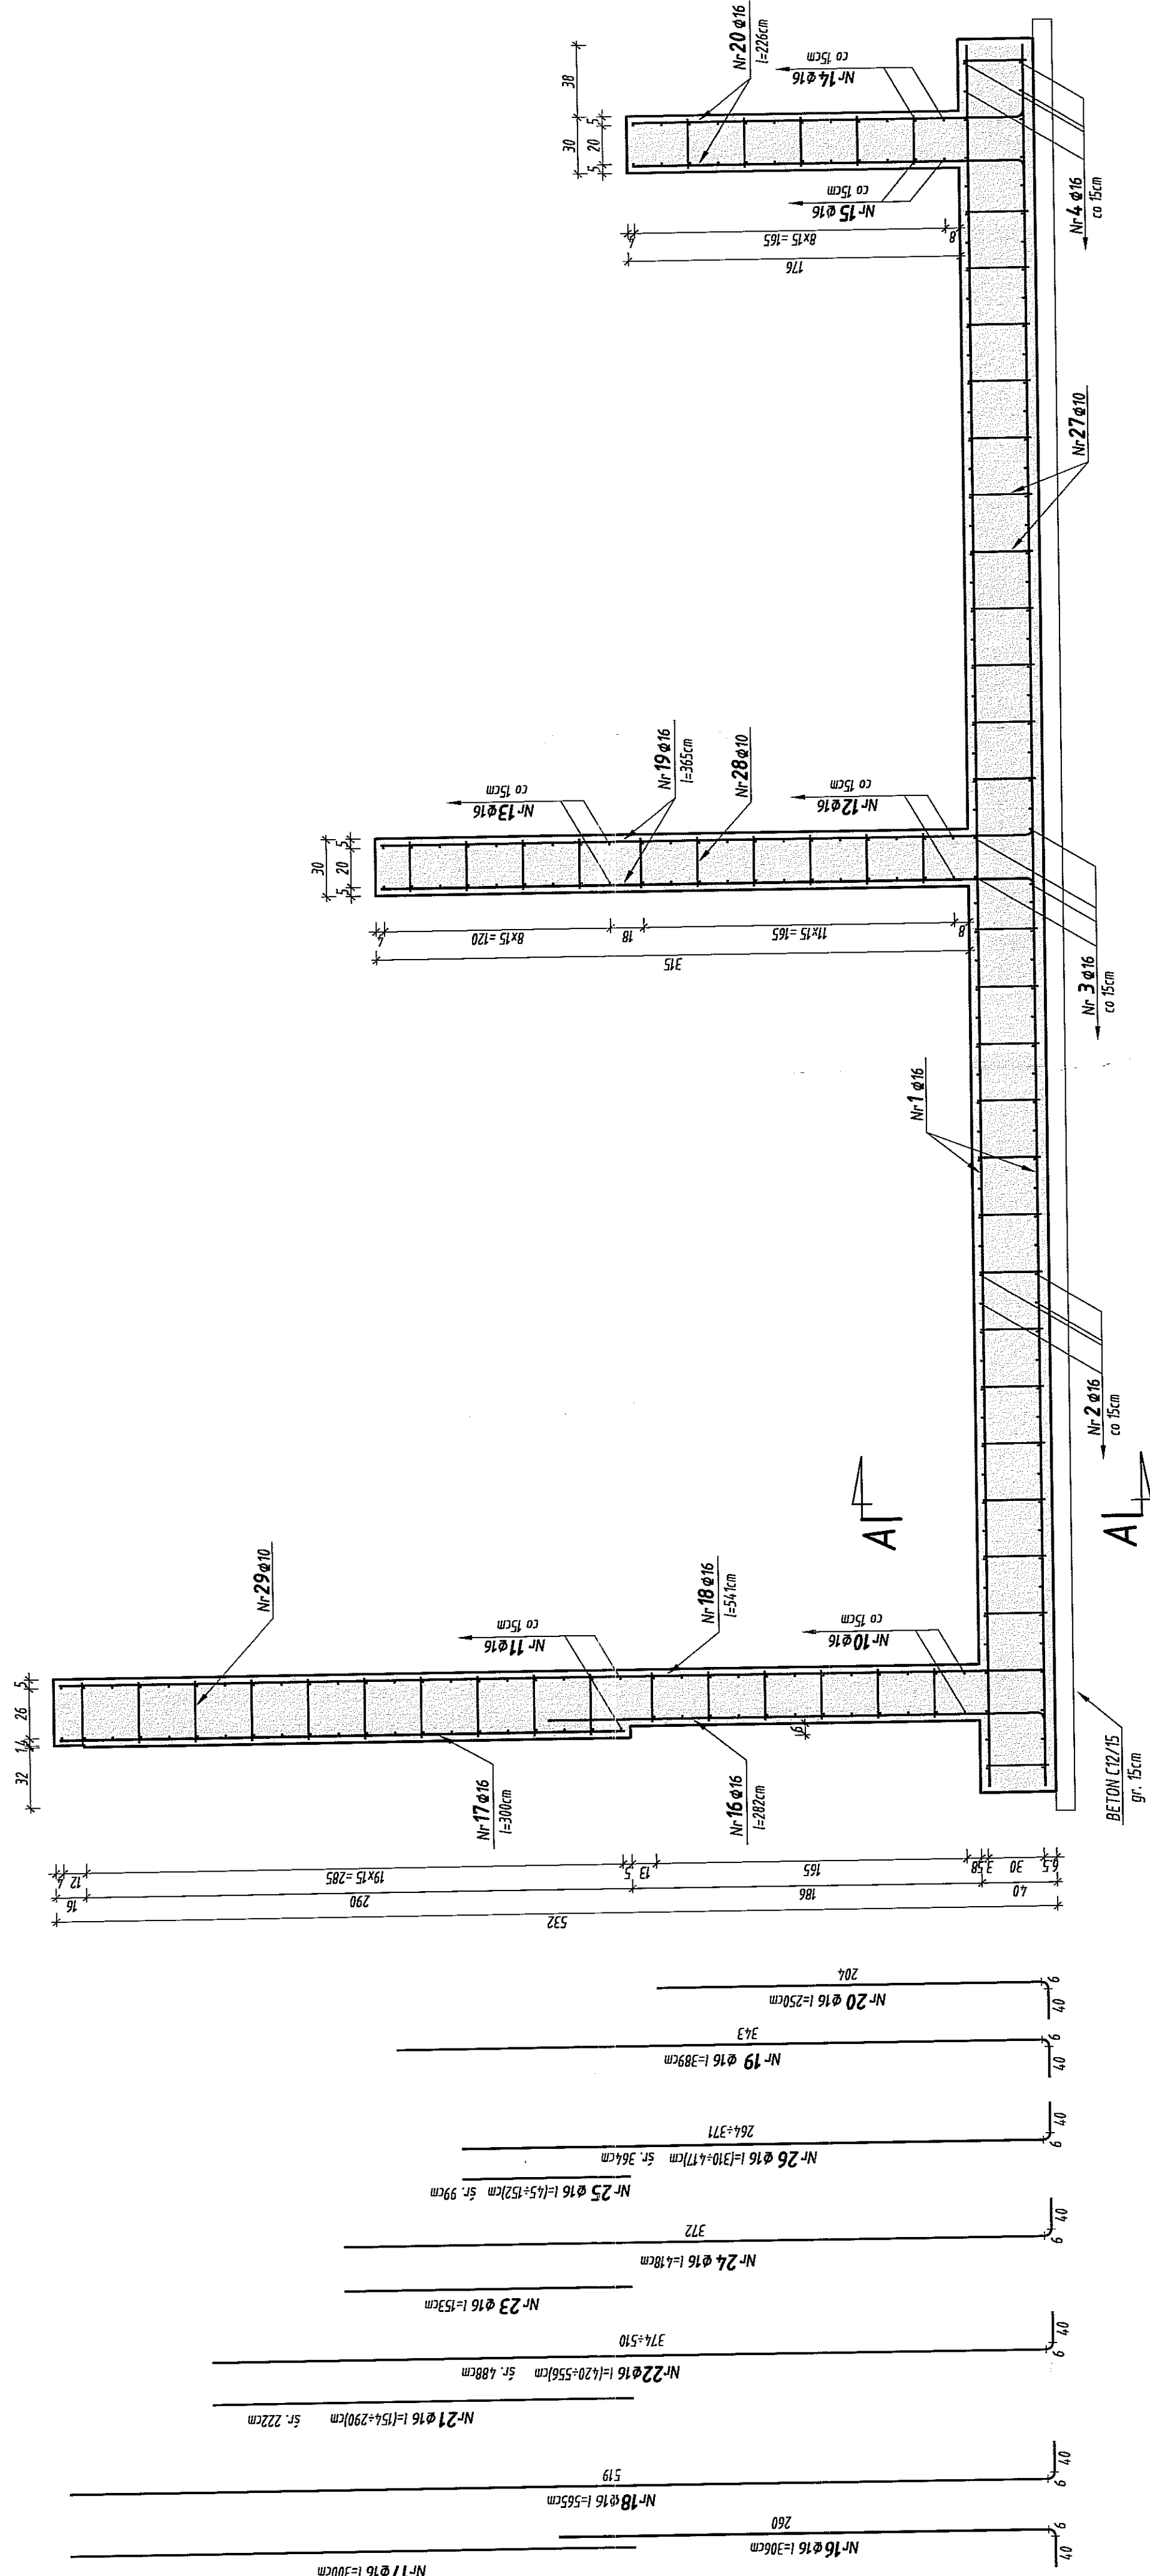


RZUT Z GÓRY C-C

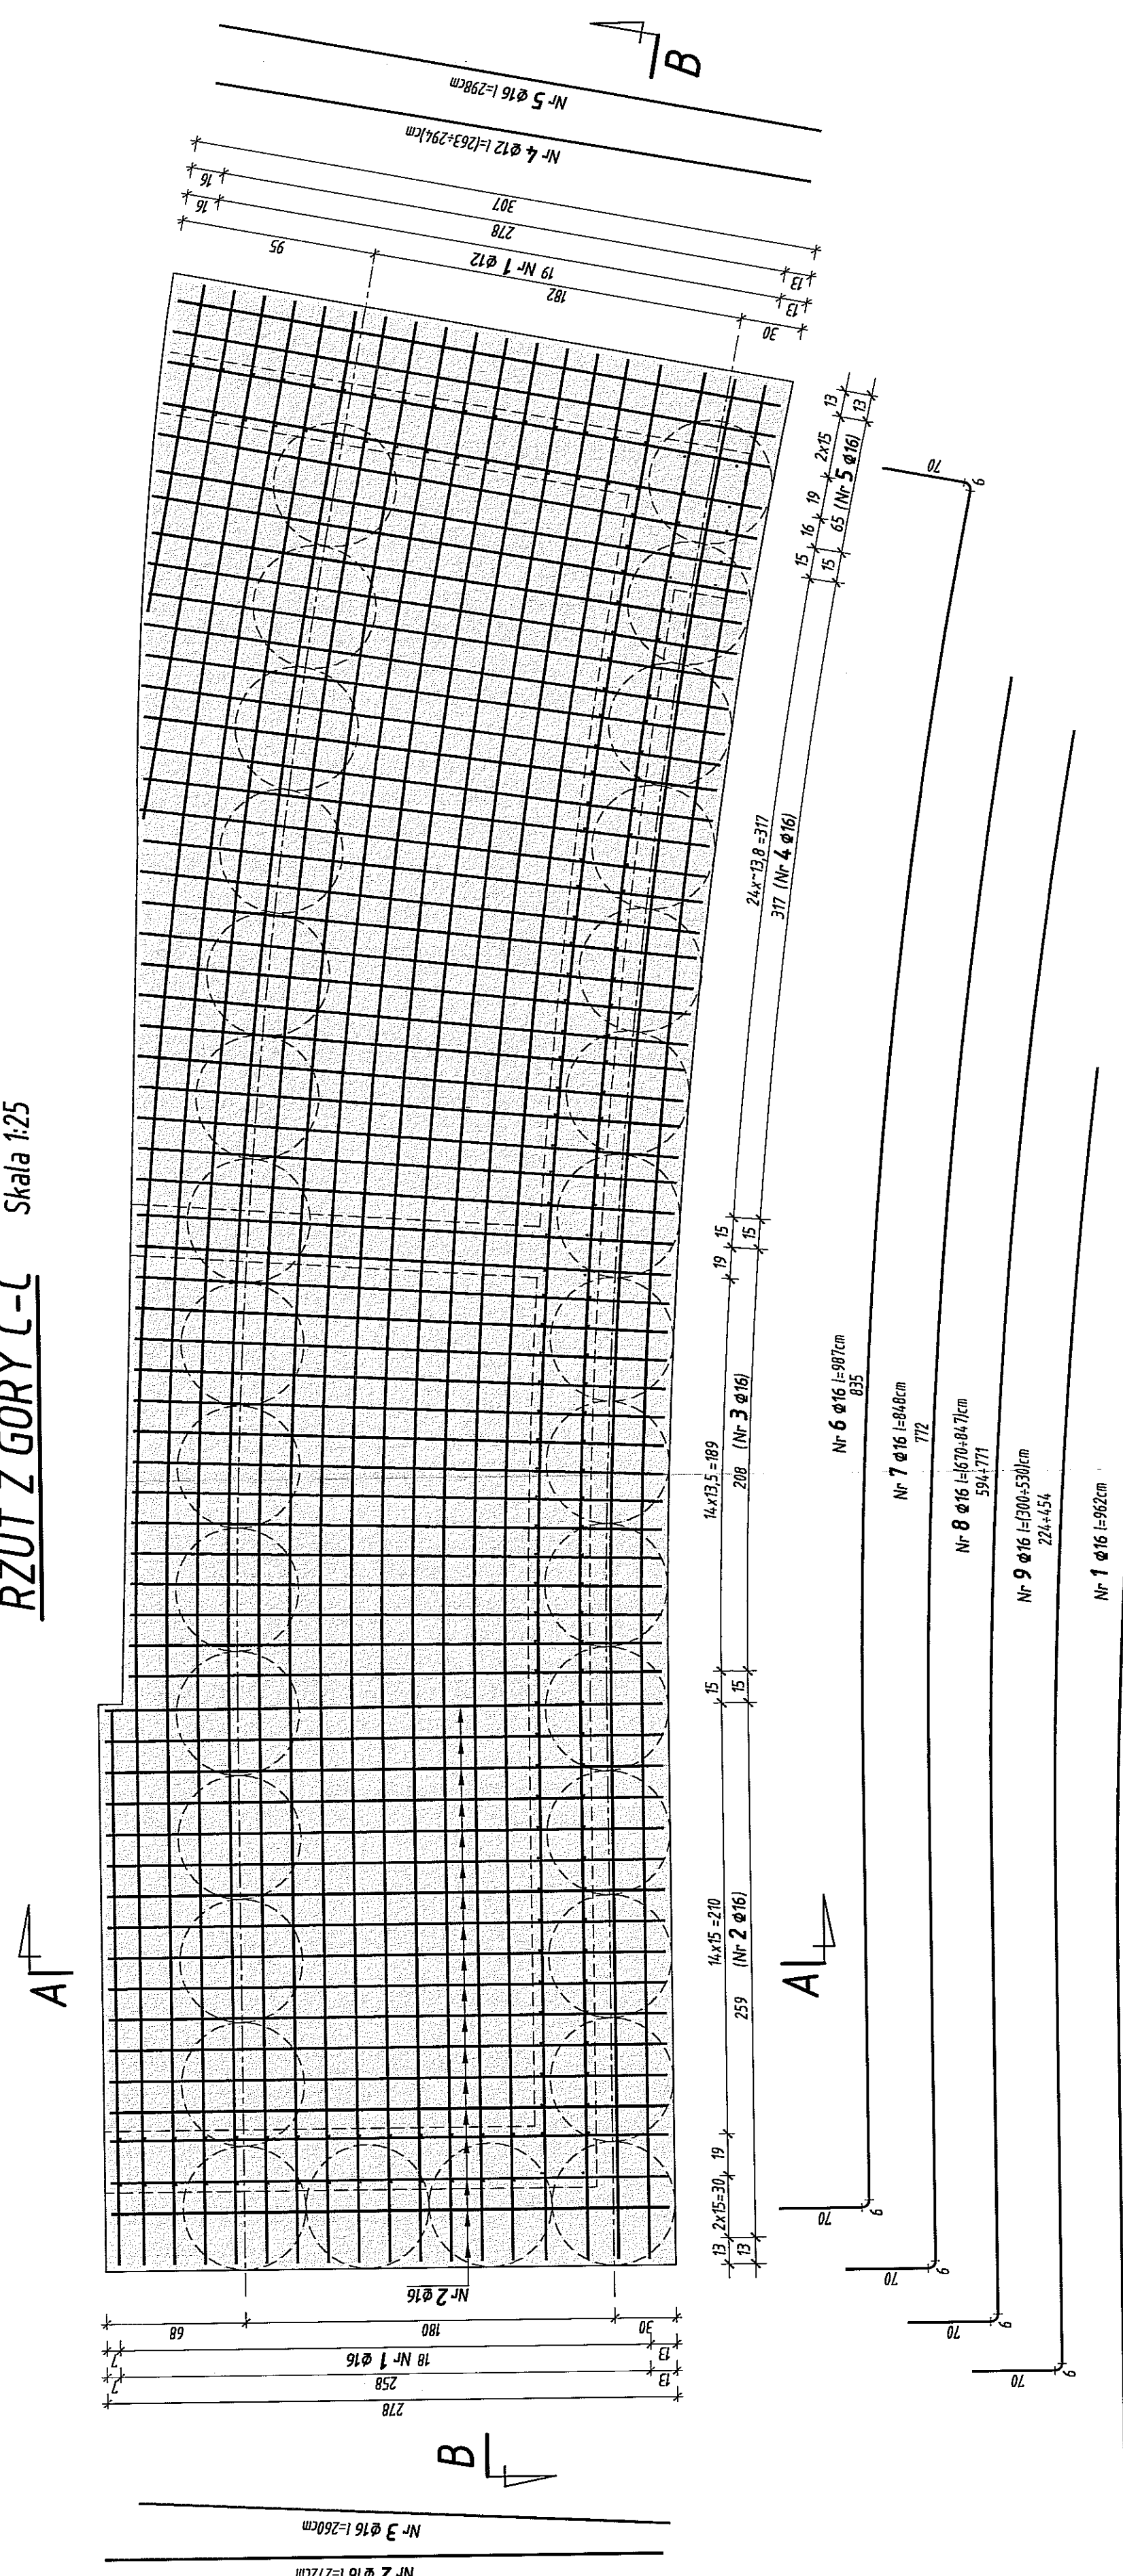


WIDOK Z BOKU

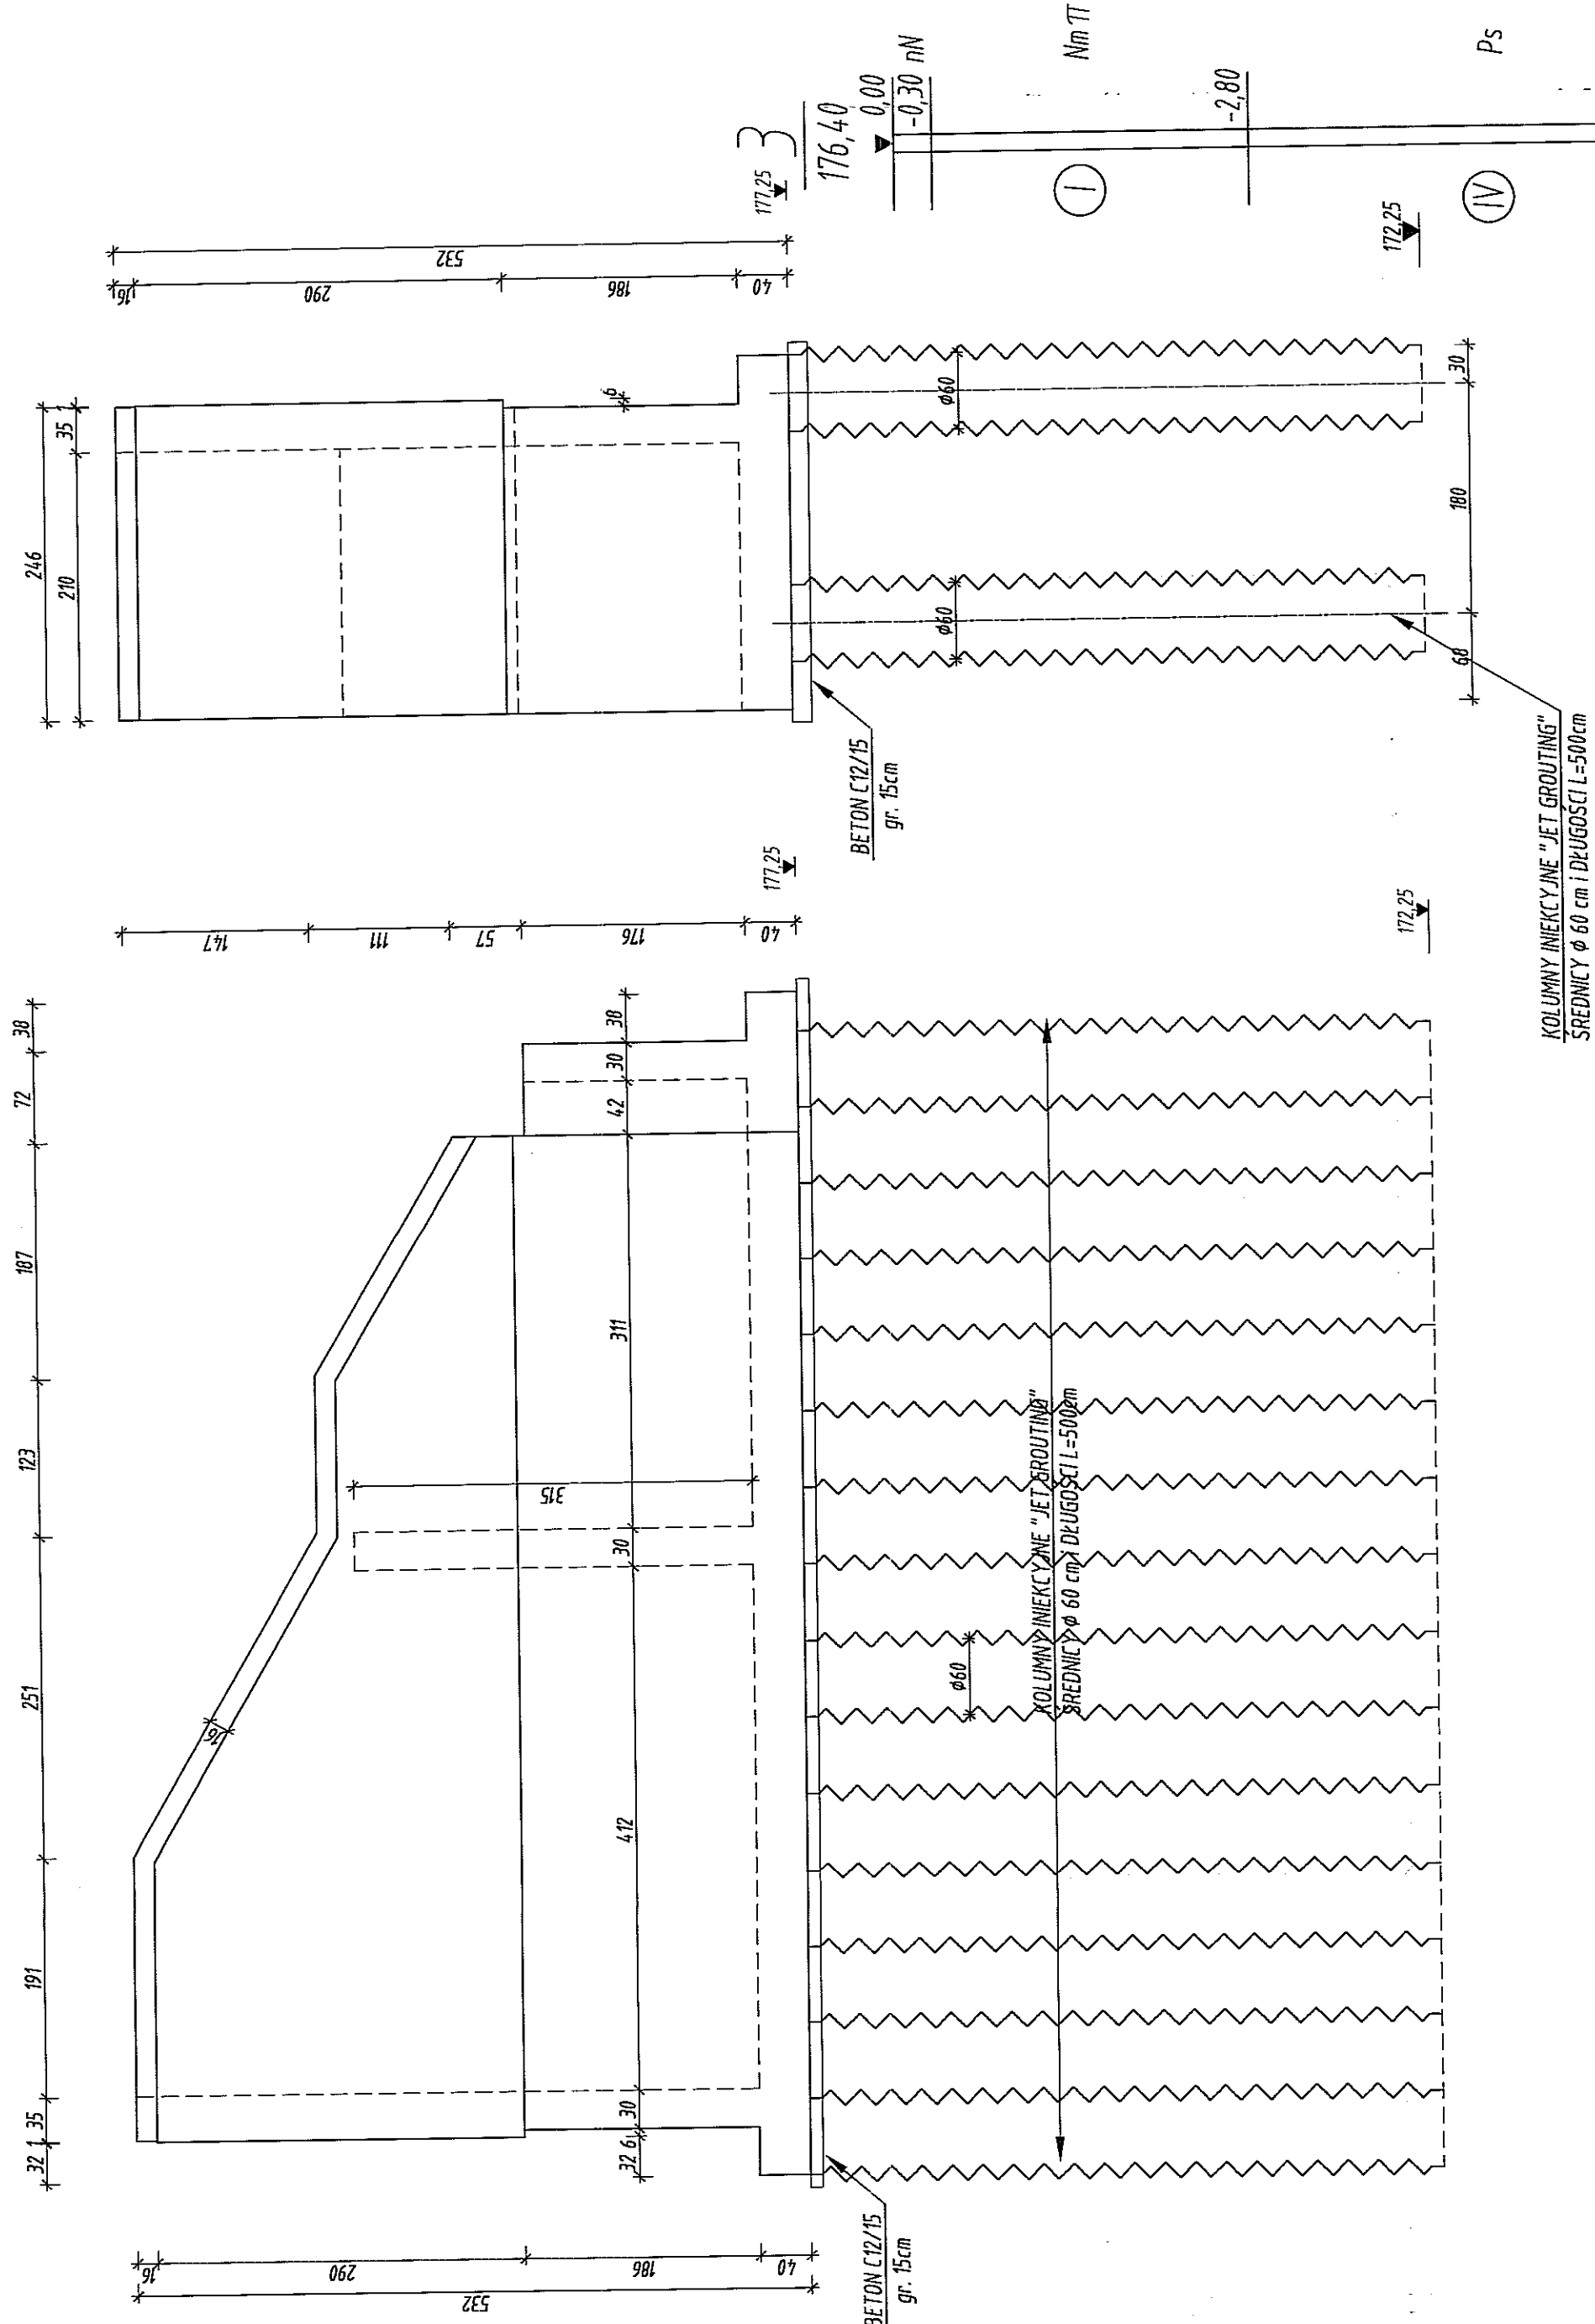

WIDOK Z PRZODU Skala 1:50

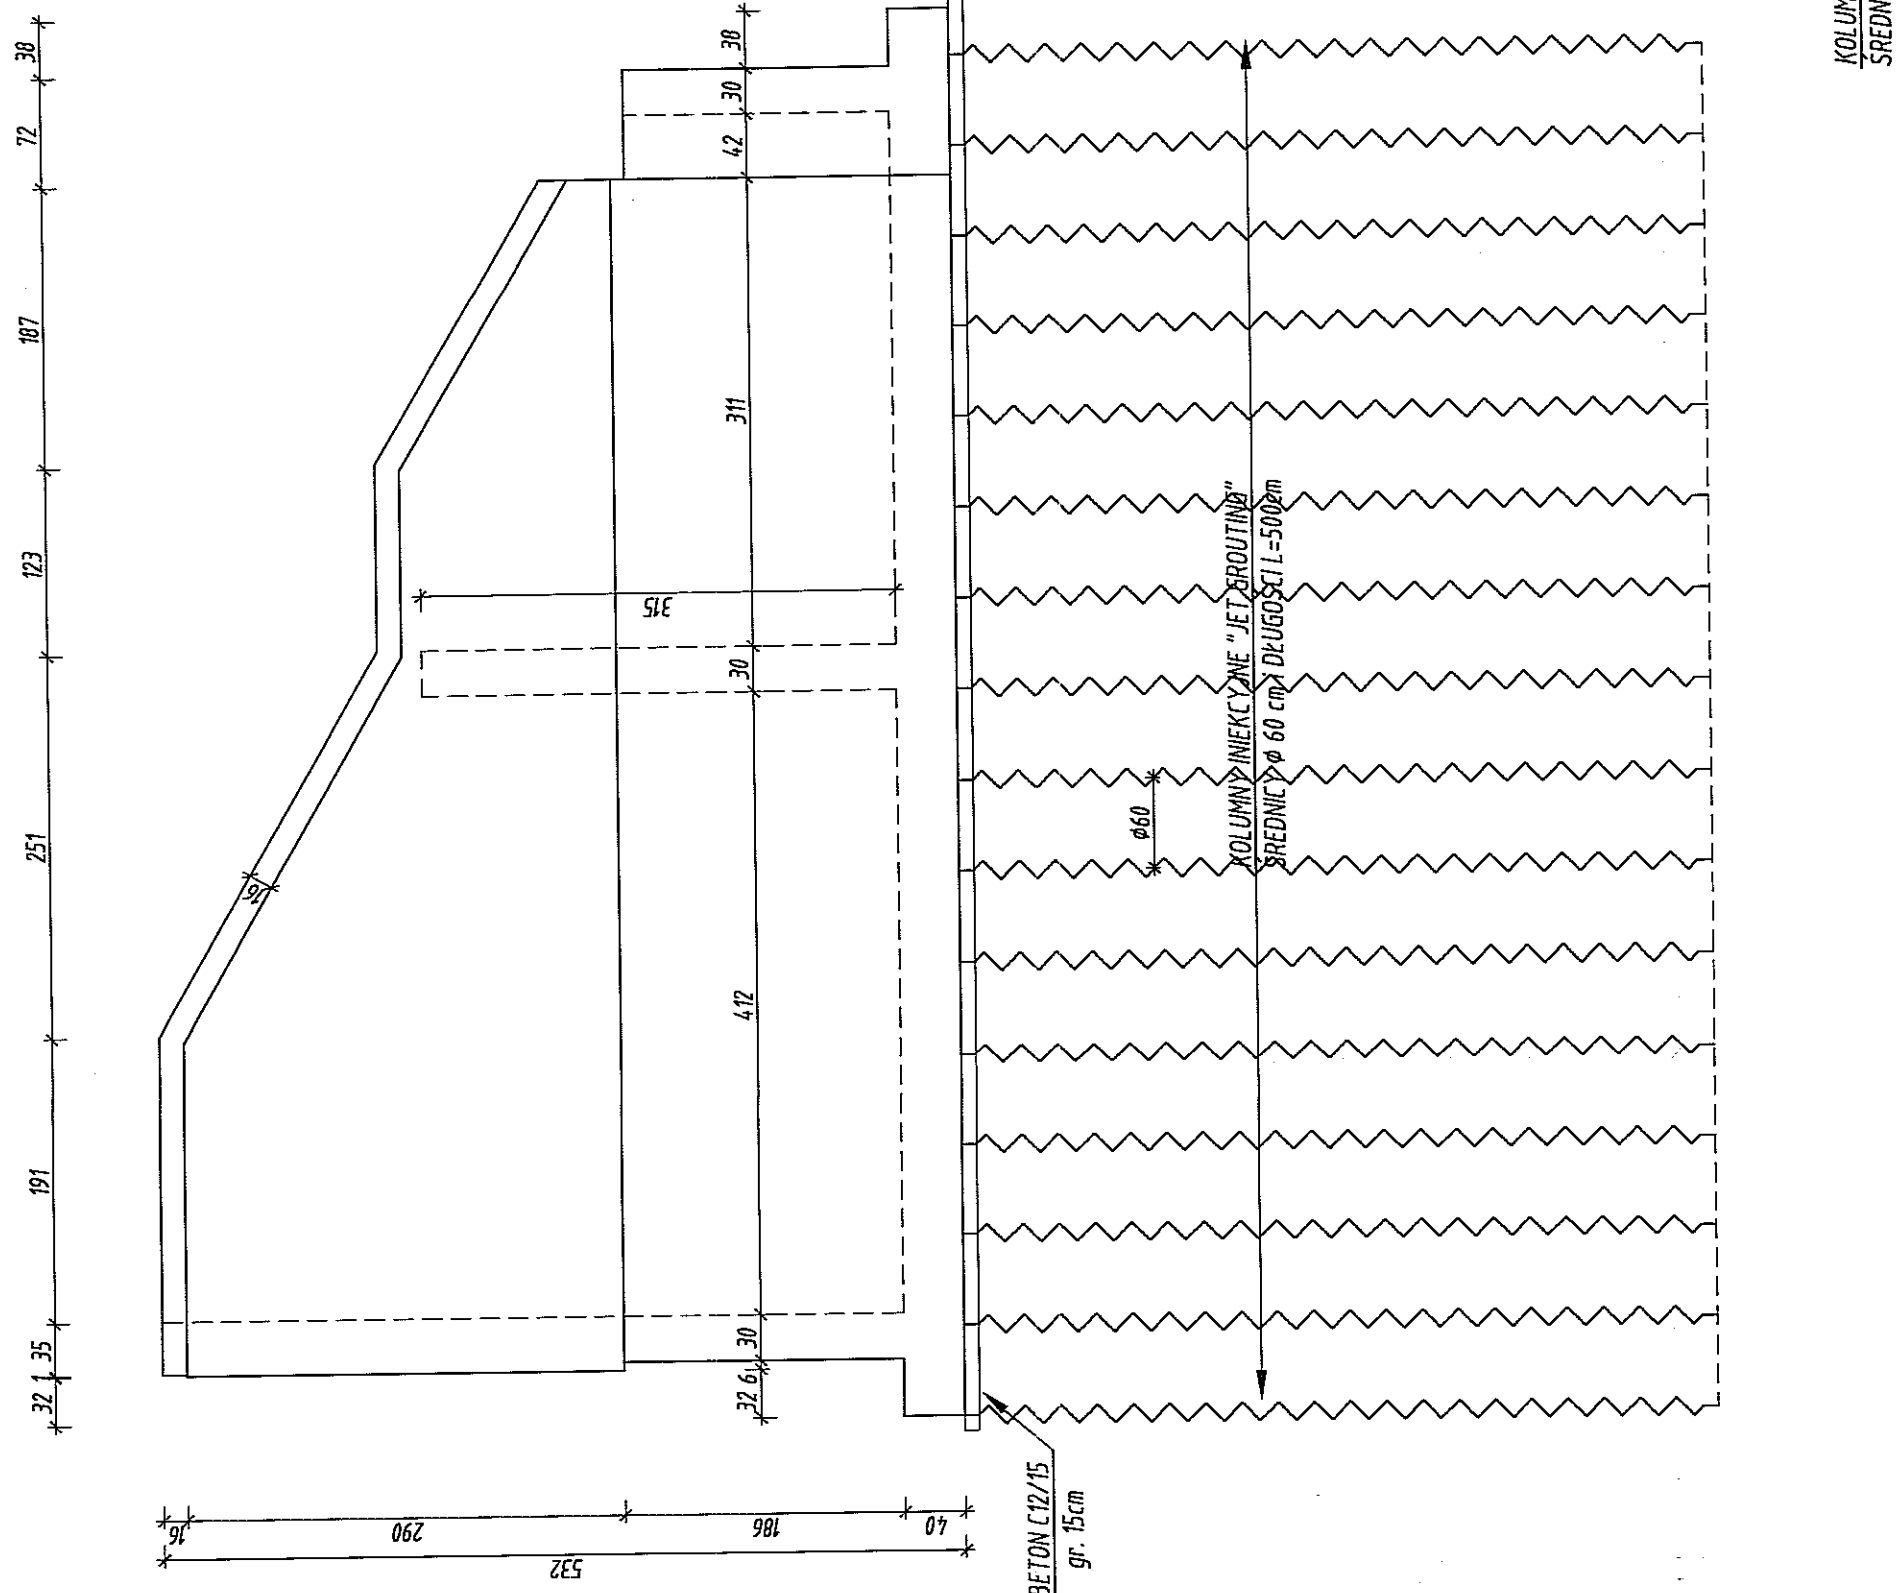

RZUT Z GÓRY

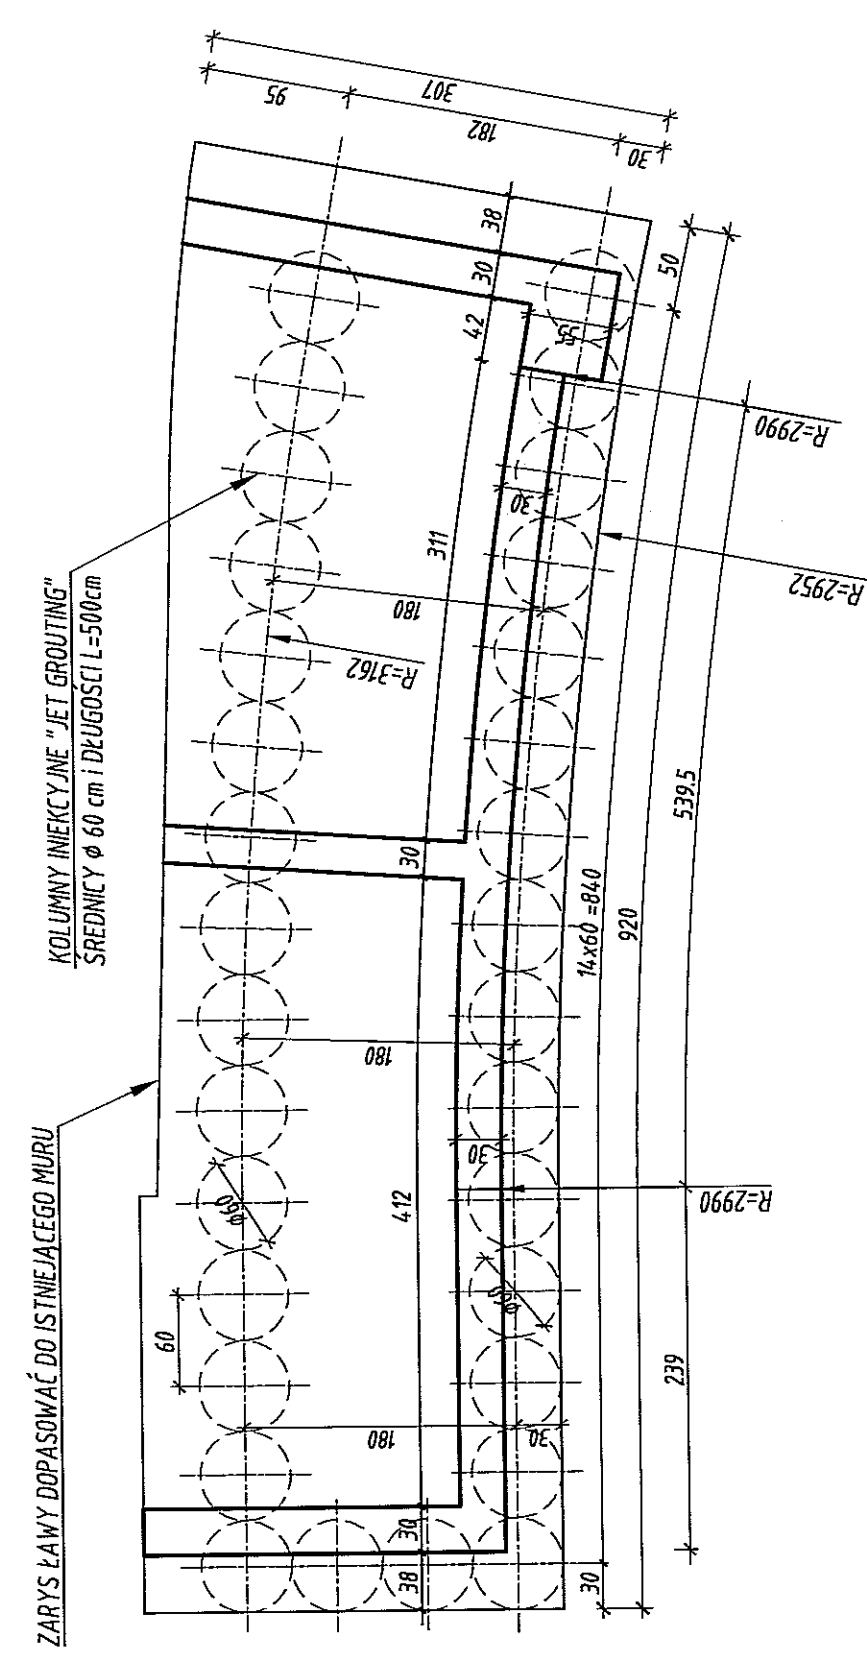

Beton konstrukcyjny: C25/30 (B30)
niekonstrukcyjny: C12/15 (B15)
Stal zbrojeniowa: A-IIIIN

Zestawienie stali do wykonania konstrukcyj stropów					
ELEMENT	Beton [m ³]	Stal zbrojeniowa [kg]	Dokowanie [m ²]	Abezel + 2 x temperatura "na gorąco" [m ²]	ILOŚĆ ELEMENTÓW
Konstrukcji stropów	2,3	23,4	4.064,4	119,6	83,7
					f


Zestawienie materiałów do wykonania konstrukcji schodów

№	Q [mm]	Dlogdi: maso		Insk. priruk	A=100	
		[mm]	[mm]		Q 10	Q 16
1		362	38	365,56	365,56	
2		212	38	37,92	37,92	
3		330	32	83,20	83,20	
4		330	48	133,92	133,92	
5		330	32	29,60	29,60	
6		330	24	236,68	236,68	
7		362	32	50,88	50,88	
8		362	16	121,44	121,44	
9		415	20	83,00	83,00	
10		304	24	12,96	12,96	
11	16	311	4,2	196,62	196,62	
12		263	24	63,12	63,12	
13		352	18	48,42	48,42	
14		393	12	47,96	47,96	
15		327	12	21,12	21,12	
16		365	30	71,34	71,34	
17		365	30	90,00	90,00	
18		365	30	65,50	65,50	
19		389	26	107,14	107,14	
20		250	4,5	112,50	112,50	
21		222	16	35,32	35,32	
22		488	16	78,08	78,08	
23		152	7	107,1	107,1	
24		418	7	29,28	29,28	
25		99	19	12,87	12,87	
26		384	19	49,82	49,82	
27	44	128	35,58	35,58		
28	44	128	26,20	26,20		
29	10	47	160	76,20	76,20	
Dlogdi: na Endoc		[mm]	181,70	250/144	250/144	
Masa 1 mb		[kg/ml]	0,67	1,50	1,50	
Masa wg Endoc		[kg]	112,1	3952,3	3952,3	
Masa celuloza		[kg]		4064,4	4064,4	

[illegible]


RZUT Z GORY

RZUT Z GORY

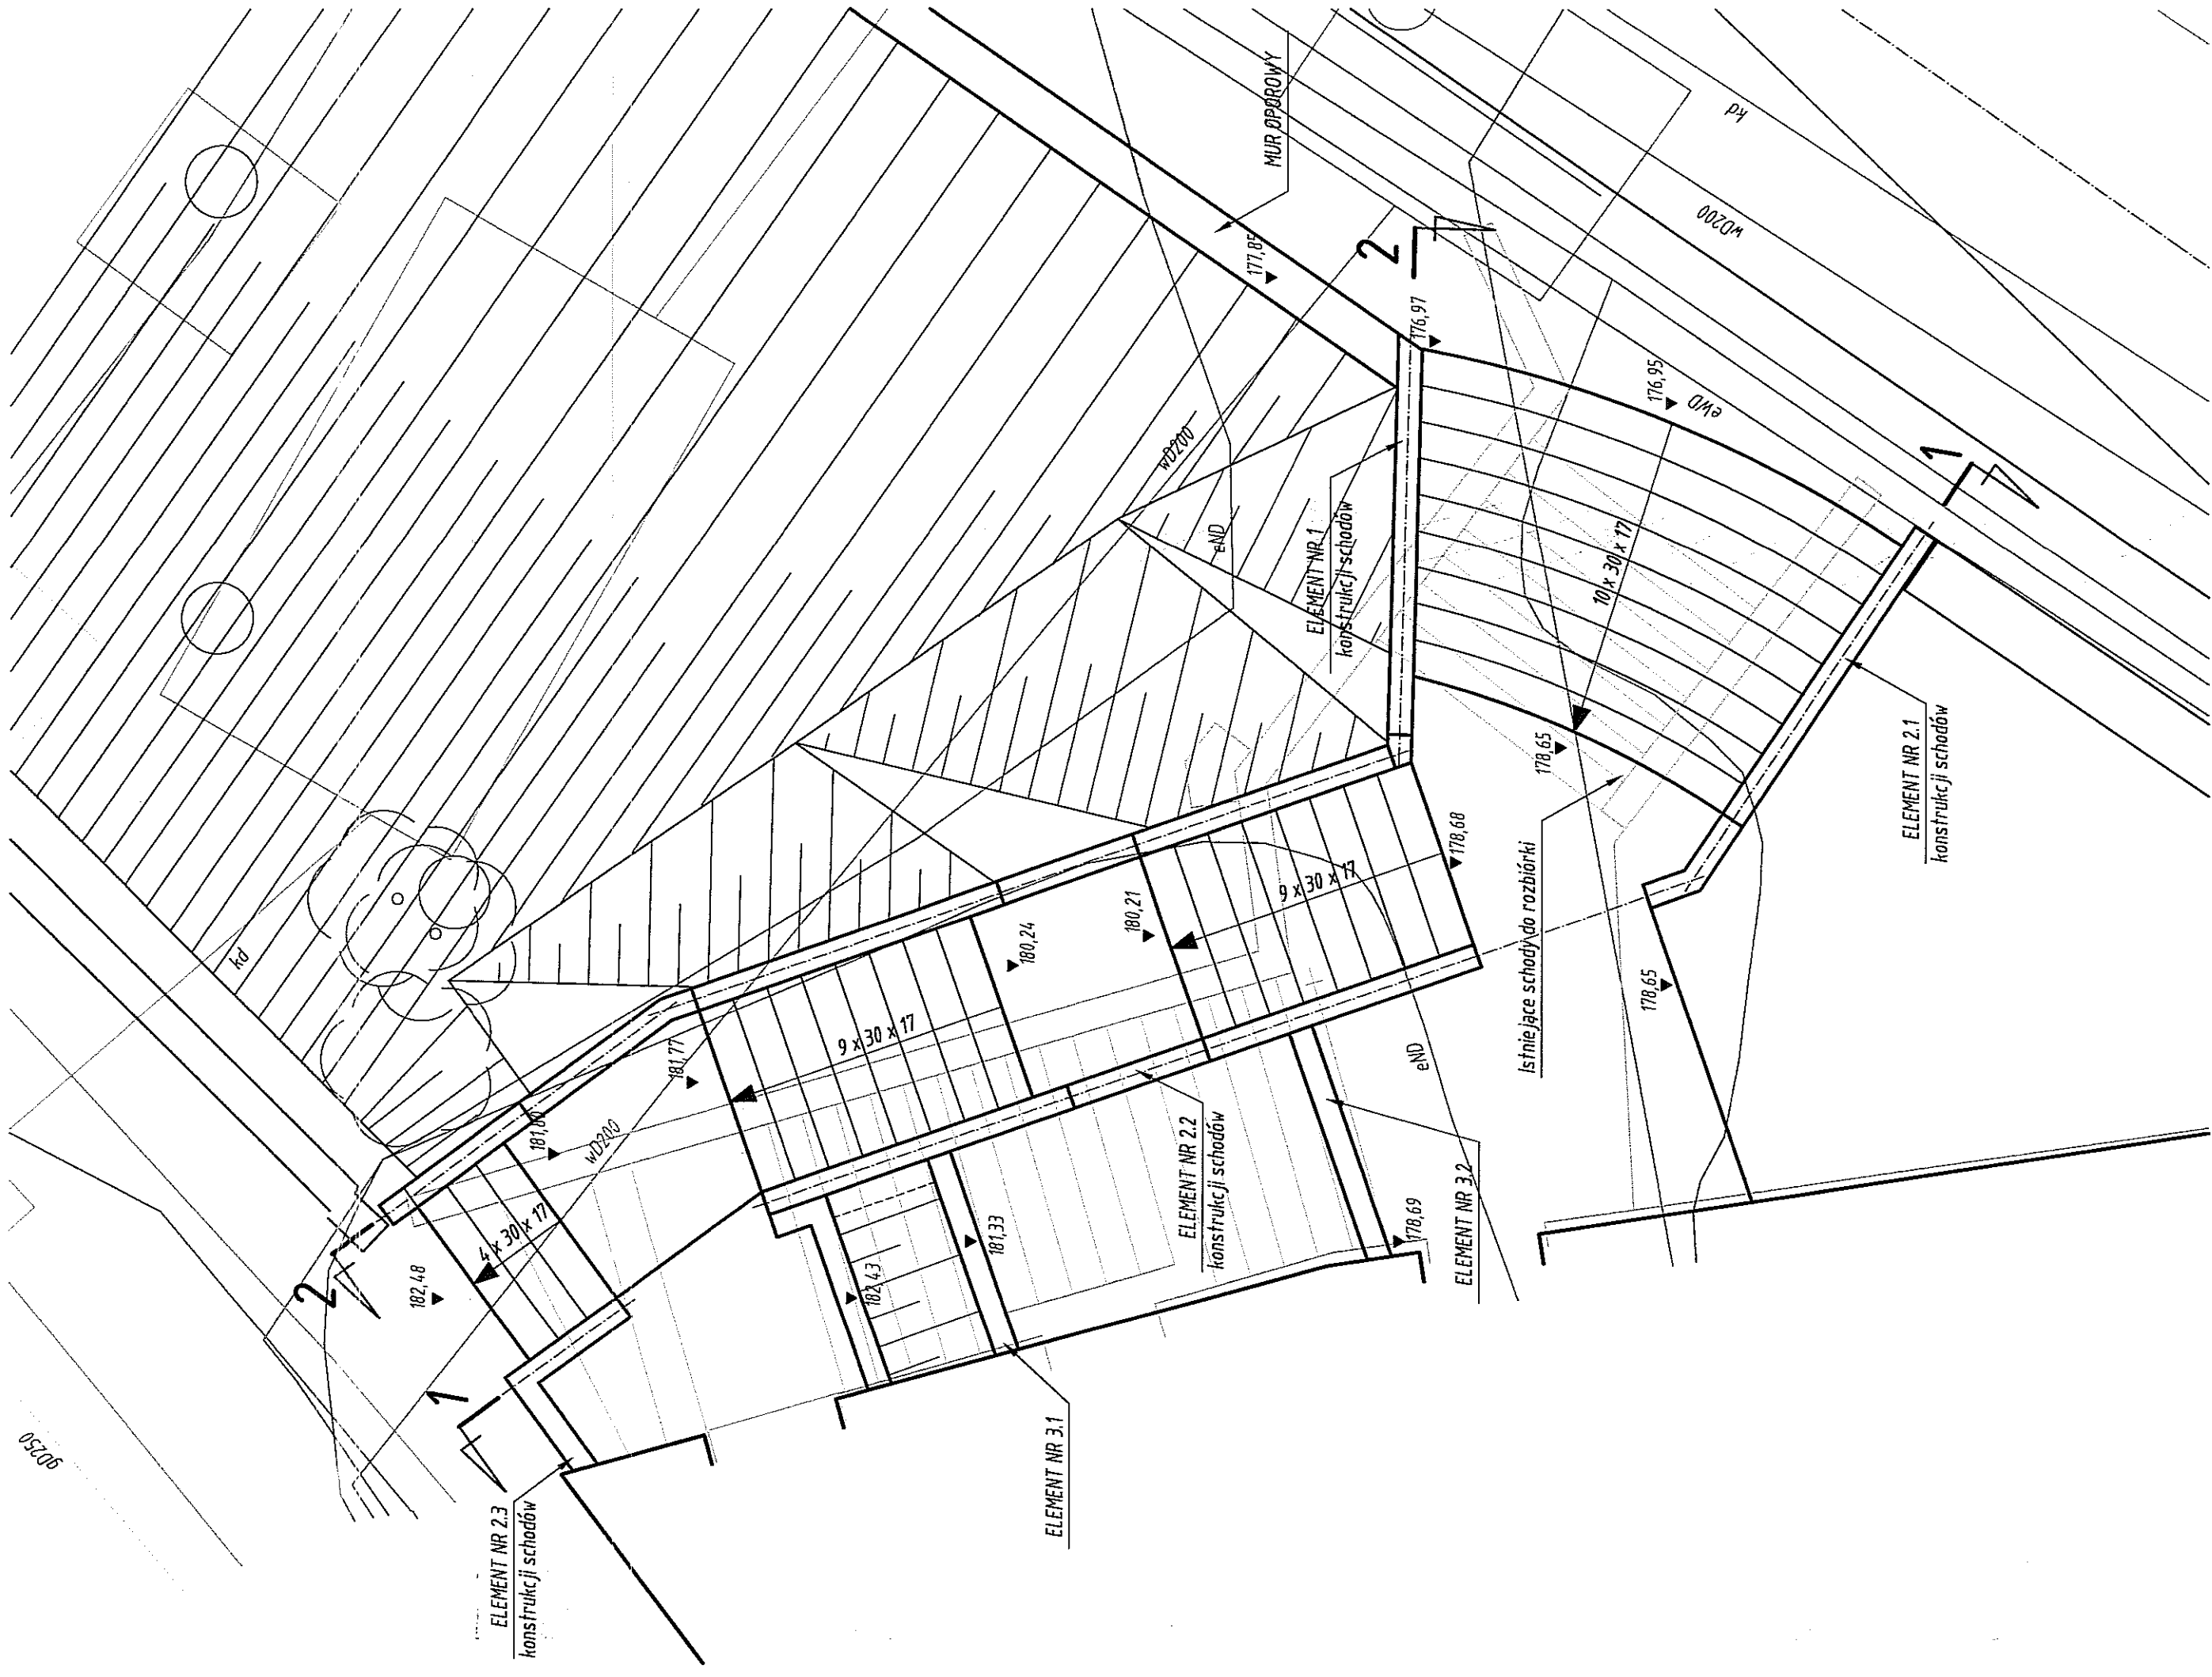


PRZEKRÓJ 2-2

PRZFKRÓ/2-2

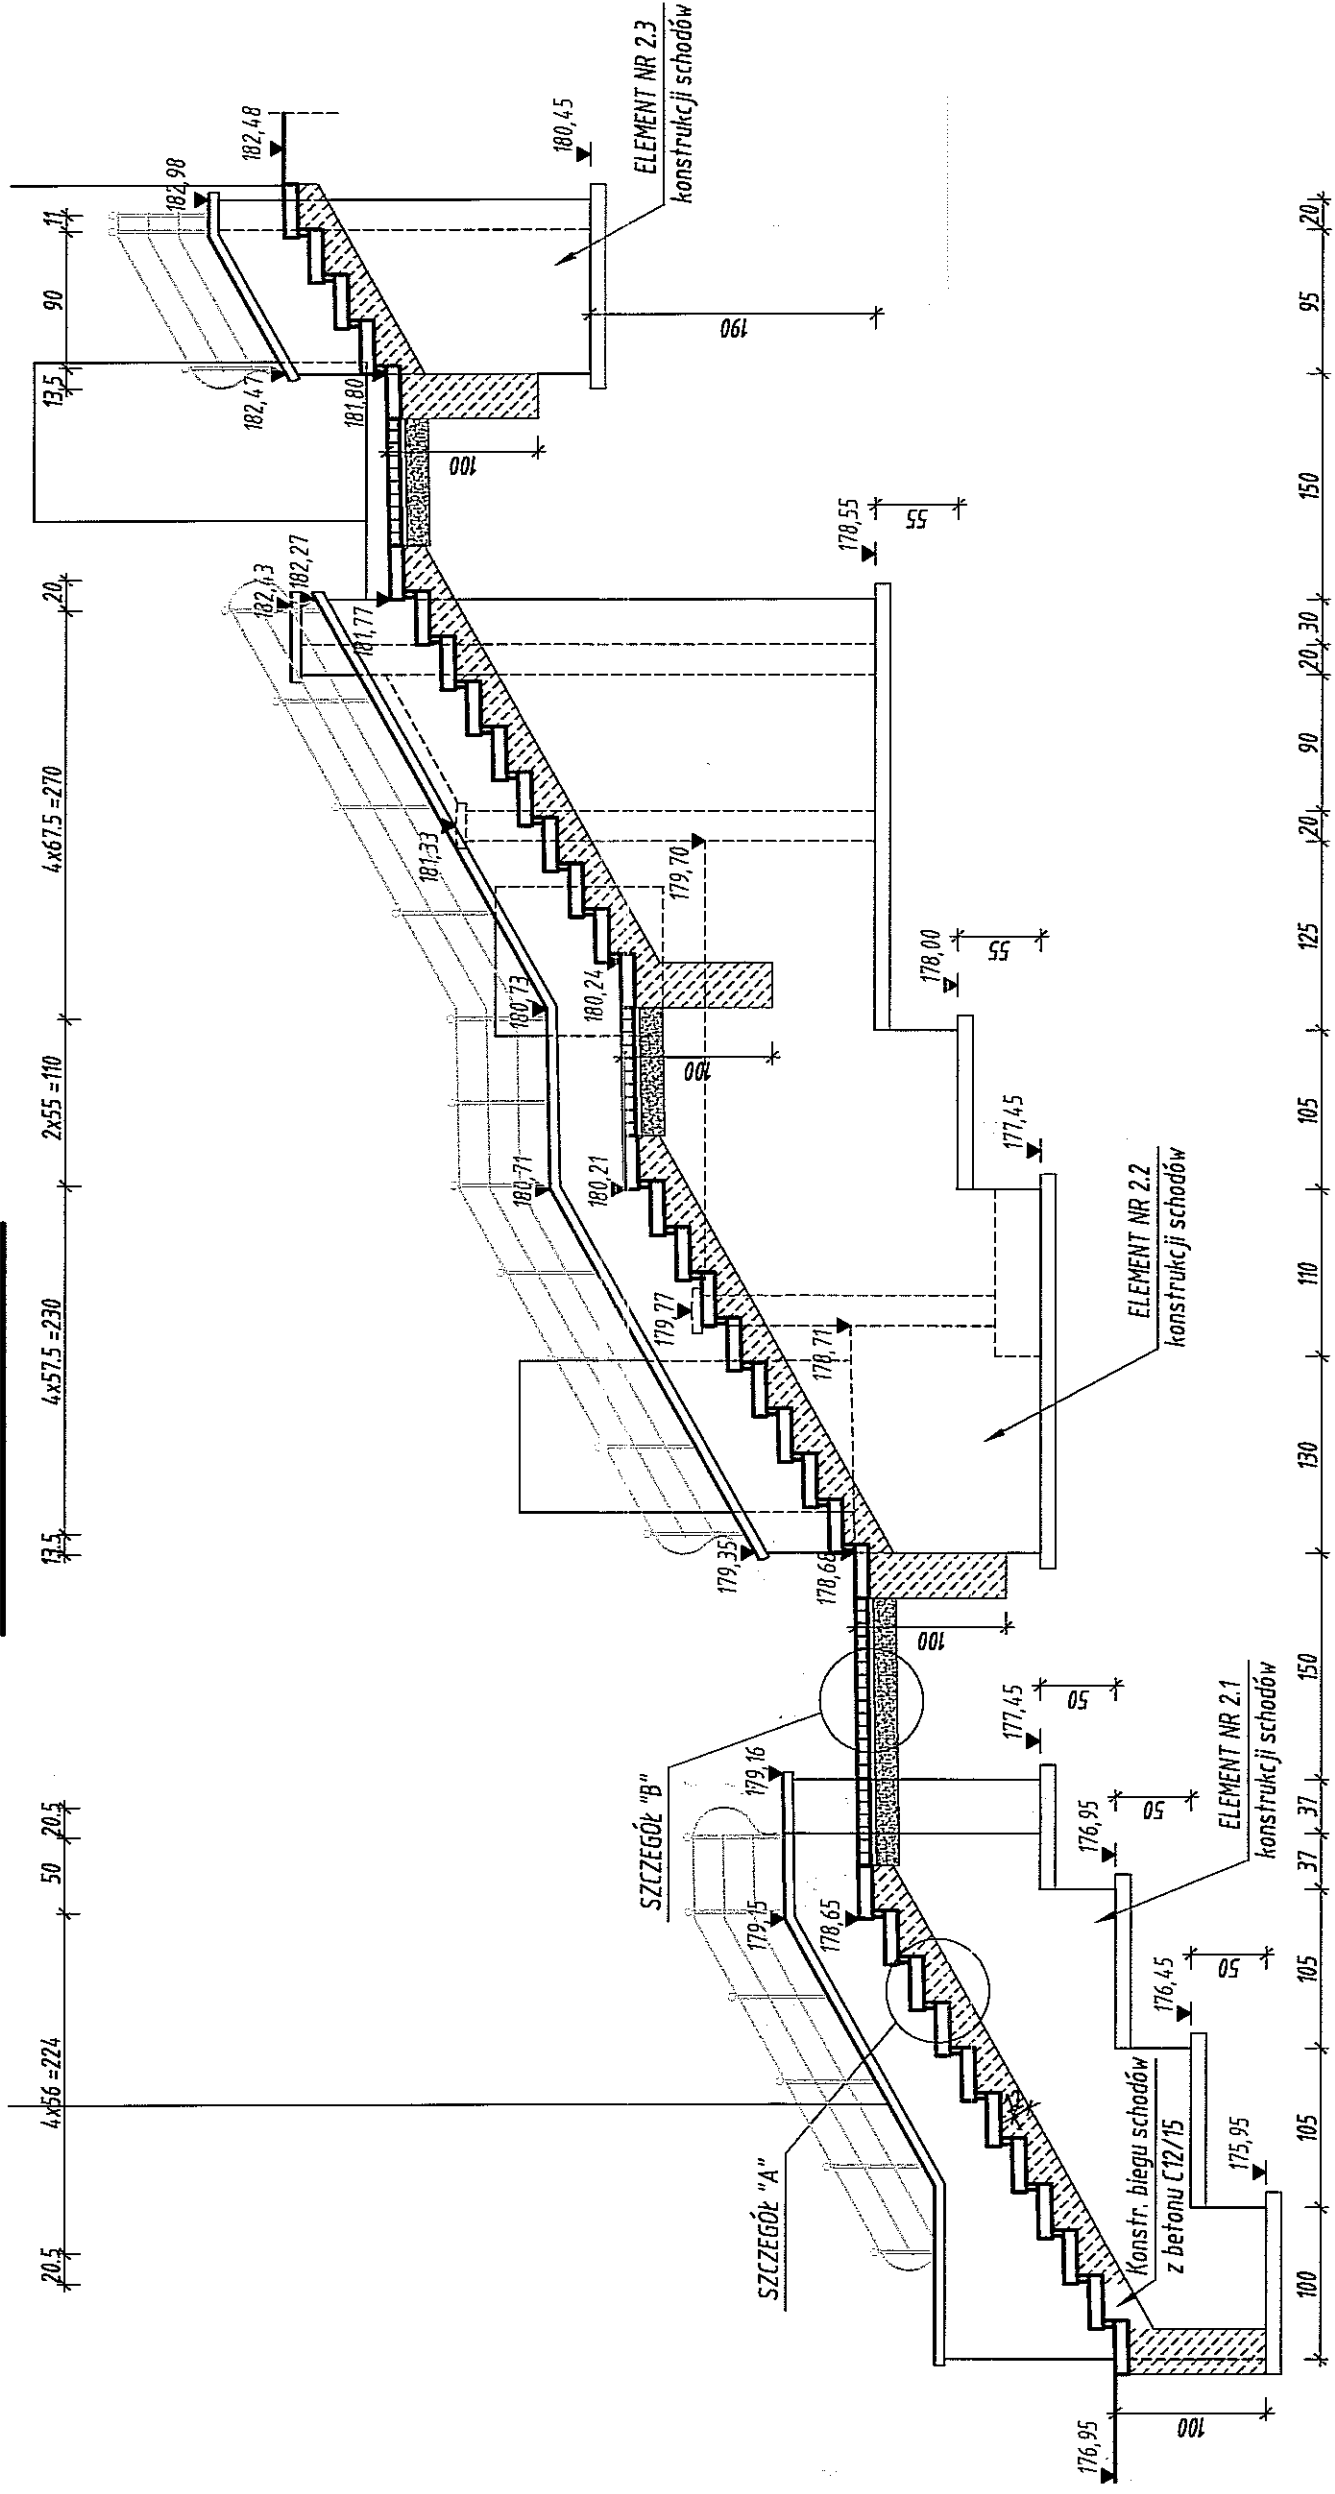


ELEWACJA MURKA SCHODÓW

FI FWACJA MURKA SCHODÓW

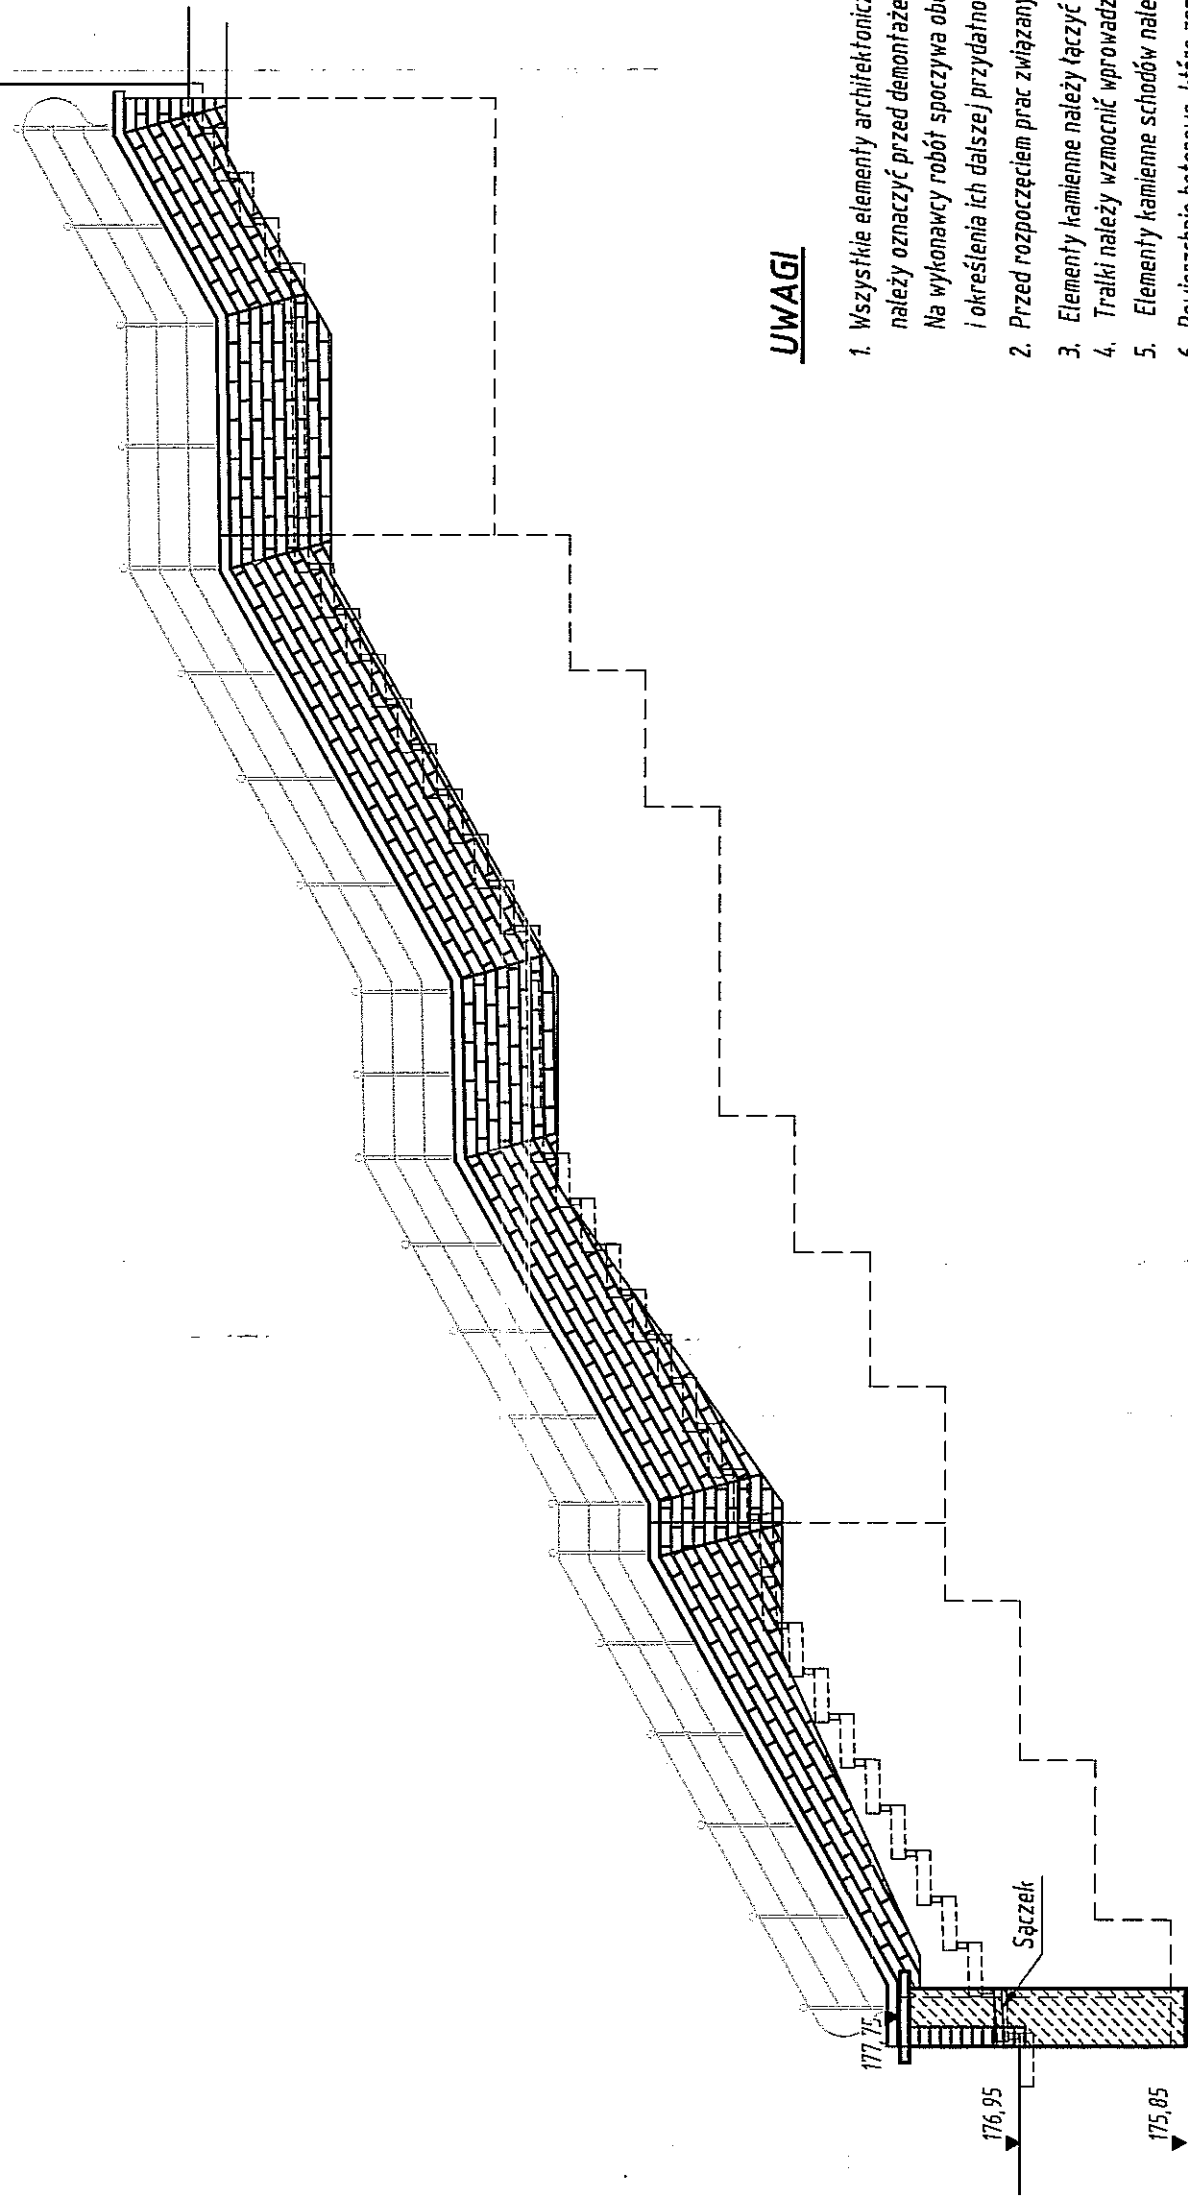


S7C7FGÓY "A" Skala 1:25

S7C7FGÓr "A" Skala 1:25

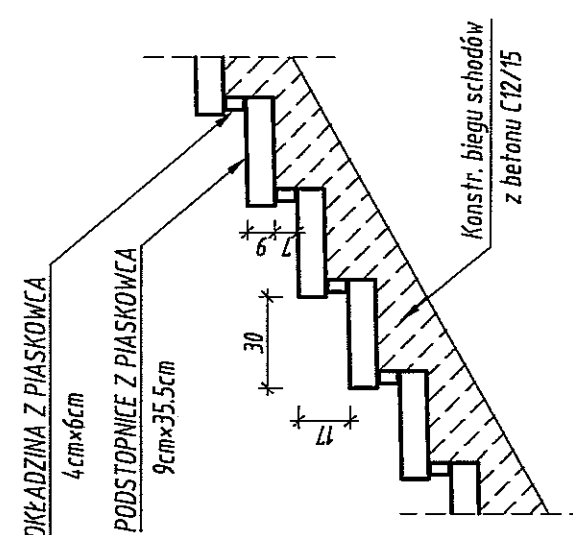


PRZEKRÓJ 1-1 Skala 1:50

PRZEFKROJ 1-1 Skala 1:50

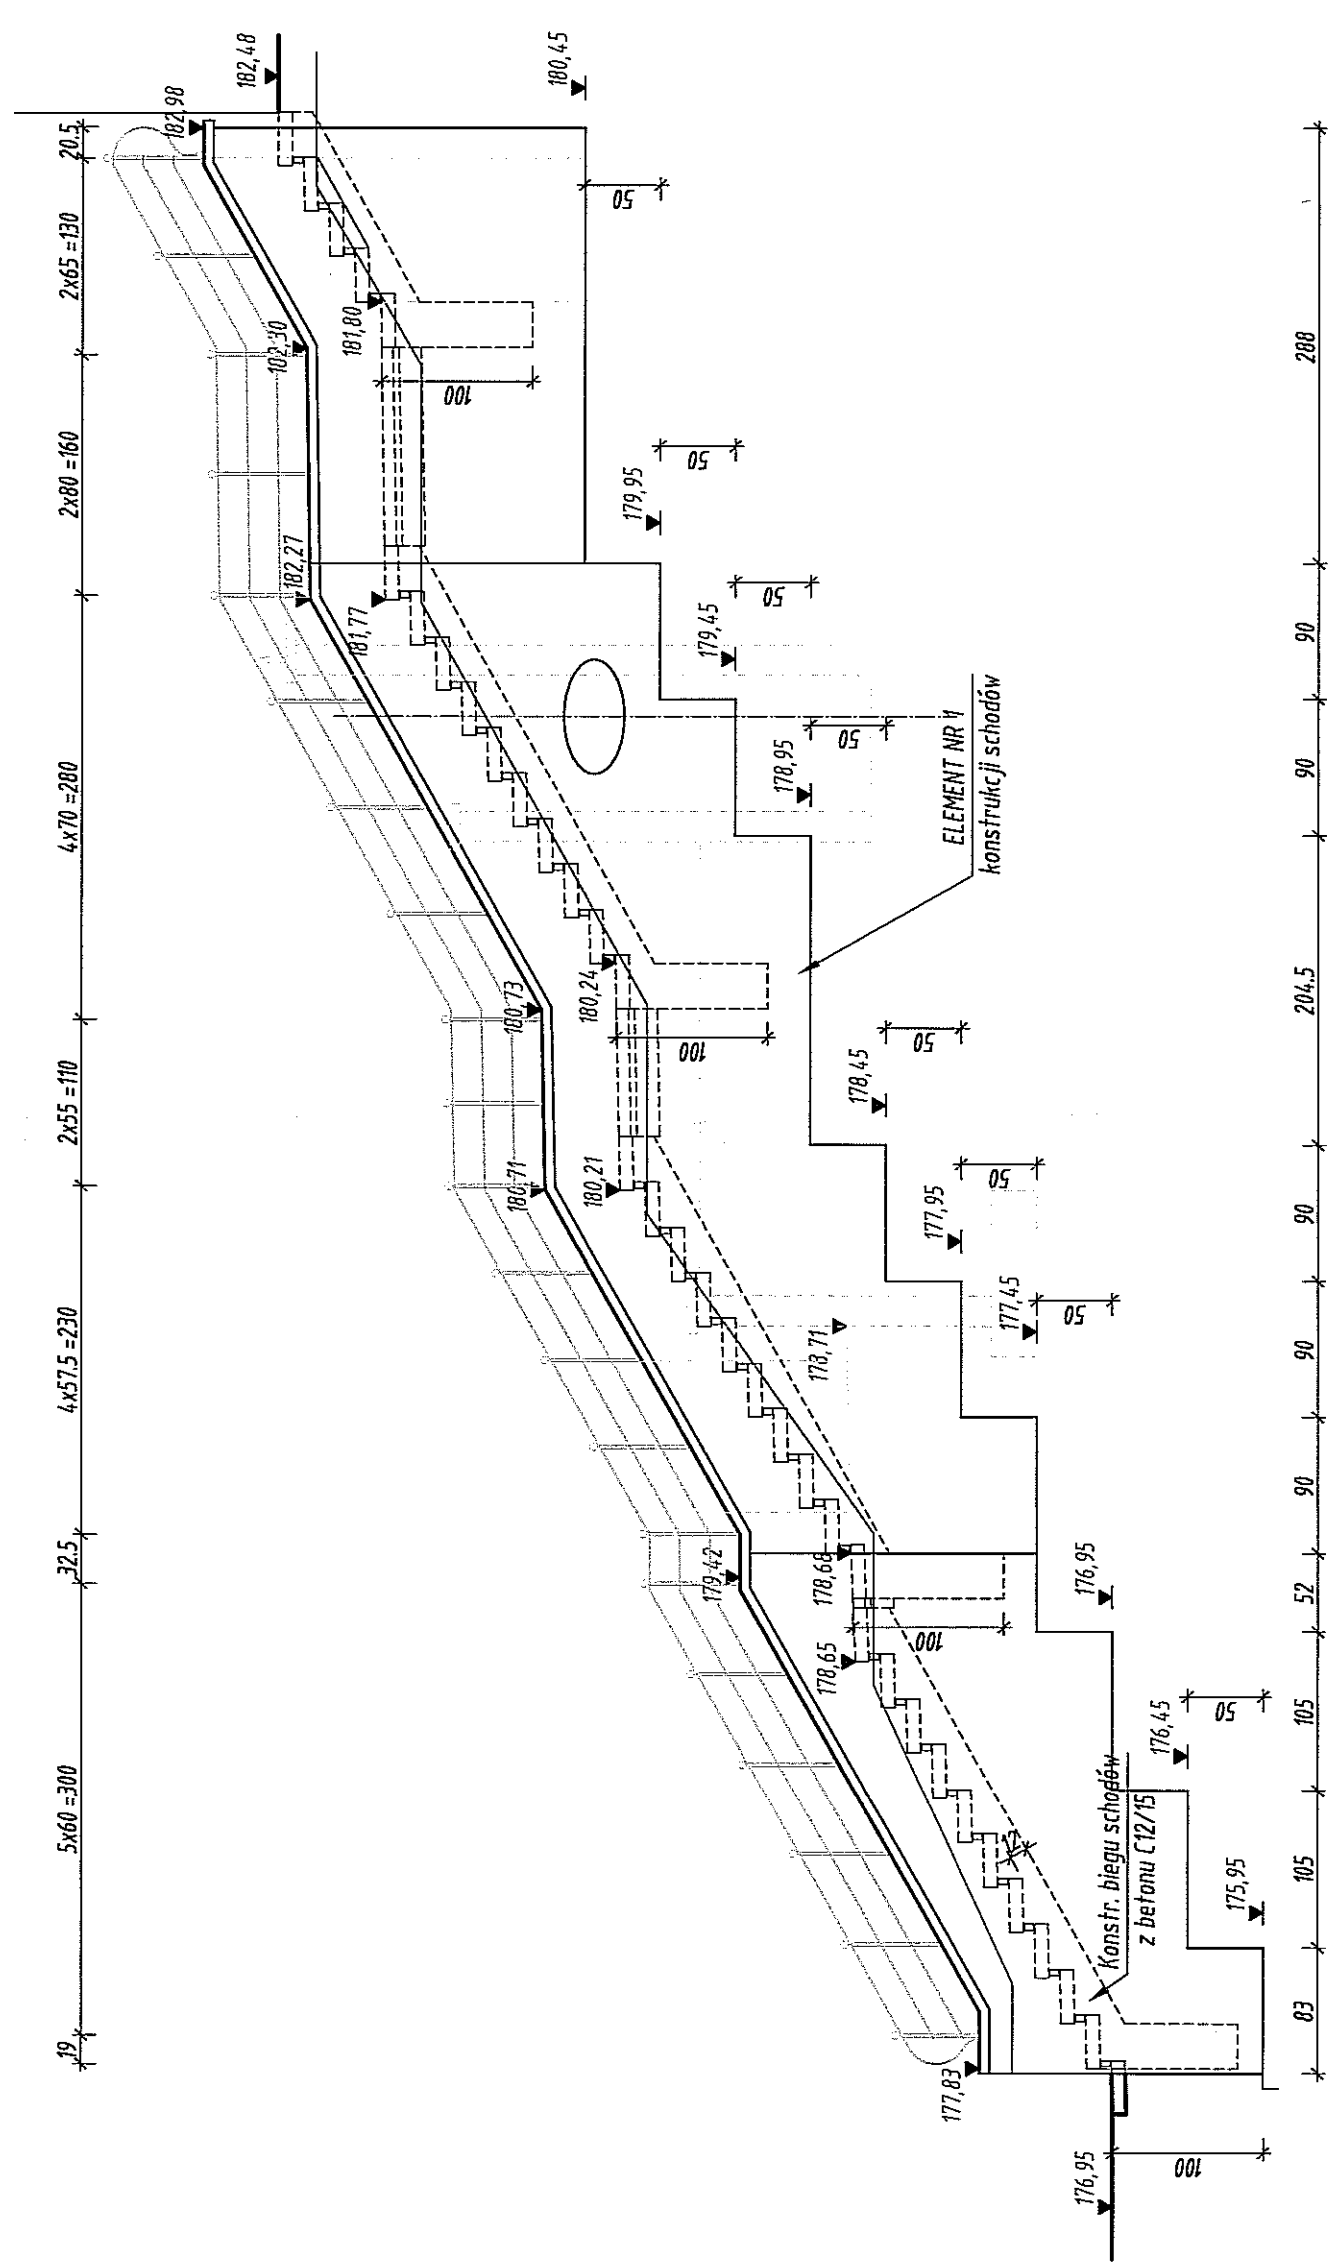


SZCZEGÓŁ "B" Skala 1:25

S7C7FGÓŁ "B" SK3/3 1:25

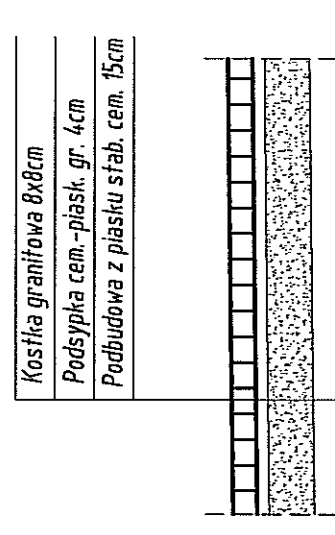

PRZEKRÓJ POPRZECZNY

PRZFKRÓJ POPRZECZNY

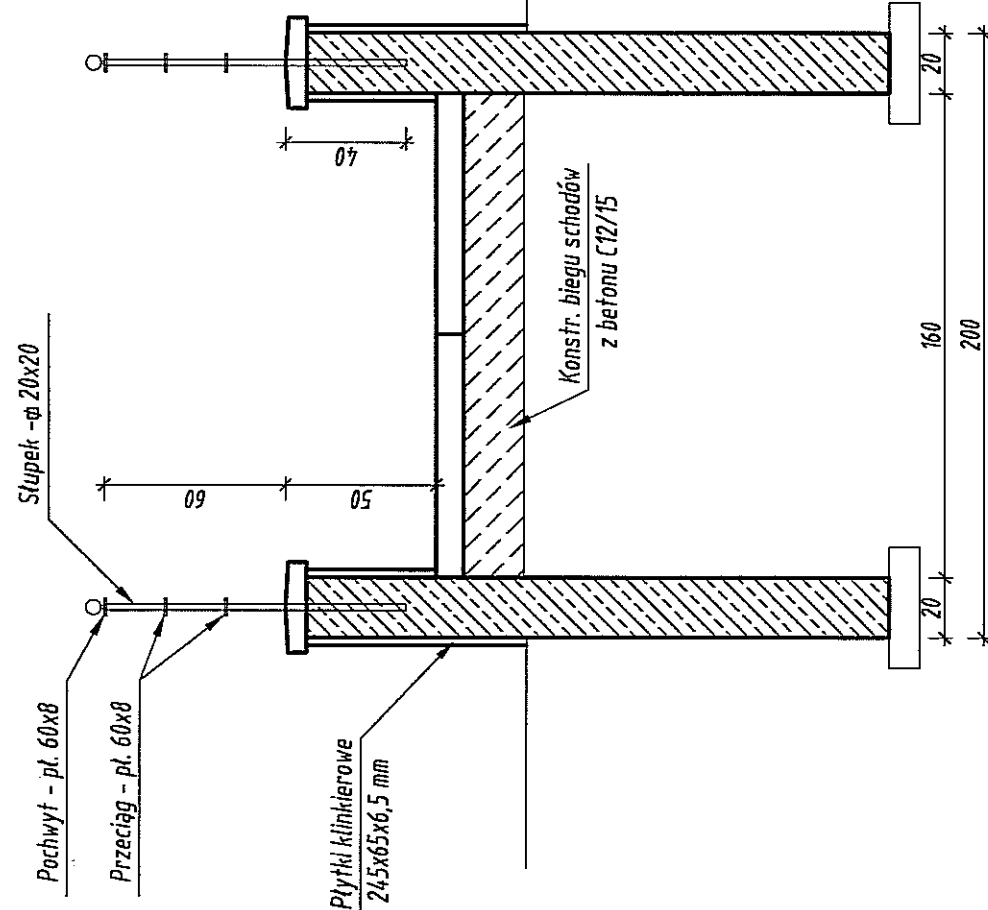


Beton :	C12/15 C25/30
Stal zbrojeniowa:	A-IIIIN
Cegła klinkierowa:	KL 150

UWAGI

1. Wszelkie elementy architektoniczne kamienne należy rozstrząsć, elementy nadające się do ponownego użycia należy złożyć (połowa) w celu ponownego użycia w tym samym miejscu.
2. Na wykonany "robót" powinna obowiązać szczegółowa inwentaryzacja i śledzenie tych elementów kamiennych podczas rozbiórki i torowania dla dalszej przydatności do ponownego użycia po uzgodnieniu z inspektorem nadzoru i służbami konserwatorskimi.
3. Przed rozpoczęciem prac związanych z przebudową należy wykonać lokalizację urządzeń obiektu.
4. Elementy kamienne należy przyjąć przy użyciu zapraw nieekskurzacyjnych i kotów ze stali nierdzewowej.
5. Trzeźli należy wznosić prowadząc je w drodze "peł" ze stali nierdzewowej na silnikach.
6. Elementy kamienne schodów należy zabezpieczyć preparatem hydroizolującym zapobiegającym nasągnięciom i niezmienną wygodą kamienia.
7. Powierzchnie betonowe, które zostają zasypane należy pokryć izolacją blumiczną.
8. Mostek paslowca i cegły na łącznik należy uzgodnić z konserwatorem zabudów.

Gmina Miasto Lublin

20-030 Lublin, Plac Kości Wniebławia 1




PRACOWNIA WYKONCZANIA, 20-040 Lublin, ul. Wniebławia 1, telefon 81 5 60 00 00
www.miastolublin.pl e-mail: mg@miastolublin.pl

1

Alfuz: POKA-226
LOGE.SPO

ul. Alfabety 1
ul. Jutrzenki 1
ul. Słonecznej 1
ul. Słonecznej 2

OGRA-005



PRACOWNIA WYKONCZANIA

1

Zadanie: Przebudowa ulicy Zamkowej wraz z wiaduktem (na odcinku od brzozy Grodzkiej do końca wiaduktu) wraz z obiektami towarzyszącymi: schody, mur oporowy i murki

SCHODY NA UL. PODWAŁE

1

Yt. rysunki

SCHODY NA UL. PODWAŁE

1

Zawieszka nr: 60DM/W/1

10.2011

1

Rodzaj: Plan

10.2011

1

Przebieg: ul. Zamkowej

10.2011

1

Przebieg: ul. Zamkowej

ELEMENT NR 2.2 PRZEKRÓJ POPRZECZNY F-F Skala 1:25

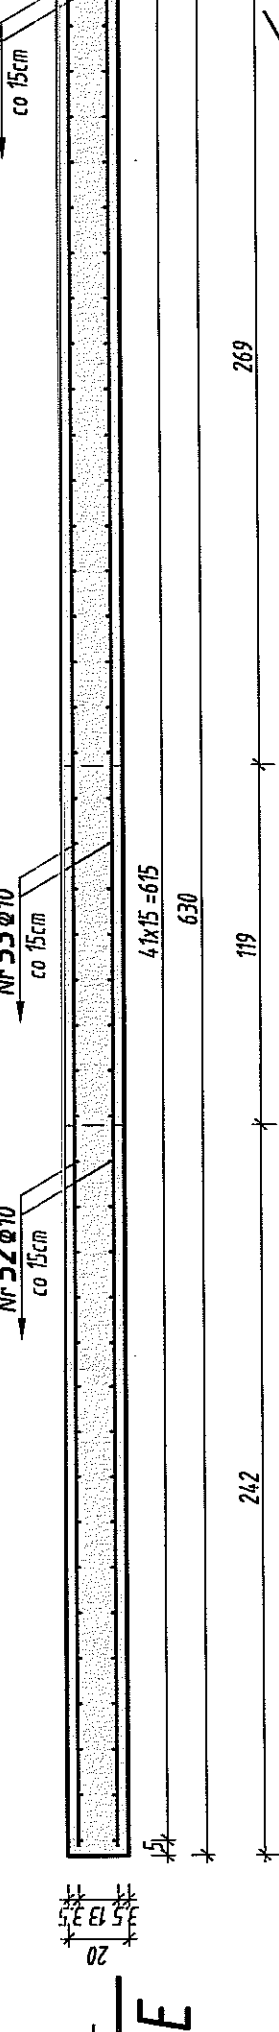


ELEMENT NR 2.3

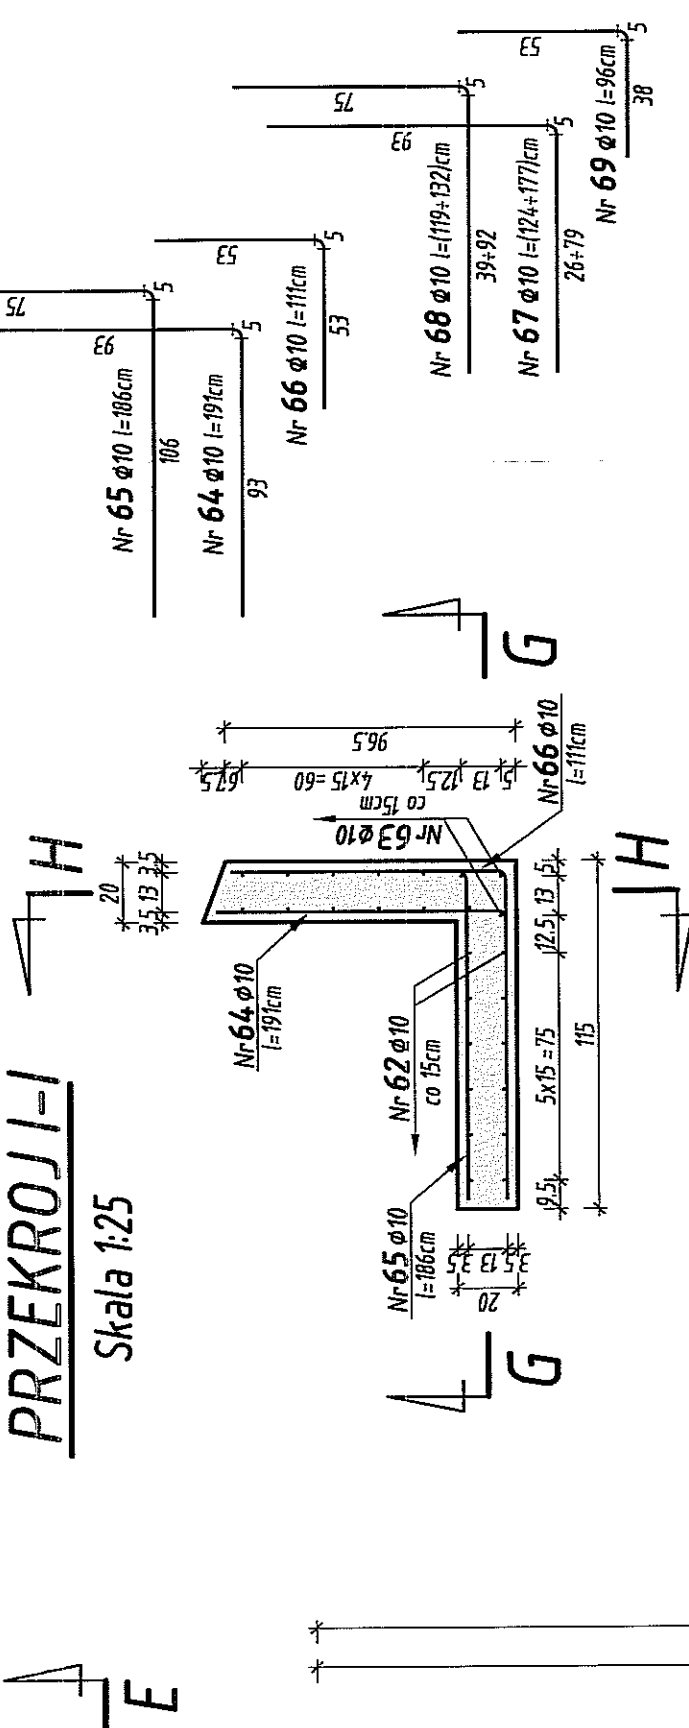


ELEMENT NR 2.1


PRZEKRÓJ POPRZECZNY D-D

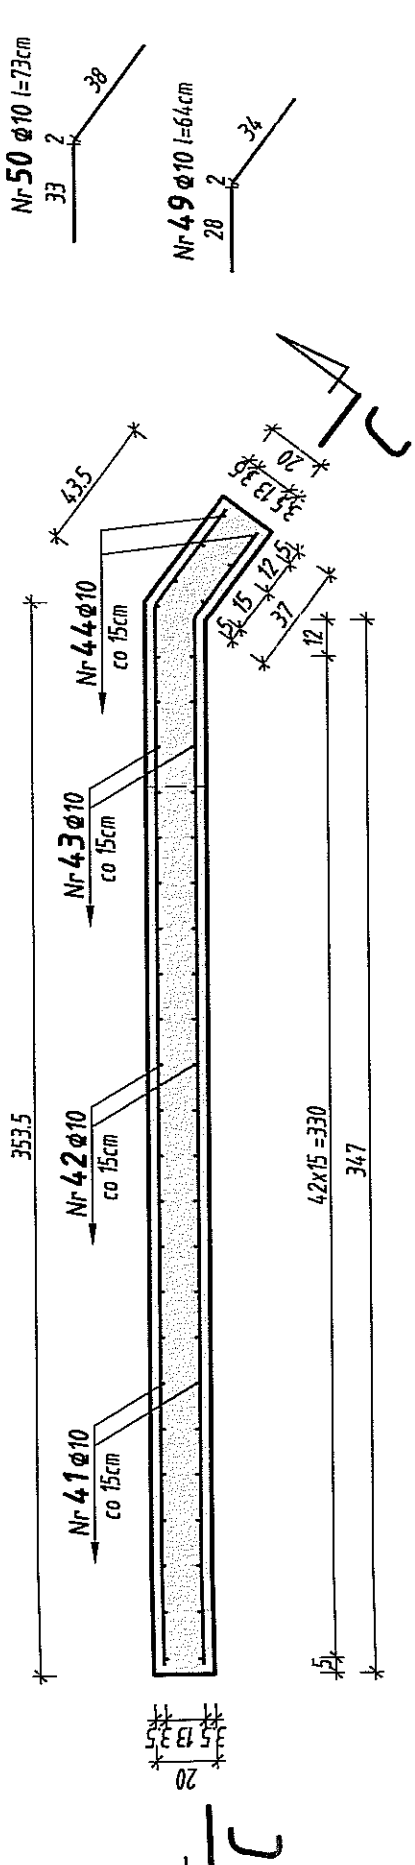


PRZEKRÓJ POPRZECZNY C-C Skala 1:25

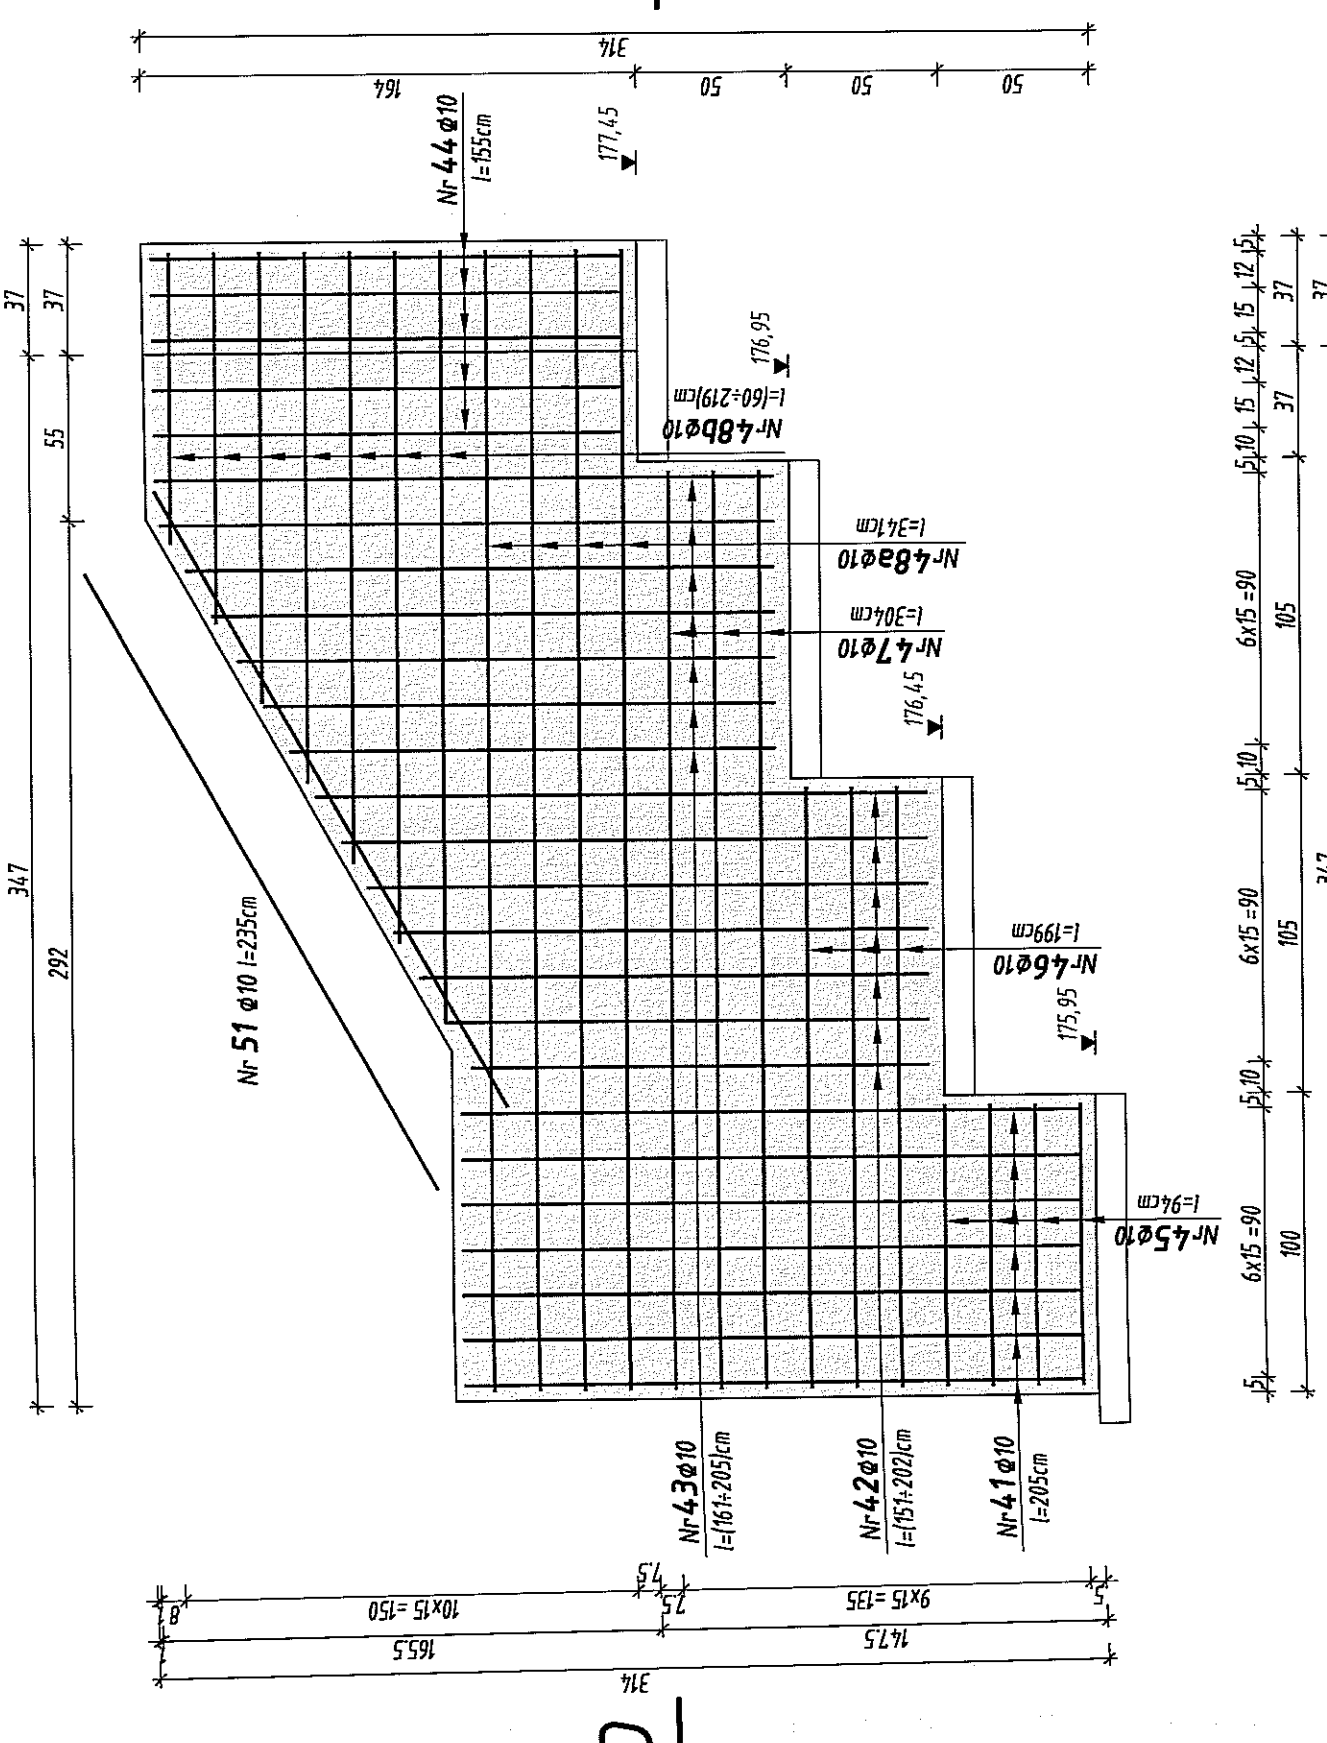


PRZEKRÓJ POPRZECZNY E-E

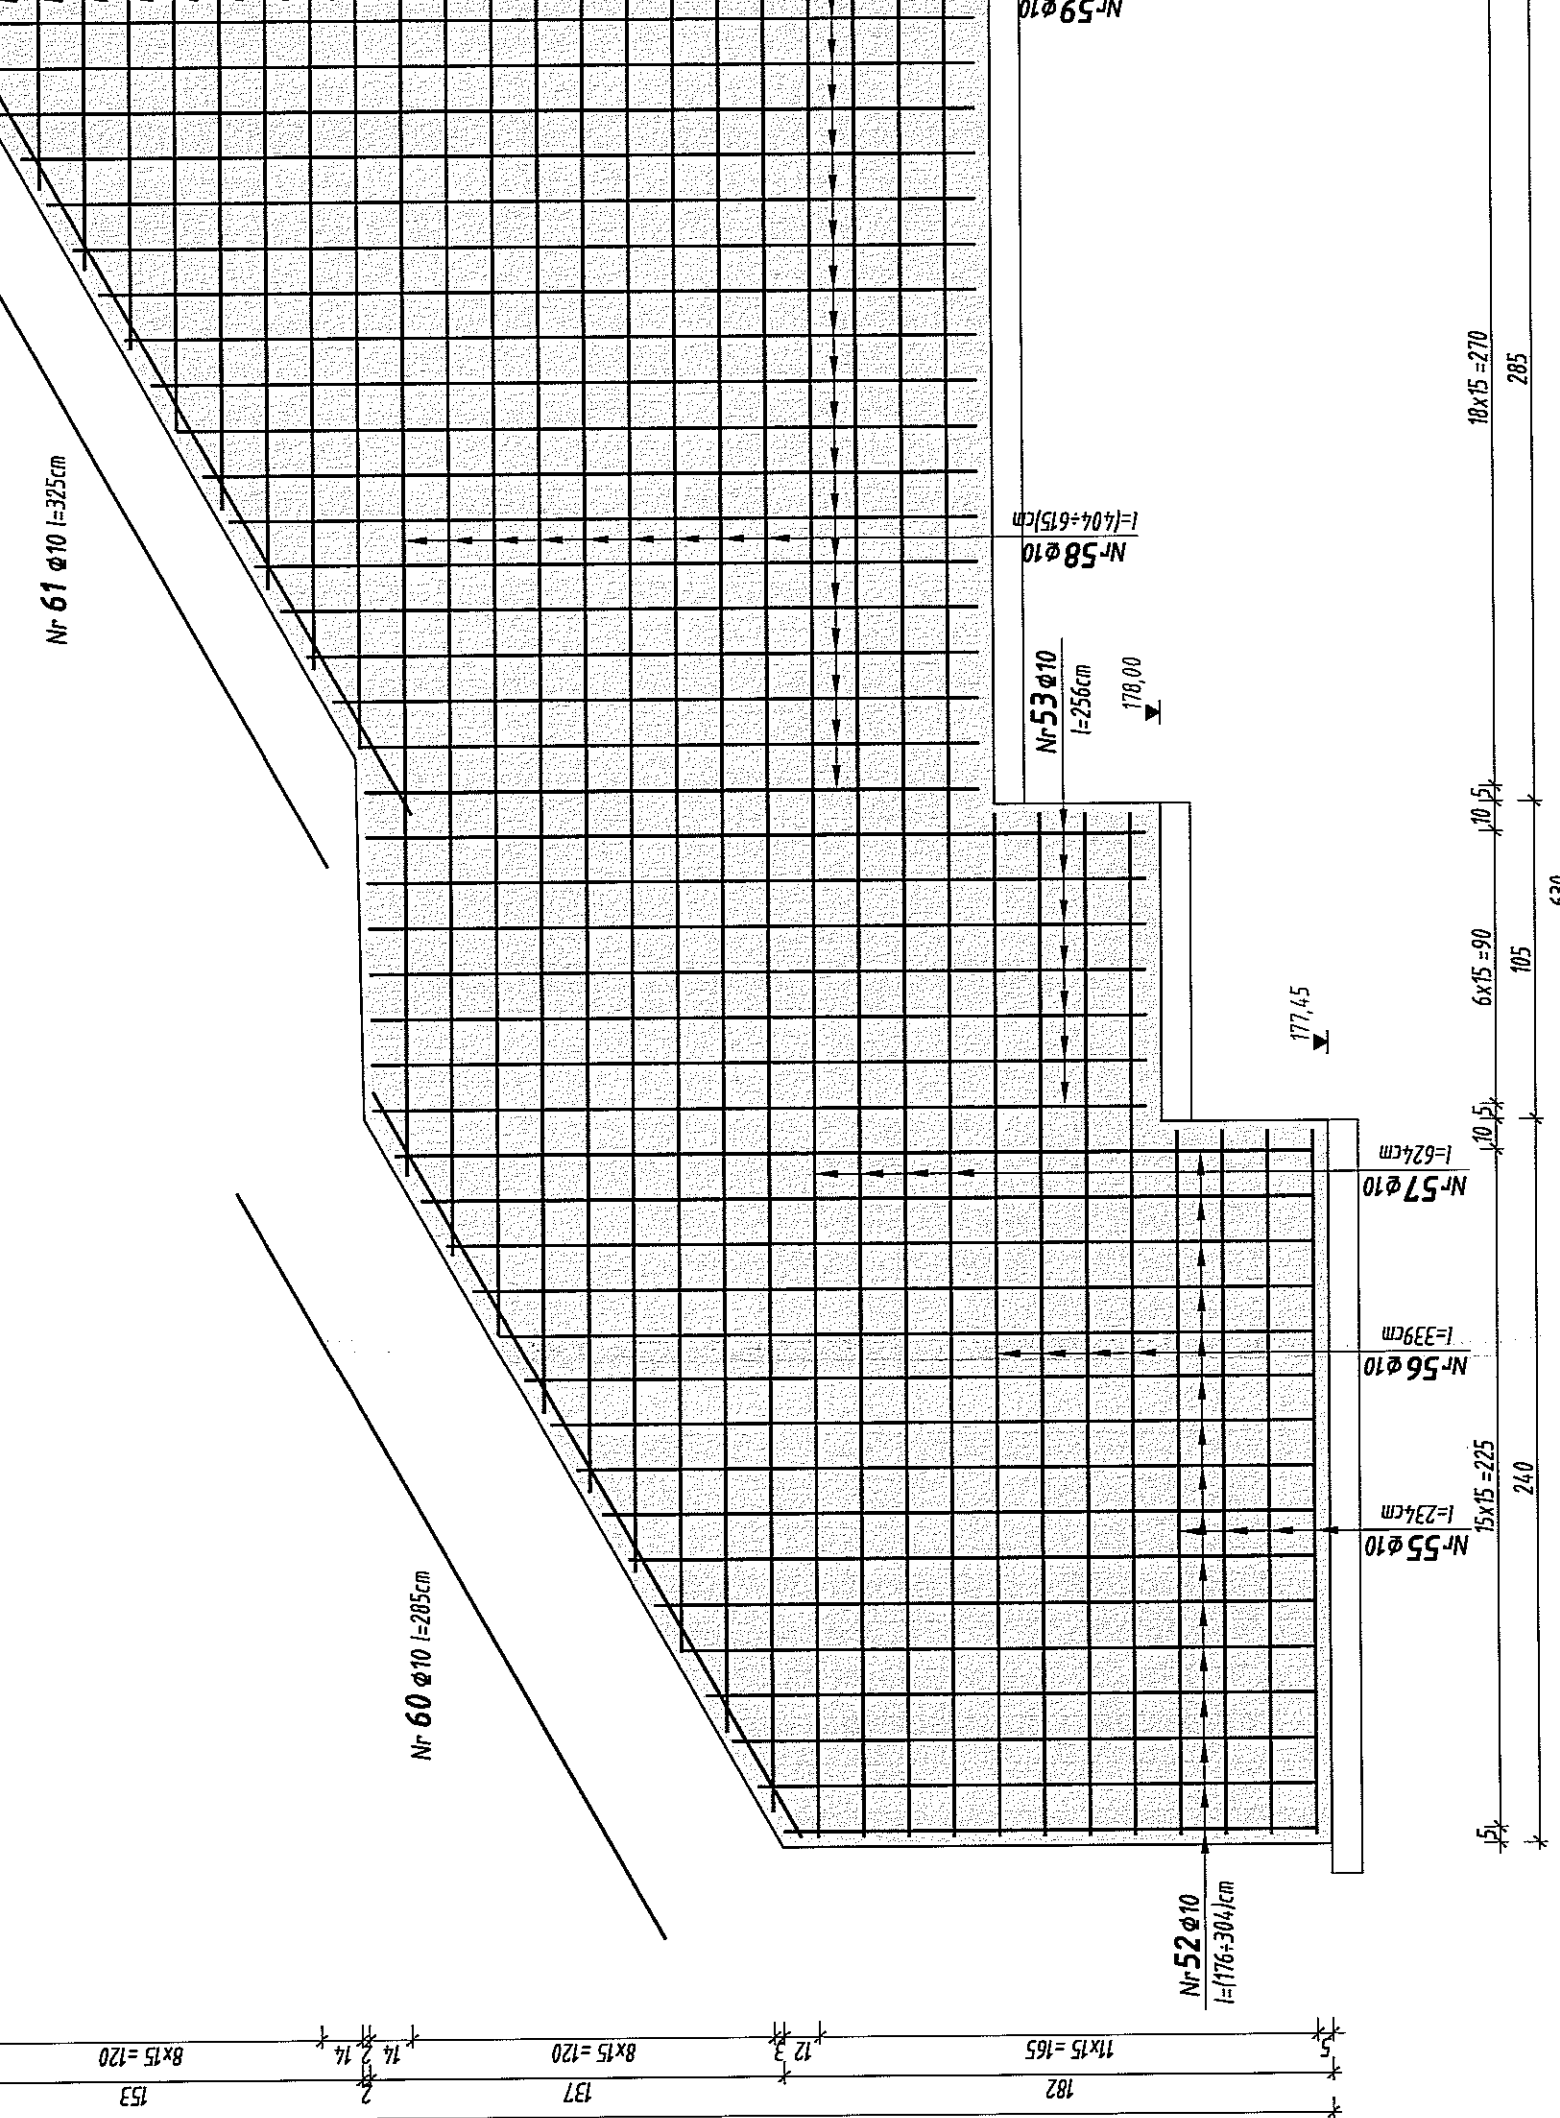

PRZEKRÓJ G-G Skala 1:25

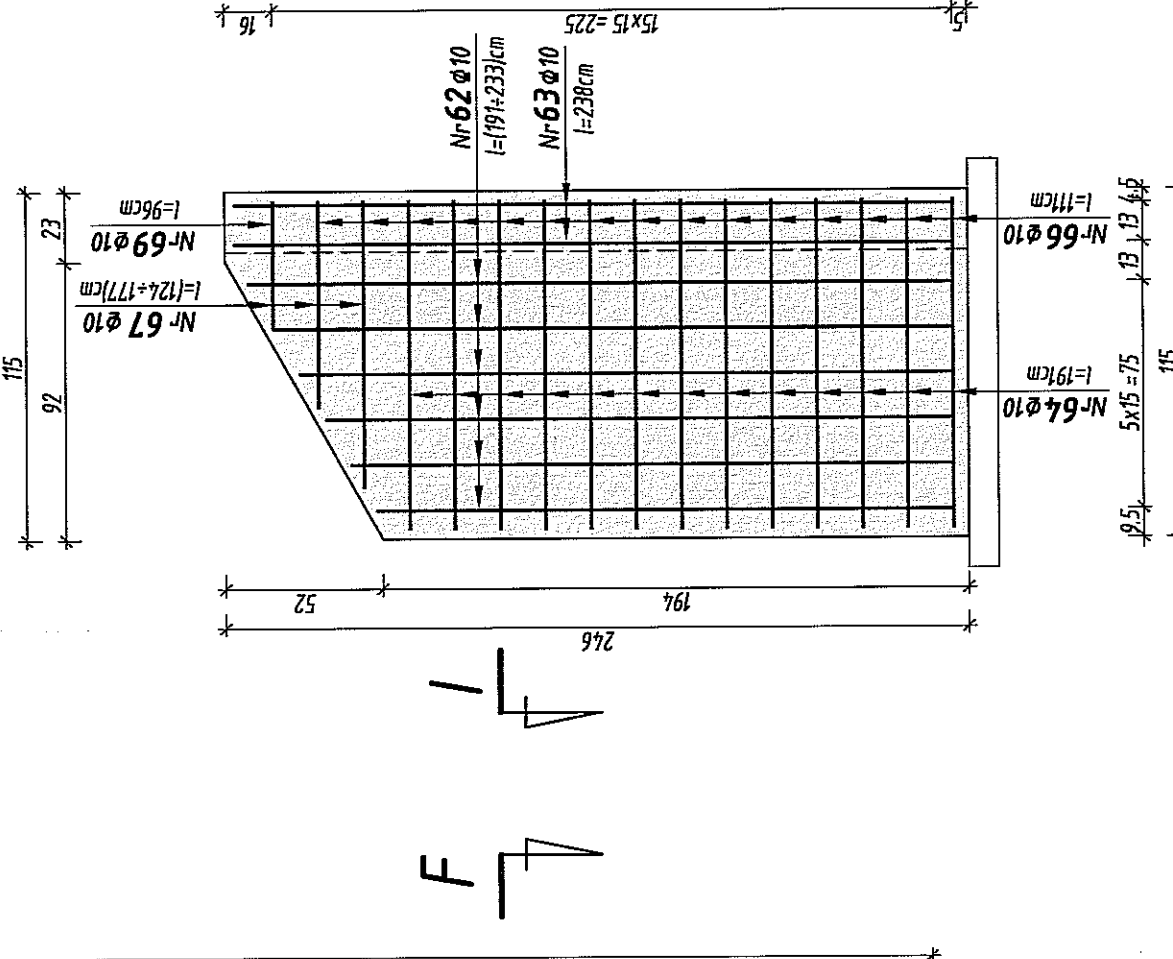

PRZEKRÓJ H-H Skala 1:25

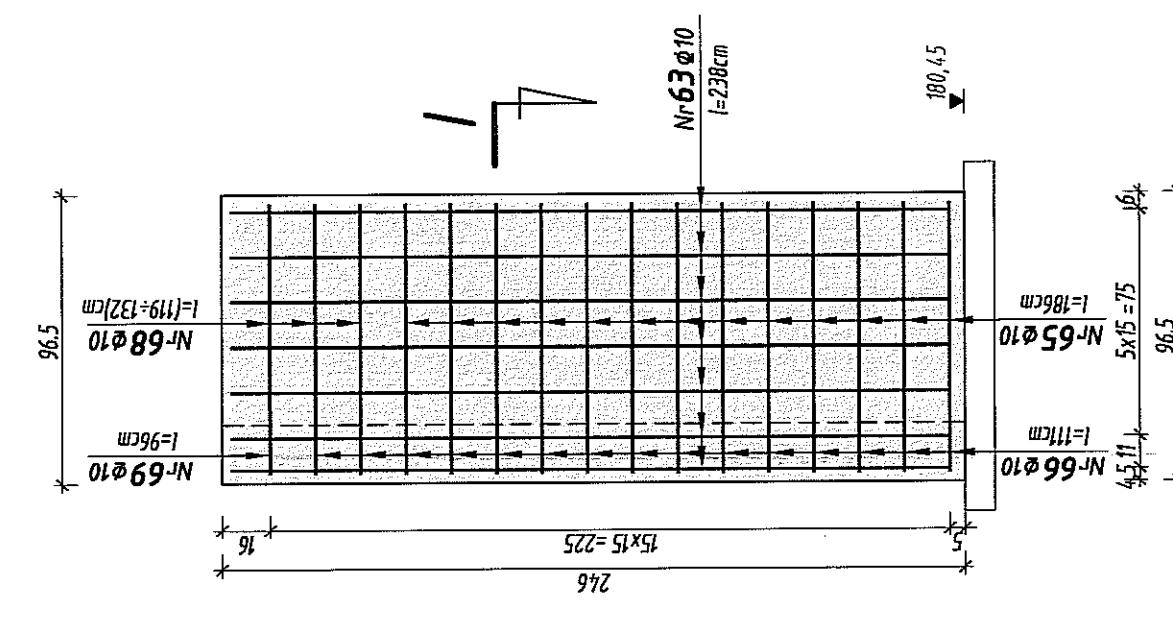


ELEMENT	Beton		Stal zbrojeniowa		Daskowanie	Akryzol + 2 x lepek "na gorąco"	ILOŚĆ ELEMENTÓW
	[m ³]		[kg]				
	C12/15	C25/30	kl. A-III	kl. A-III			
Element nr 2 schodów	0,5	5,7	478,7	62,5	46,9	1	


stawienie stali do wykonania elementu
nr 2 konstrukcji schodów

Nr	φ [mm]	Długość łączna [cm]	Ilość prętów [szt.]	A-IIIIN
4.1		205	14	28.7
4.2		177	14	24.78
4.3		183	14	25.62
4.4		155	10	15.5
4.5		94	8	7.52
4.6		199	6	11.94
4.7		304	6	18.24
4.8a		314	8	25.12
4.8b		14.0	14	19.60
4.9		64	11	7.04
5.0		73	11	8.03
5.1		235	2	4.7
5.2		24.0	32	76.8
5.3		256	14	35.84
5.4		214	38	104.12
5.5	10	234	8	18.72
5.6		339	8	27.12
5.7		624	8	49.92
5.8		510	18	97.8
5.9		144	20	28.8
6.0		285	2	5.7
6.1		325	2	6.5
6.2		212	12	25.44
6.3		238	14	33.32
6.4		191	13	24.83
6.5		186	13	24.18
6.6		111	15	16.65
6.7		151	3	4.53
6.8		126	3	3.78
6.9		96	1	0.96
Długość wg średnic		[m]		775.80
Masa 1 mb		[kg/m]		0.617
Masa całkowita		[kg]		478.7

Beton konstrukcyjny: C25/30 (B30)
niekonstrukcyjny: C12/15 (B15)
Stal zbrojeniowa: A-IIIIN



Gmina Miasto Lublin
20-950 Lublin, Plac Kłócia Władysława Łokietka 1



**DrogiMost
LUBELSKI**

PRACOWNIA PROJEKTOWA „20-480 LUBLIN” ul. Wesołowska 15, 20-035 17 72 94 94
www.projektowna20-480lublin.pl

Adres: 20-416 LUBLIN
ul. Zamkowa 10
tel. (081) 434 12 20 (zakładowy)

14

PRACOWNIA PROJEKTOWA „20-480 LUBLIN” ul. Wesołowska 15, 20-035 17 72 94 94
www.projektowna20-480lublin.pl

